
平面図

船井郡京丹波町 院内・豊田地内

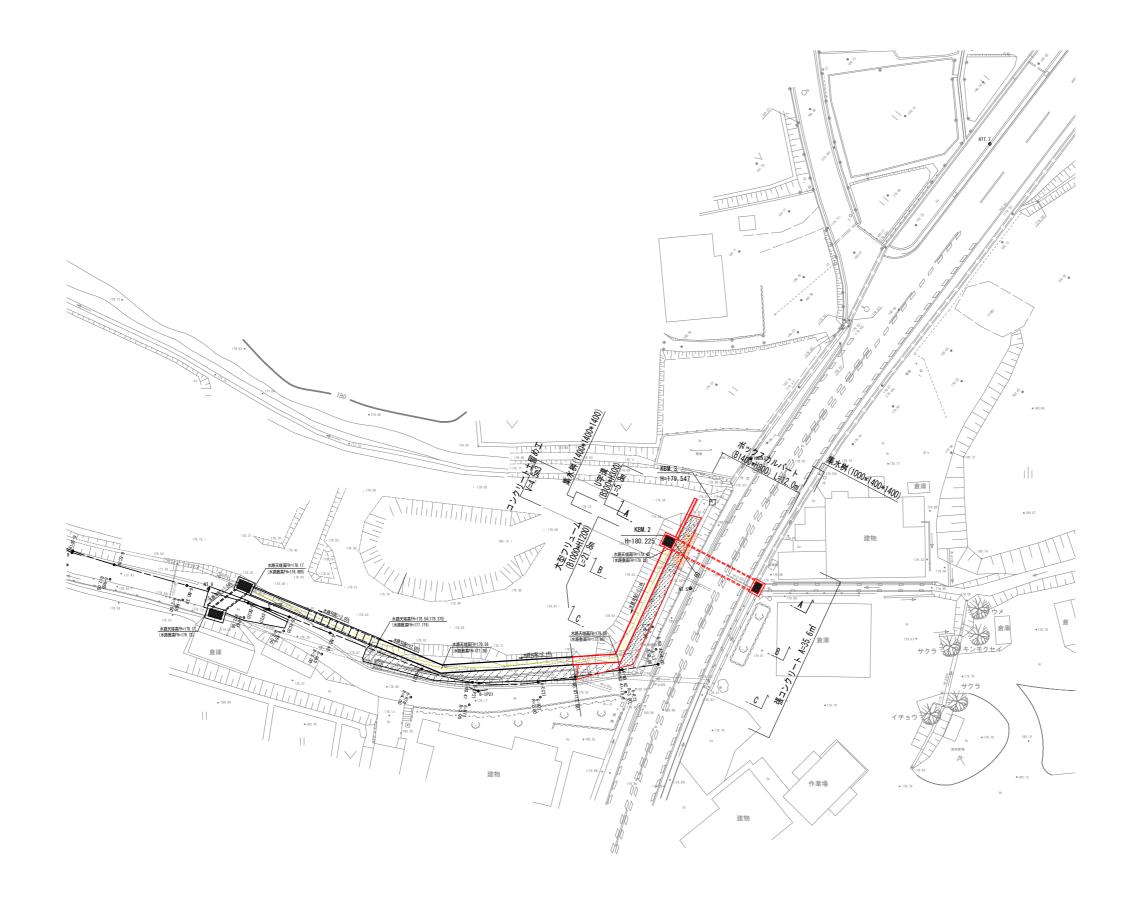






工事名	令和7年度 院内・上豊田地区治水事業 排水路整備工事
工事番号	7-A51D
施工箇所	船井郡京丹波町 院内・豊田地内
図面種類	平面図
縮尺	S=1/250
図面番号	9 葉之内 1


横断面図



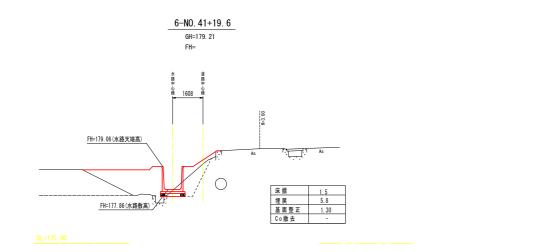

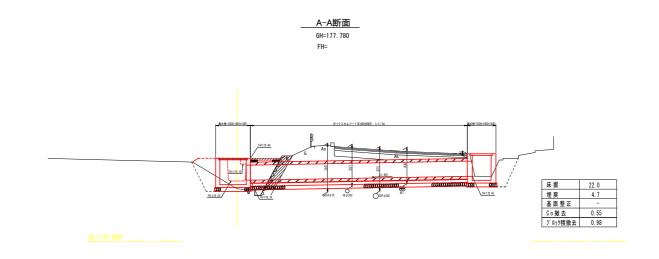


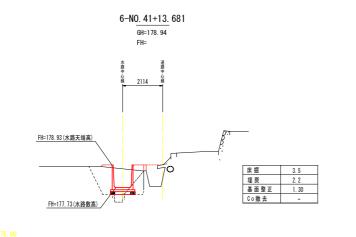


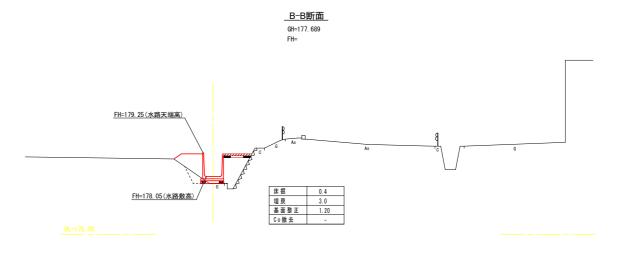



工事名	令和7年度 院内・上豊田地区治水事業 排水路整備工事
工事番号	7–A51D
施工箇所	船井郡京丹波町 院内・豊田地内
図面種類	横断面図
縮尺	S=1/100
図面番号	9 葉之内 2


構造図

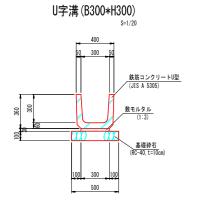

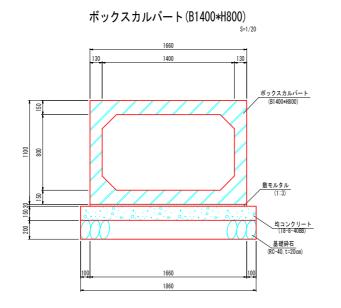

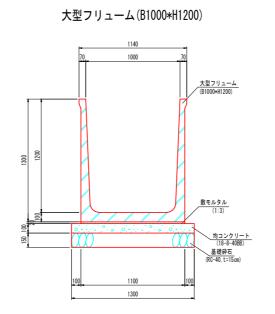

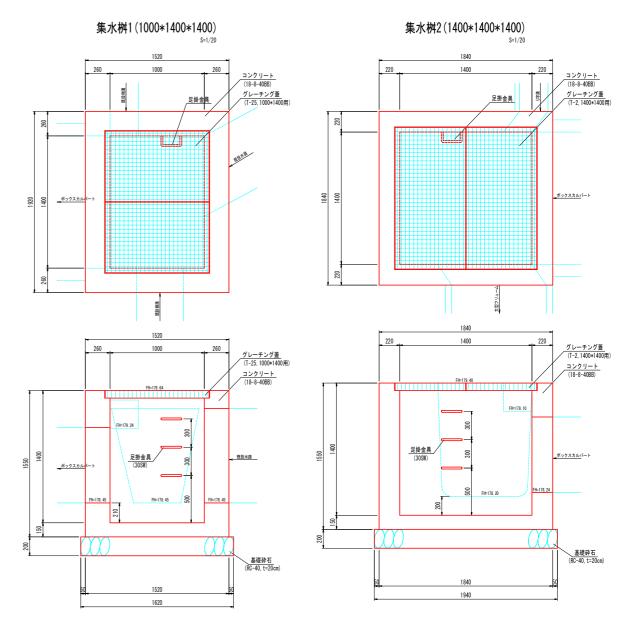


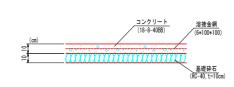

張コンクリート S=1/20


工事名	令和7年度 院内・上豊田地区治水事業 排水路整備工事
工事番号	7-A51D
施工箇所	船井郡京丹波町 院内・豊田地内
図面種類	構造図
縮尺	S=1/20
図面番号	9 葉之内 3

排水路線形図 s=1/200

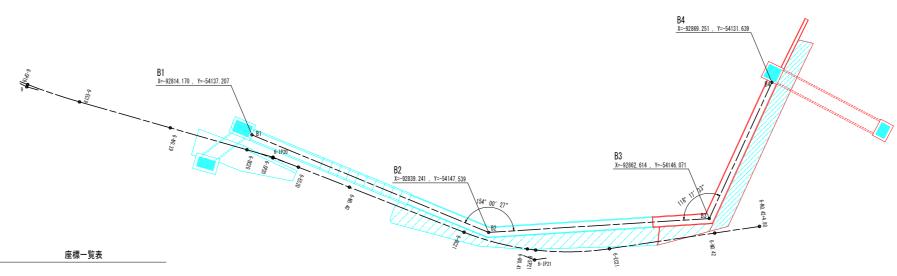

測点名	X座標	Y座標
B1	-92814. 170	-54137. 207
B2	-92839. 241	-54147. 539
B3	-92862. 614	-54146. 071
B4	-92869. 251	-54131. 639

工事名	令和7年度 院内・上豊田地区治水事業 排水路整備工事
工事番号	7-A51D
施工箇所	船井郡京丹波町 院内・豊田地内
図面種類	線形図
縮尺	S=1/200
図面番号	9 葉之内 4

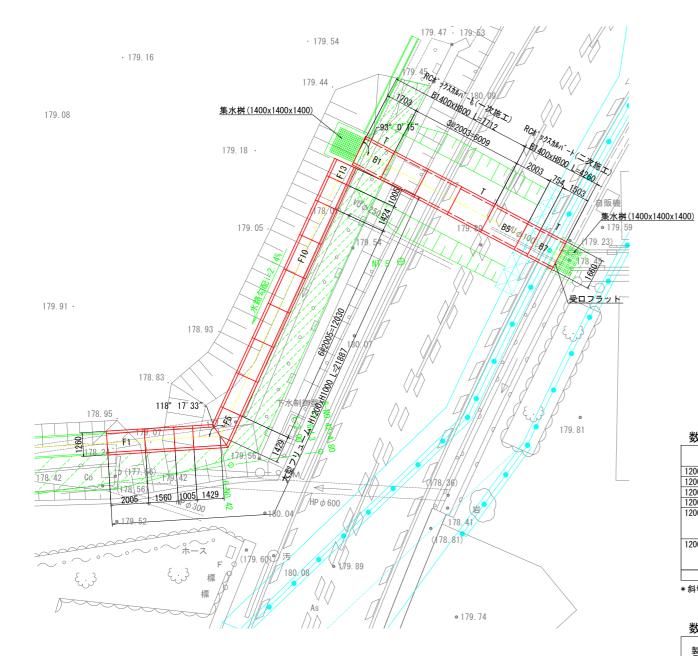


大型フリューム 1000 敷きモルタル 基礎コンクリート 基礎砕石/ 1300

設計条件表

項		目		Π.	単位	数	値
上	載	荷	重	ŀ	N/m2	10.0	
35 /-t	体積質量	鉄筋コン	クリート	ŀ	(N/m3	24. 5	
半辺	1个(1) 具里	±		ŀ	(N/m3	18. 0	
許	コンクリートの設計基準強度				I/mm2	35. 0	
許容応力度	コンクリートの曲げ圧縮応力度				I/mm2	12. 0	
劣[コンクリ	コンクリートのせん断応力度				0. 50	
度	鉄筋引張	応力度(SD2	95同等以上) [I/mm2	176.0	
表記	込め土の内	部摩擦角				$\phi = 25$	0
地下水位					_	なし	
浮」	上に対する	安全率				1. 2	

RCボックスカルバート

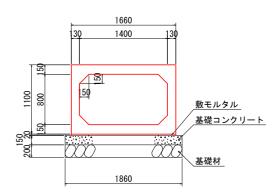

設計条件表

ūΣ	は日本	1+	100								
商	用土かる	ぶり	の範	囲				0. 18	~ 0. 90	Om	
地	下 7	k	位					無し			
項				目			j	単位	数	値	
舌	存	苛		重				_	T-	-25	
4 /	立体積質	:=	鉄館	カコン	クリ-	- ト	ŀ	kN/m3	- :	24. 5	
-1	工件很具	#		±	:		F	kN/m3		18. 0	
午	コンク	IJ-	6	り設計	基準	強度	1	V/mm2	4	40. 0	
字 に り	コンク	IJ-	- 1-0	り曲け	「圧縮」	芯力度	1	V/mm2		14. 0	
5	コンク	IJ-	- 1-0	りせん	断応:	力度	1	V/mm2		0. 27	
刨	鉄筋引	張厉	た力度	度(SD2	295同年	等以上)	1	V/mm2	10	60. 0	
鉛	直	£	圧	係	数		Τ	_		1.0	
水	平 =	£	圧	係	数		Τ	_		0.5	_
											Τ

数量表〈大型フリューム〉

奴里な ハエノ) - /		
規格 (H x B x L)	種別	本 数	製品NO.
1200x1000x2000	標準	7	F1, F6~F11
1200x1000x1000	調整	2	F3, F13
1200x1000x1419	調整	1	F12
1200x1000x1555	調整	1	F2
1200x1000x1048/1800	斜角(下流側カット) フランジ金具付	1	F5
	連結用コンクリートアンカー付		
1200x1000x1048/1800	斜角(上流側カット)	1	F4
	フランジ金具付		
	連結用コンクリートアンカー付		
合 計		13	

^{*} 斜切製品の製品長は右岸/左岸とする。

数量表〈RCボックスカルバートー次施工〉

	規 格	種別	本 数		合計	製品NO.	
製	(B x H x L)	11里 /Ji	定着部有	定着部無		定着部有	定着部無
製品数量	1400x 800x2000	標準	1	2	3	B4	B2, B3
S	1400x 800x1744/1656	斜角(差ロカット)	1	0	1	B1	-
-	合 計		2	2	4		
縦締の材料	締め付力	区間数	PC鋼。 φ1	より線 2.7	定	2着金具	備考
籽	60 kN	1 (No. 1~NO. 4)	7.3 m	× 4 本	φ1:	2.7用 8組	
料	合 計		29.	2 m			

^{*} 斜切製品の製品長は右岸/左岸とする。

数量表〈RCボックスカルバート二次施工〉

	M_X = 1 / / / / / / / / / / / / / / / / / /								
	規 格	種別	本 数		合計	製品NO.			
鲗	(B x H x L)	作里 カリ	定着部有	定着部無		定着部有	定着部無		
製品	1400x 800x2000	標準	0	1	1	-	B5		
数量	1400x 800x 751	調整	0	1	1	-	B6		
量	1400x 800x1500	調整、受口フラット	1	0	1	B7	-		
	合 計		1	2	3				
縦締め材料	締め付力	区間数		より線 2.7	定	· 注着金具	備考		
粉	60 kN	1 (No. 4~NO. 7)	5.8 m	× 4 本	φ1:	2.7用 8組			
料	合 計		23.	2 m					

令和7年度 院内・上豊田地区治水事業 排水路整備工事 施工箇所 船井郡京丹波町 院内・豊田地内 図面種類 割付参考図 図示 9 葉之内 5

〈大型フリューム〉

- *製品間の施工延びとして5mm考慮する。製品引寄せ時には過度に引寄せないこと。

- *両小口面にシール溝付製品を標準とする。 *側壁は無垢形状で長さ調整、角度調整の可能な製品を使用すること。 *支持地盤において必要地耐力を有しているか調査し、必要な処置を施すこと。

- * Tは定着用ブロックを示す。 * 支持地盤において必要地耐力を有しているか調査し、必要な処置を施すこと。

