

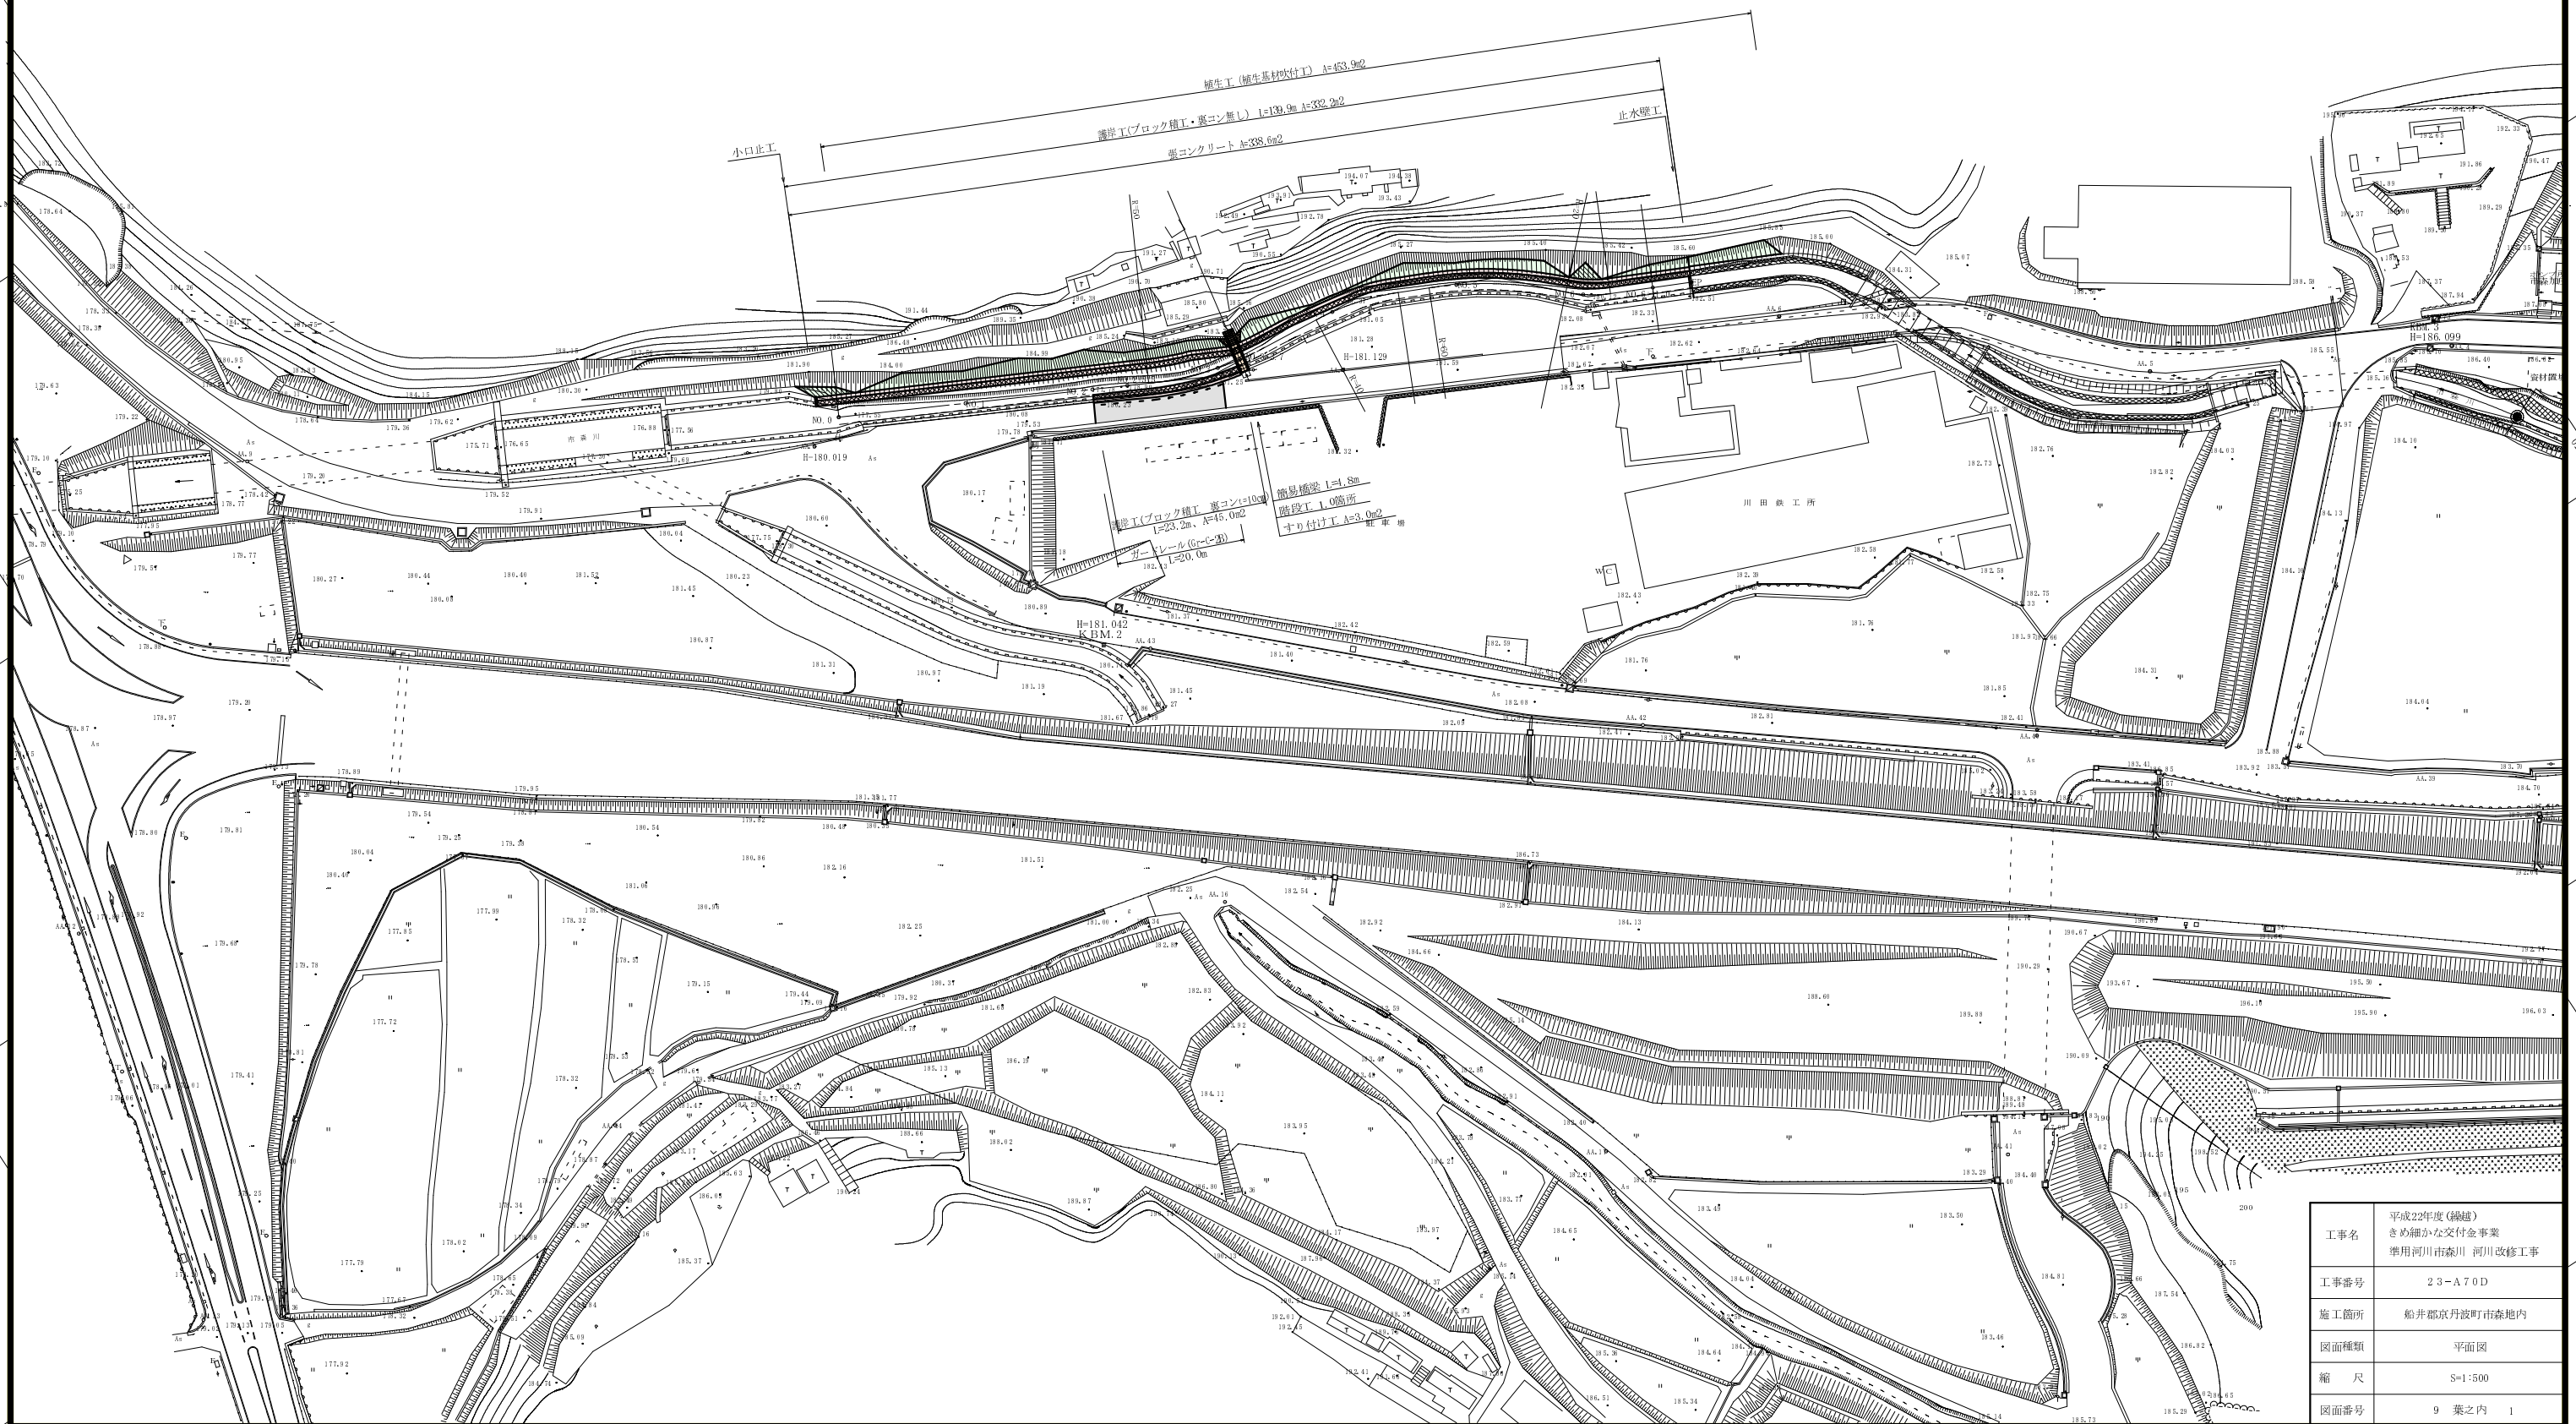


市森川 計画平面図 S=1:500

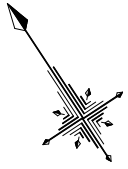

工事名	平成22年度(繰越) きめ細かな交付金事業 準用河川市森川 河川改修工事
工事番号	23-A70D
施工箇所	船井郡京丹波町市森地内
図面種類	平面図
縮尺	S=1:500
図面番号	9 葉之内 1

市森川縦断面図 V=1:100, H=1:500

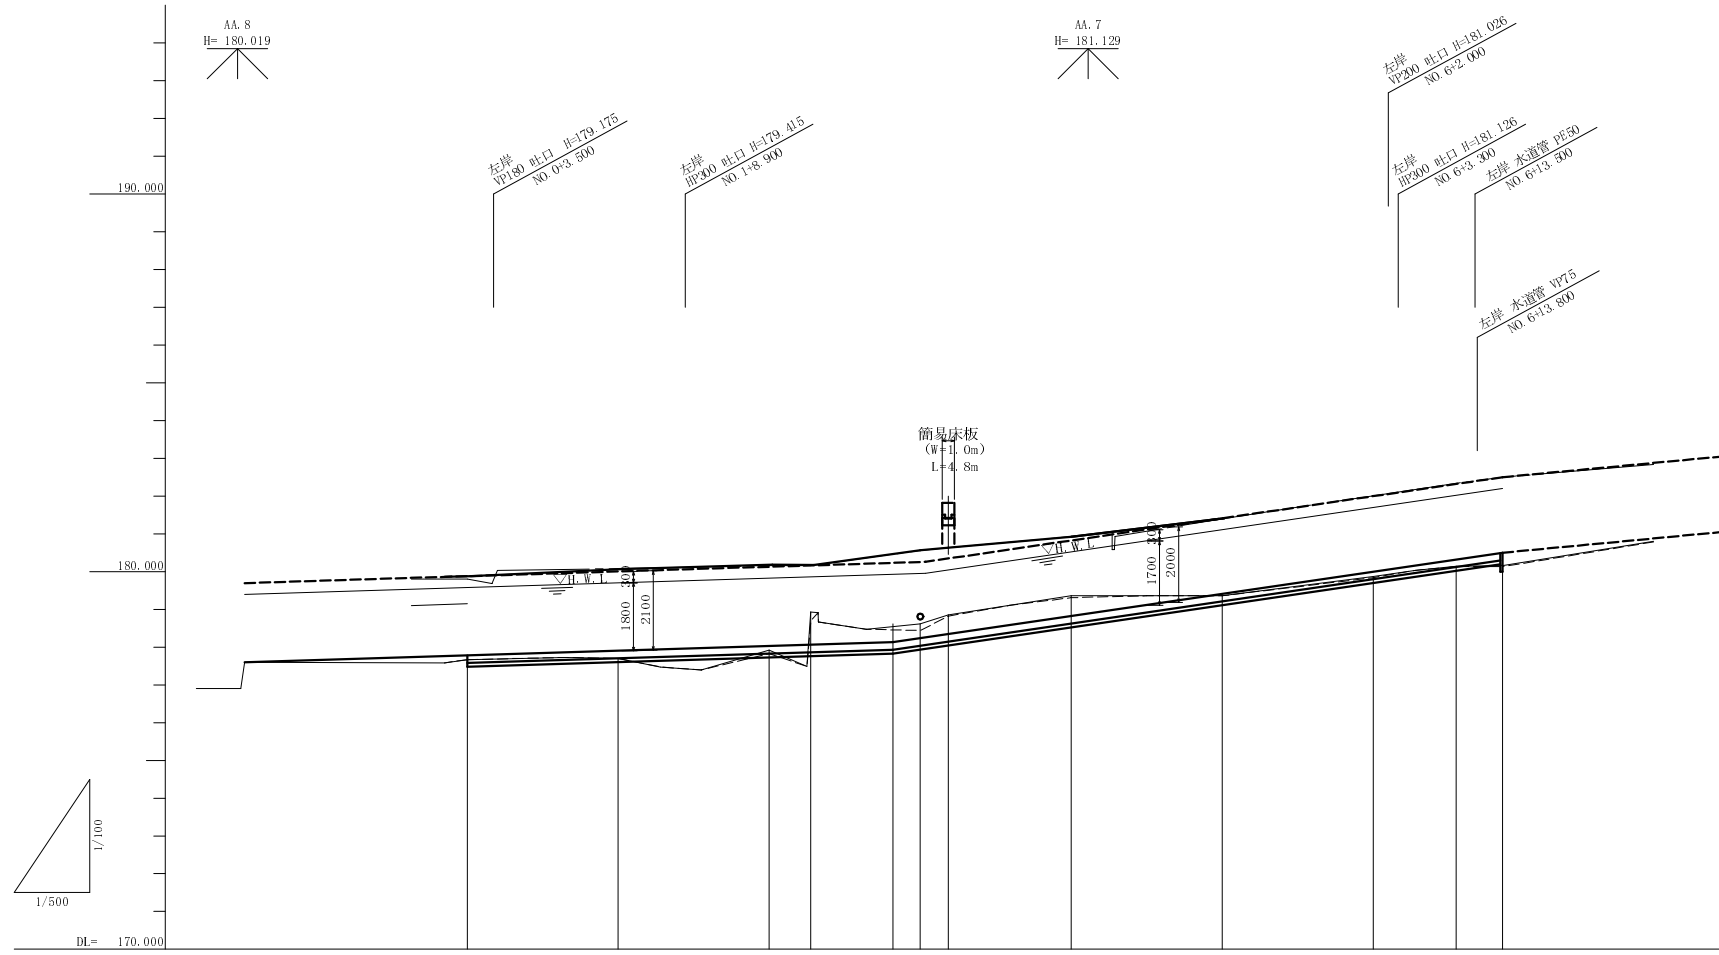


——	現況左岸護岸高
——	現況右岸護岸高
- - - -	現況河床高
——	地盤高

計画河床勾配													
計画左岸護岸高													
計画右岸護岸高													
計画河床高													
現況左岸護岸高													
現況右岸護岸高													
現況河床高													
地盤高													
追加距離													
区間距離													
測点													


工事名	平成22年度(繰越)きめ細かな交付金事業 準用河川市森川 河川改修工事
工事番号	23-A70D
施工箇所	船井郡京丹波町市森地内
図面種類	縦断面図
縮尺	V=1:100, H=1:500
図面番号	9 葉之内 2

標準断面図 S=1:50


下流区間
(NO. 0~NO. 2+16.4m)

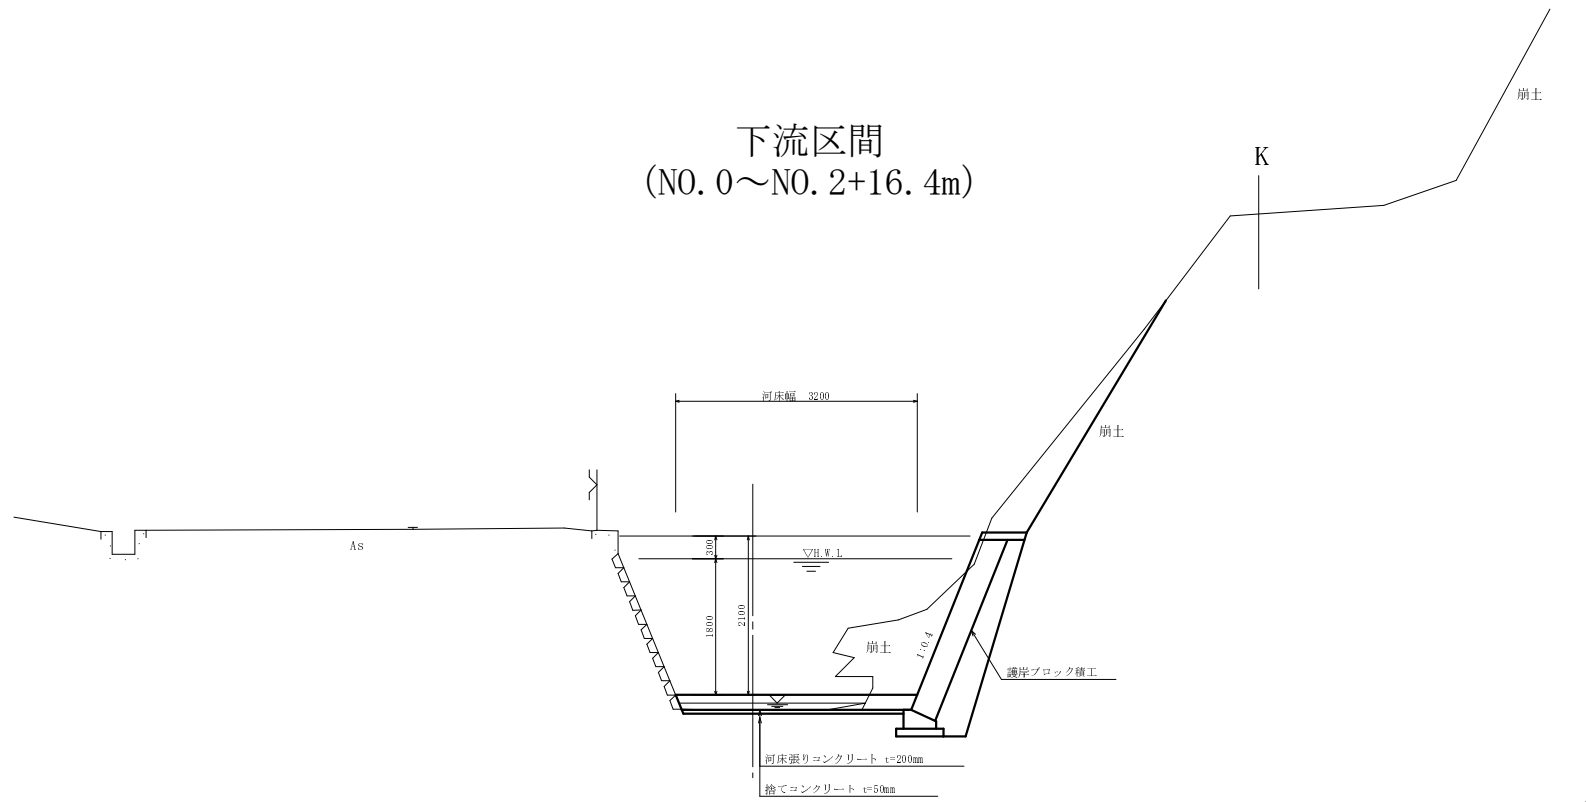

上流区間
(NO. 2+16.4m~NO. 6+17.1m)

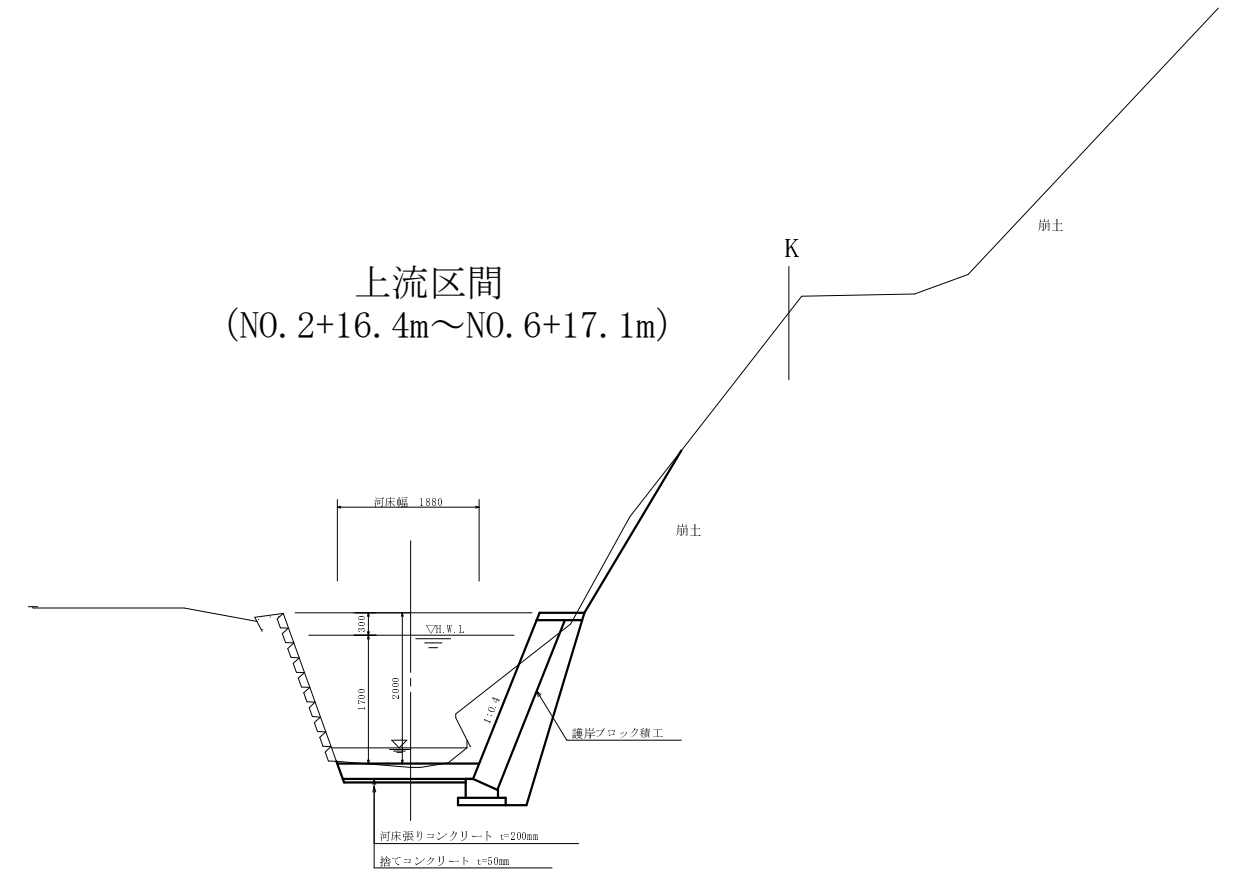


下流区間
(岩着部、左岸改修部)

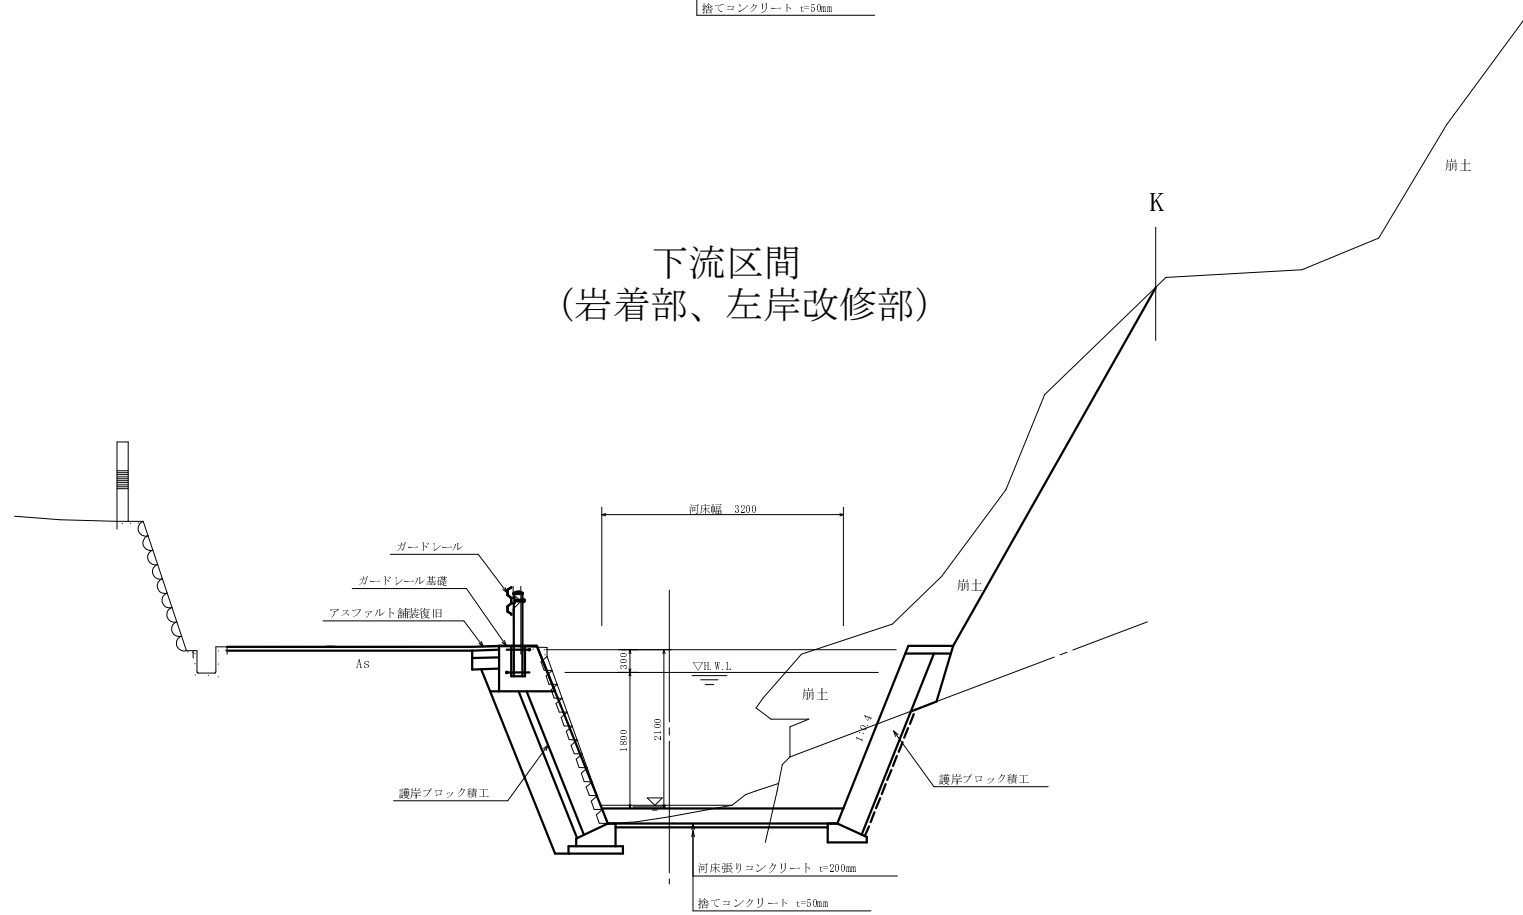


工事名	平成22年度(繰越) きめ細かな交付金事業 準用河川市森川 河川改修工事
工事番号	23-A70D
施工箇所	船井郡京丹波町市森地内
図面種類	標準断面図
縮尺	S=1:50
図面番号	9 葉之内 3

横断面図 (1/2) S=1:100

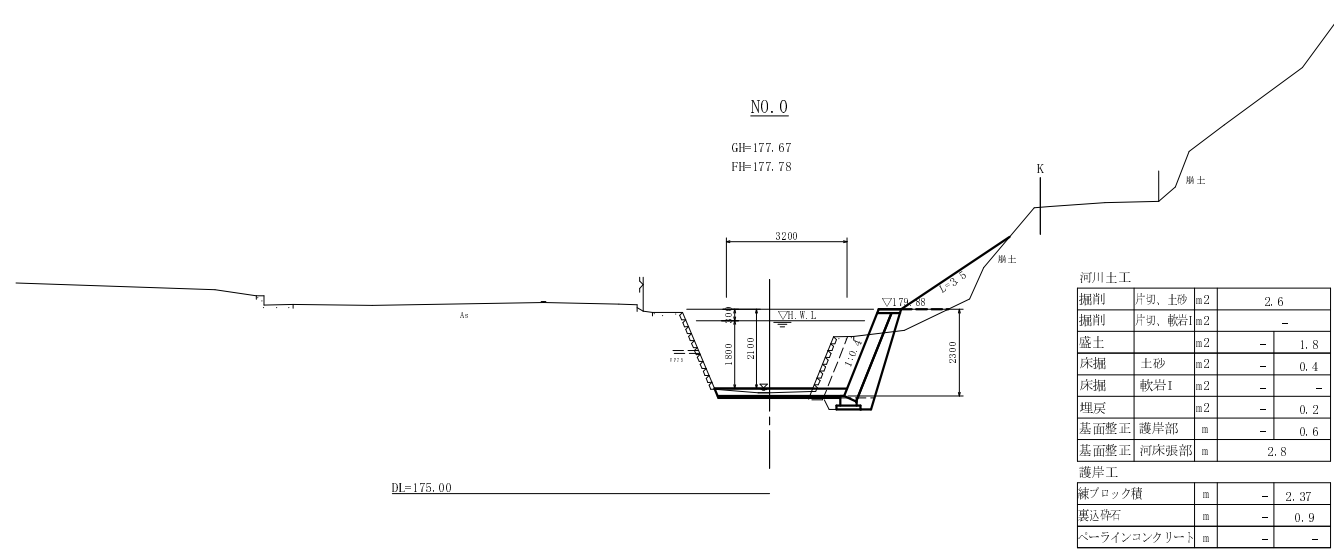


河川土工		
掘削	片切、土砂	m2 2.6
掘削	片切、軟岩	m2 -
盛土		m2 - 1.8
床掘	土砂	m2 - 0.4
床掘	軟岩I	m2 - -
埋戻		m2 - 0.2
基面整正	護岸部	m - 0.6
基面整正	河床張部	m 2.8
護岸工		
擁ブロック積		m - 2.37
裏込砂石		m - 0.9
ベールラインコンクリート		m - -

護床工		
河床張りコンクリート	m	3.25
捨てコンクリート	m	2.94
構造物取壊工		
ブロック積取壊し	m	1.8
石積取壊し	m	-
鋼筋取壊し	m	-
舗装工		
アスファルト舗装	m	-
土層路盤工	m	-
下層路盤工	m	-

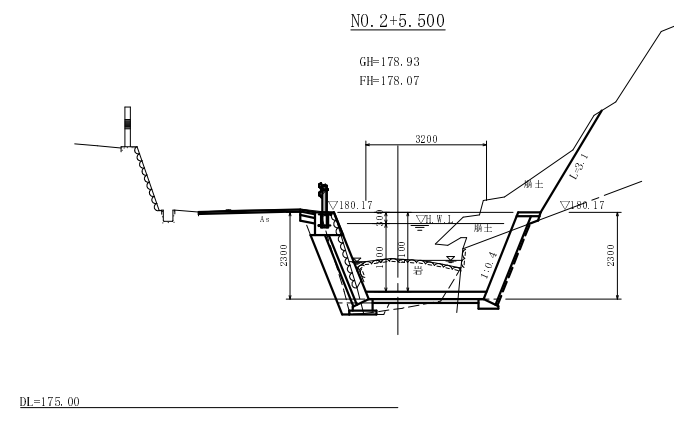


河川土工		
掘削		m2 3.9(F)6.1(L)
掘削	片切、軟岩	m2 4.4(F)2.2(L)
盛土		m2 0.1 -
床掘	土砂	m2 0.1 -
床掘	軟岩I	m2 - 0.1
埋戻		m2 0.2 -
基面整正	護岸部	m 0.7 0.5
基面整正	河床張部	m 2.4
護岸工		
擁ブロック積	m	1.83 2.37
裏込砂石	m	0.8 0.04
ベールラインコンクリート	m	- 2.3

護床工		
河床張りコンクリート	m	3.20
捨てコンクリート	m	2.81
構造物取壊工		
ブロック積取壊し	m	-
石積取壊し	m	2.1
鋼筋取壊し	m	0.67
舗装工		
アスファルト舗装	m	3.1
土層路盤工	m	0.40
下層路盤工	m	0.40

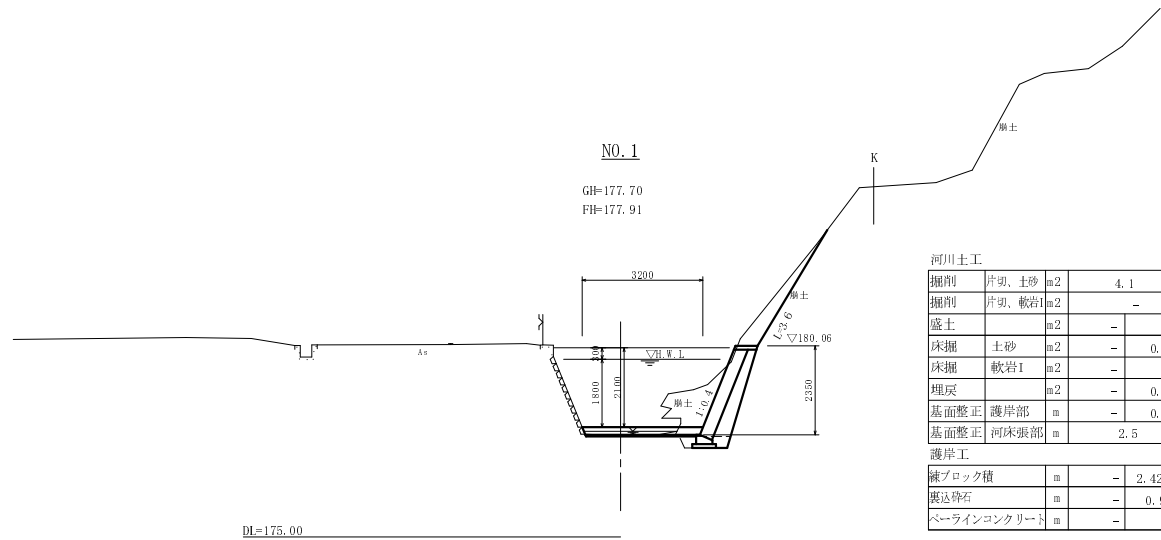


河川土工		
掘削	片切、土砂	m2 4.1
掘削	片切、軟岩	m2 -
盛土		m2 - -
床掘	土砂	m2 - 0.4
床掘	軟岩I	m2 - -
埋戻		m2 - 0.2
基面整正	護岸部	m - 0.6
基面整正	河床張部	m 2.5
護岸工		
擁ブロック積	m	2.42
裏込砂石	m	0.9
ベールラインコンクリート	m	- -

護床工		
河床張りコンクリート	m	3.20
捨てコンクリート	m	2.94
構造物取壊工		
ブロック積取壊し	m	-
石積取壊し	m	-
鋼筋取壊し	m	-
舗装工		
アスファルト舗装	m	-
土層路盤工	m	-
下層路盤工	m	-

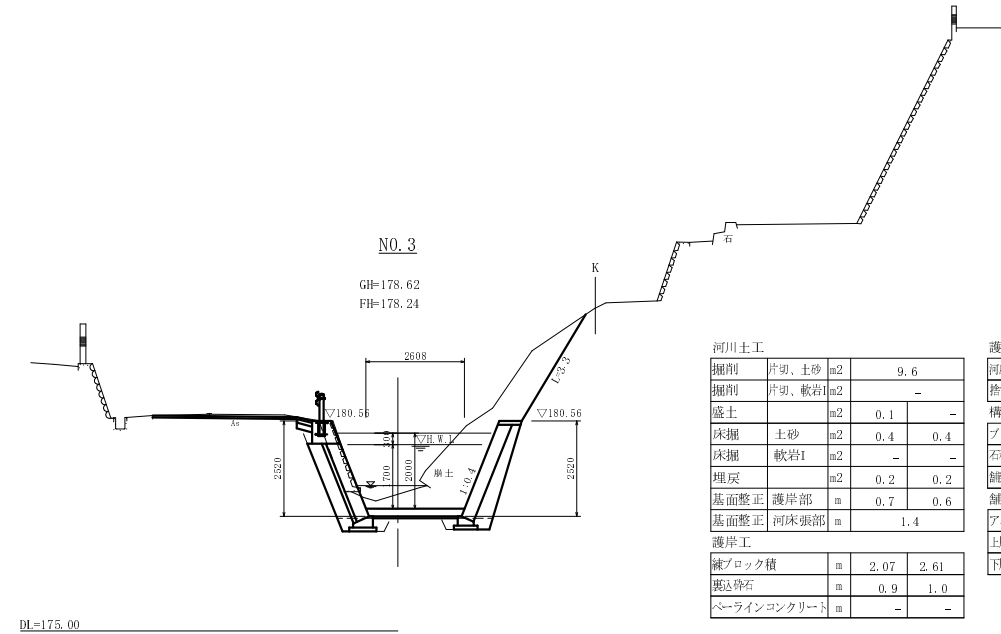

河川土工		
掘削	片切、土砂	m2 9.6
掘削	片切、軟岩	m2 -
盛土		m2 0.1 -
床掘	土砂	m2 0.4 0.4
床掘	軟岩I	m2 - -
埋戻		m2 0.2 0.2
基面整正	護岸部	m 0.7 0.6
基面整正	河床張部	m 1.4
護岸工		
擁ブロック積	m	2.07 2.61
裏込砂石	m	0.9 1.0
ベールラインコンクリート	m	- -

護床工		
河床張りコンクリート	m	2.61
捨てコンクリート	m	2.25
構造物取壊工		
ブロック積取壊し	m	1.9
石積取壊し	m	-
鋼筋取壊し	m	0.59
舗装工		
アスファルト舗装	m	4.2
土層路盤工	m	0.42
下層路盤工	m	0.42

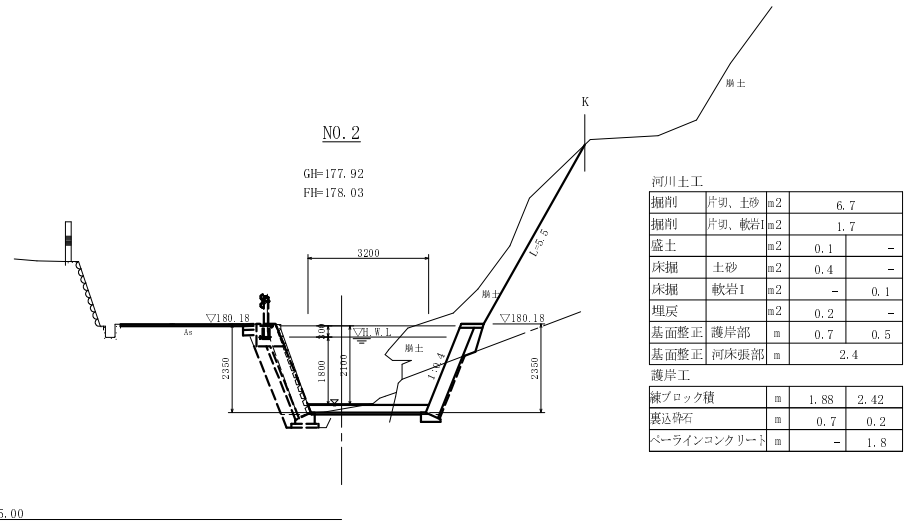


河川土工		
掘削	片切、土砂	m2 6.7
掘削	片切、軟岩	m2 1.7
盛土		m2 0.1 -
床掘	土砂	m2 0.4 -
床掘	軟岩I	m2 - 0.1
埋戻		m2 0.2 -
基面整正	護岸部	m 0.7 0.5
基面整正	河床張部	m 2.4
護岸工		
擁ブロック積	m	1.88 2.42
裏込砂石	m	0.7 0.2
ベールラインコンクリート	m	- 1.8

護床工		
河床張りコンクリート	m	3.20
捨てコンクリート	m	2.81
構造物取壊工		
ブロック積取壊し	m	-
石積取壊し	m	2.5
鋼筋取壊し	m	0.36
舗装工		
アスファルト舗装	m	3.6
土層路盤工	m	0.36
下層路盤工	m	0.36

NO. 0~NO. 3


工事名	平成22年度(繰越) きめ細かな交付金事業 準用河川市森川 河川改修工事
工事番号	23-A70D
施工箇所	船井郡京丹波町市森地内
図面種類	横断面図(1/2)
縮尺	S=1:100
図面番号	9 葉之内 4

横断面図 (2/2) S=1:100

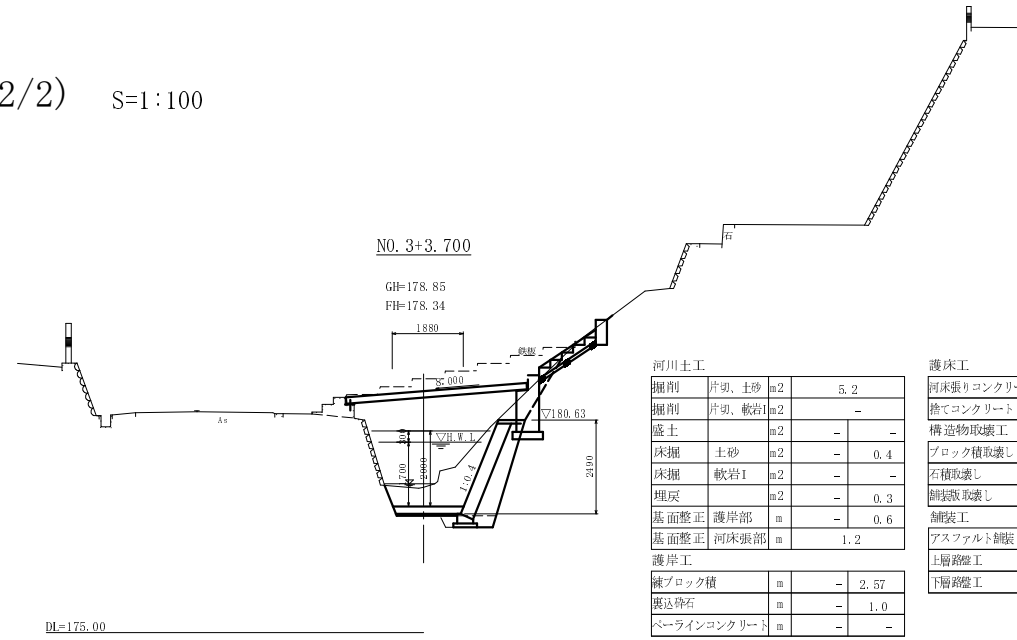


河川土工			
掘削	片切、土砂	m ²	5.2
掘削	片切、軟岩I	m ²	-
盛土		m ²	-
床掘	土砂	m ²	- 0.4
床掘	軟岩I	m ²	-
埋戻		m ²	- 0.3
基面整正	護岸部	m	- 0.6
基面整正	河床張部	m	1.2
護岸工			
縦ブロック積		m	- 2.57
裏込砕石		m	- 1.0
ベアラインコンクリート		m	-

護床工			
河床張りコンクリート	m	1.88	
捨てコンクリート	m	1.62	
構造物取壊工			
ブロック積取壊し	m	-	
石積取壊し	m	-	
鋼鉄版取壊し	m	-	
舗装工			
アスファルト舗装	m	-	
上層路盤工	m	-	
下層路盤工	m	-	

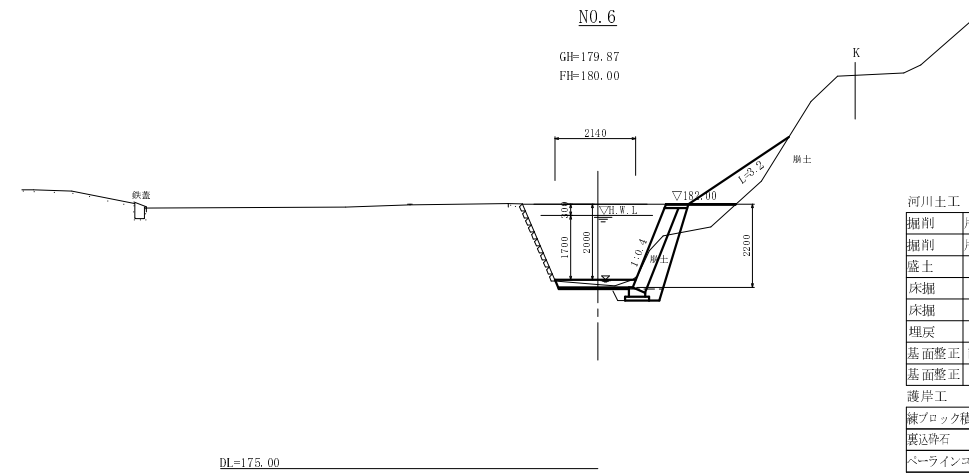


河川土工			
掘削	片切、土砂	m ²	1.3
掘削	片切、軟岩I	m ²	-
盛土		m ²	- 1.3
床掘	土砂	m ²	- 0.4
床掘	軟岩I	m ²	-
埋戻		m ²	- 0.2
基面整正	護岸部	m	- 0.6
基面整正	河床張部	m	1.4
護岸工			
縦ブロック積		m	- 2.26
裏込砕石		m	- 0.9
ベアラインコンクリート		m	-

護床工			
河床張りコンクリート	m	2.14	
捨てコンクリート	m	1.88	
構造物取壊工			
ブロック積取壊し	m	-	
石積取壊し	m	-	
鋼鉄版取壊し	m	-	
舗装工			
アスファルト舗装	m	-	
上層路盤工	m	-	
下層路盤工	m	-	

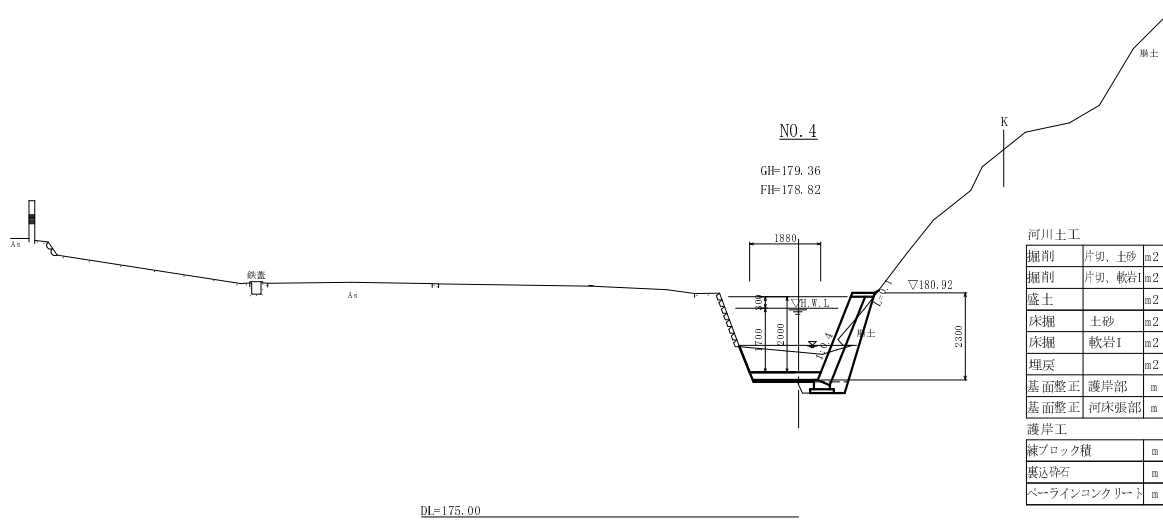


河川土工			
掘削	片切、土砂	m ²	2.7
掘削	片切、軟岩I	m ²	-
盛土		m ²	-
床掘	土砂	m ²	- 0.4
床掘	軟岩I	m ²	-
埋戻		m ²	- 0.2
基面整正	護岸部	m	- 0.6
基面整正	河床張部	m	1.2
護岸工			
縦ブロック積		m	- 2.37
裏込砕石		m	- 0.9
ベアラインコンクリート		m	-

護床工			
河床張りコンクリート	m	1.88	
捨てコンクリート	m	1.62	
構造物取壊工			
ブロック積取壊し	m	-	
石積取壊し	m	-	
鋼鉄版取壊し	m	-	
舗装工			
アスファルト舗装	m	-	
上層路盤工	m	-	
下層路盤工	m	-	

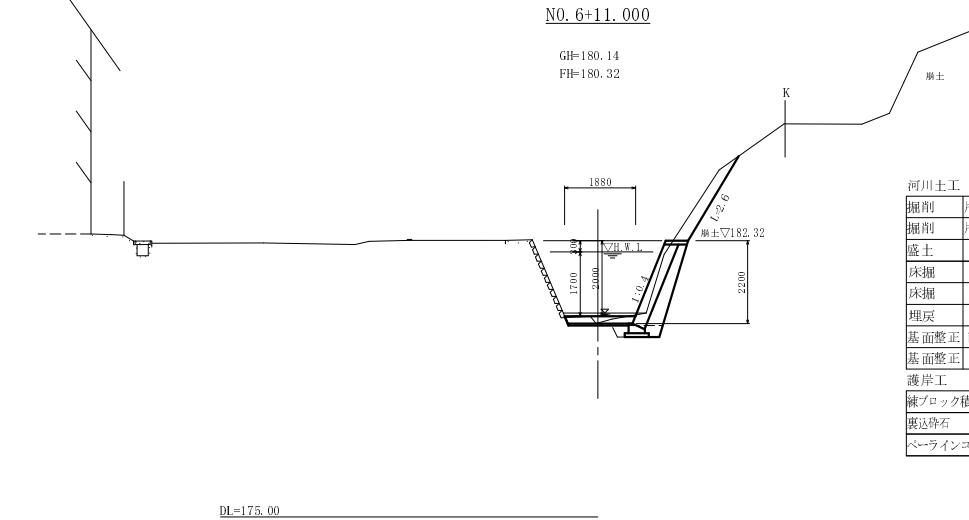


河川土工			
掘削	片切、土砂	m ²	2.3
掘削	片切、軟岩I	m ²	-
盛土		m ²	-
床掘	土砂	m ²	- 0.4
床掘	軟岩I	m ²	-
埋戻		m ²	- 0.2
基面整正	護岸部	m	- 0.6
基面整正	河床張部	m	1.1
護岸工			
縦ブロック積		m	- 2.26
裏込砕石		m	- 0.9
ベアラインコンクリート		m	-

護床工			
河床張りコンクリート	m	1.88	
捨てコンクリート	m	1.62	
構造物取壊工			
ブロック積取壊し	m	-	
石積取壊し	m	-	
鋼鉄版取壊し	m	-	
舗装工			
アスファルト舗装	m	-	
上層路盤工	m	-	
下層路盤工	m	-	

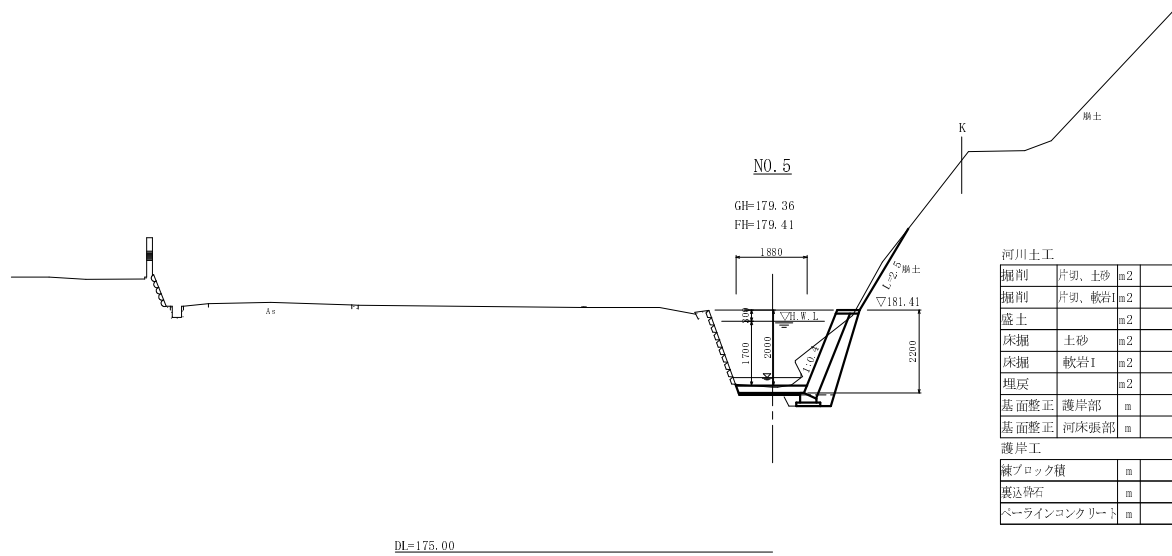

河川土工			
掘削	片切、土砂	m ²	2.5
掘削	片切、軟岩I	m ²	-
盛土		m ²	-
床掘	土砂	m ²	- 0.4
床掘	軟岩I	m ²	-
埋戻		m ²	- 0.2
基面整正	護岸部	m	- 0.6
基面整正	河床張部	m	1.2
護岸工			
縦ブロック積		m	- 2.26
裏込砕石		m	- 0.9
ベアラインコンクリート		m	-

護床工			
河床張りコンクリート	m	1.88	
捨てコンクリート	m	1.63	
構造物取壊工			
ブロック積取壊し	m	-	
石積取壊し	m	-	
鋼鉄版取壊し	m	-	
舗装工			
アスファルト舗装	m	-	
上層路盤工	m	-	
下層路盤工	m	-	

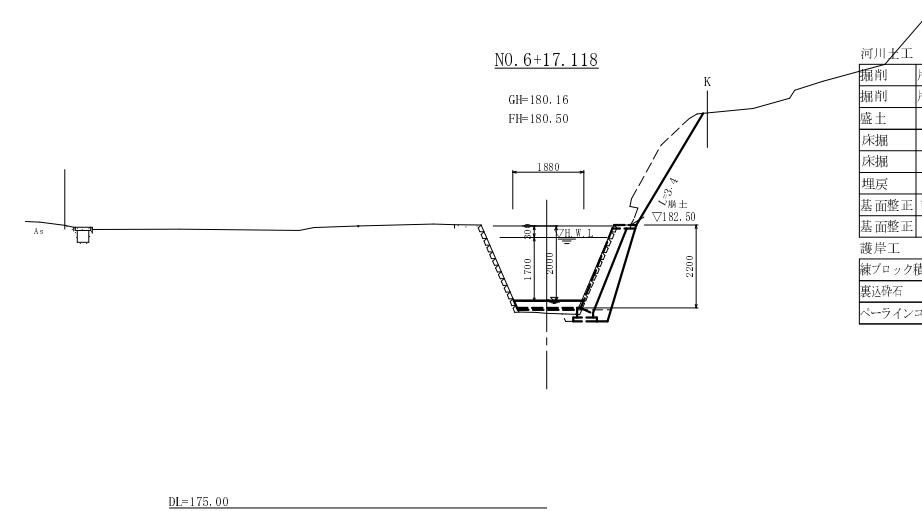

河川土工			
掘削	片切、土砂	m ²	2.3
掘削	片切、軟岩I	m ²	-
盛土		m ²	-
床掘	土砂	m ²	- 0.3
床掘	軟岩I	m ²	-
埋戻		m ²	- 0.2
基面整正	護岸部	m	- 0.6
基面整正	河床張部	m	1.1
護岸工			
縦ブロック積		m	- 2.26
裏込砕石		m	- 0.9
ベアラインコンクリート		m	-


護床工			
河床張りコンクリート	m	1.88	
捨てコンクリート	m	1.59	
構造物取壊工			
ブロック積取壊し	m	-	
石積取壊し	m	-	
鋼鉄版取壊し	m	-	
舗装工			
アスファルト舗装	m	-	
上層路盤工	m	-	
下層路盤工	m	-	

NO. 3+3.700~NO. 6+17.118

工事名	平成22年度(繰越) きめ細かな交付金事業 準用河川市森川 河川改修工事
工事番号	23-A70D
施工箇所	船井郡京丹波町市森地内
図面種類	横断面図(2/2)
縮尺	S=1:100
図面番号	9 葉之内 5


護岸工展開図(右岸)

S=1:100

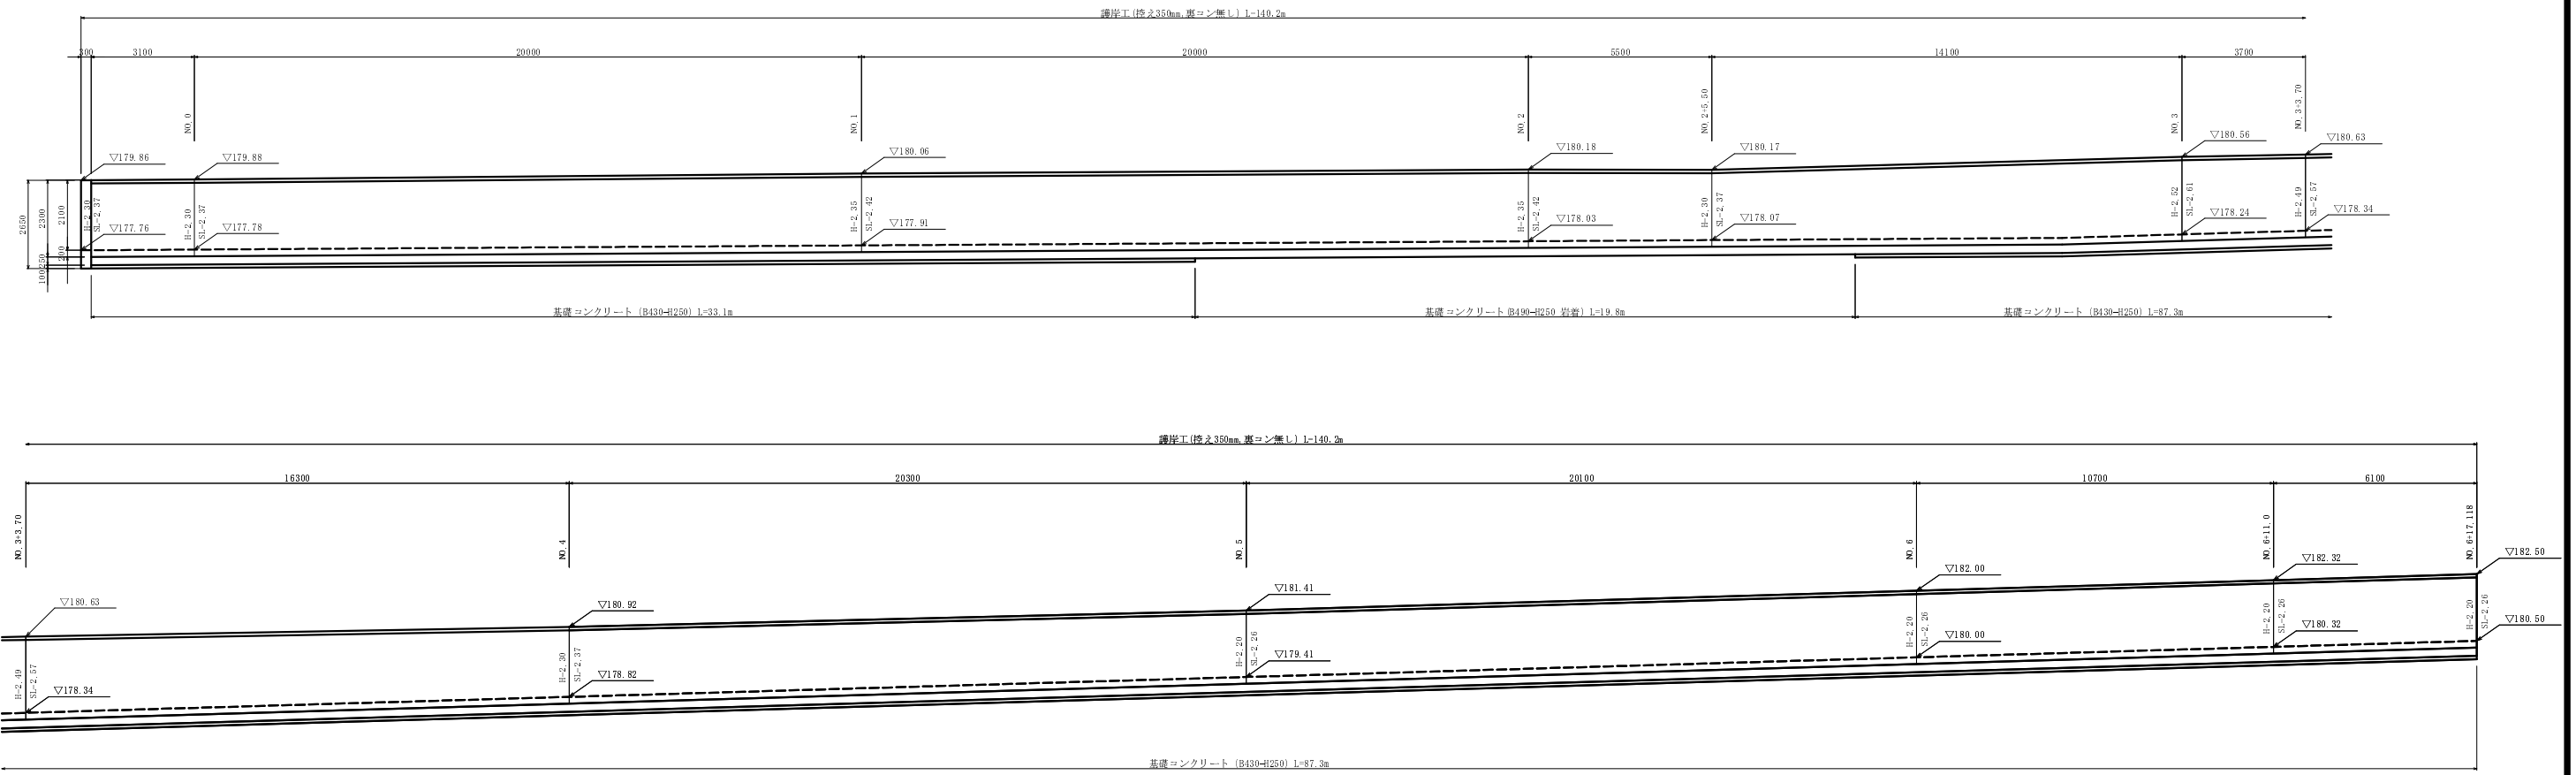

護岸工展開図(左岸)


S=1:100

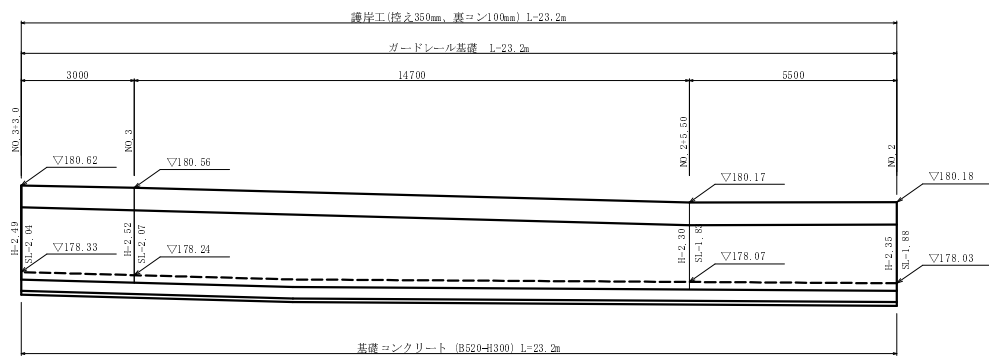


工事名	平成22年度(繰越) きめ細かな交付金事業 準用河川市森川 河川改修工事
工事番号	23-A70D
施工箇所	船井郡京丹波町市森地内
図面種類	護岸工展開図
縮尺	図示
図面番号	9 葉之内 6

護岸工標準断面図


S=1:40

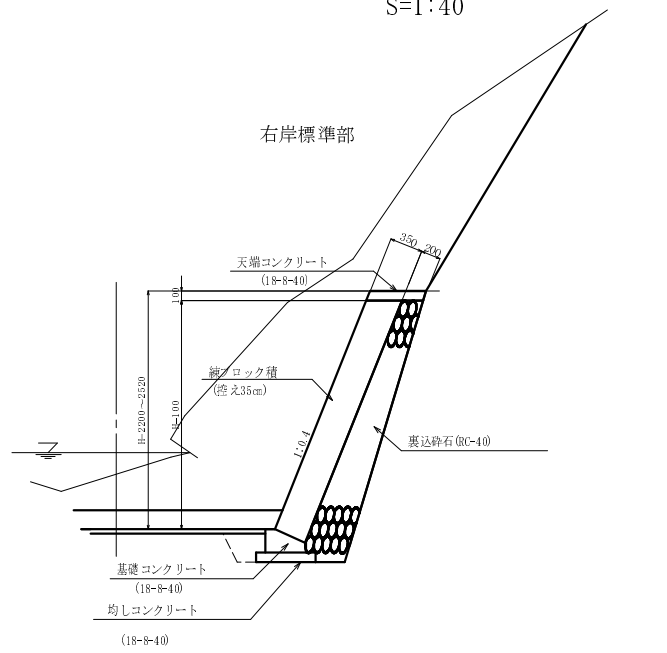

右岸露岩部

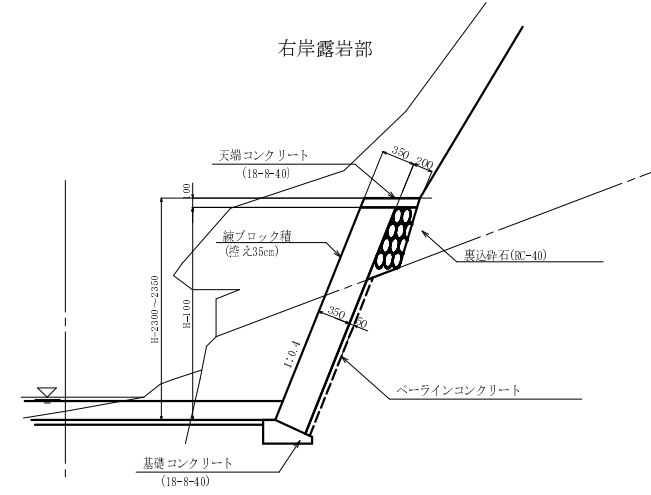


左岸標準部

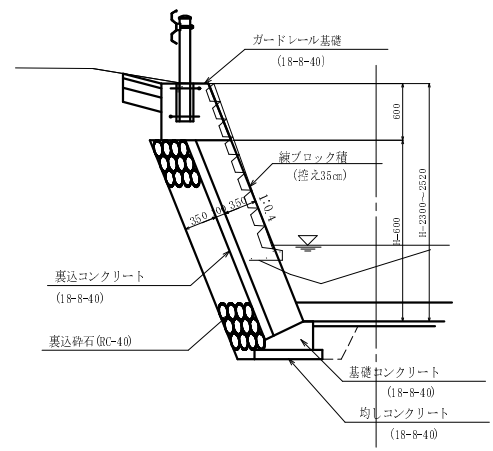


基礎コンクリート

S=1:20


B430-H250(裏込コンクリートなし)

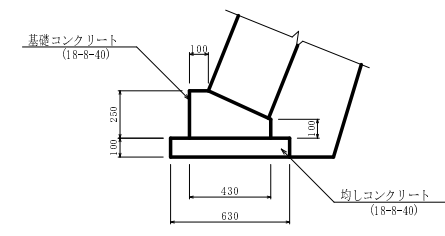

B490-H250(岩着・軟岩)

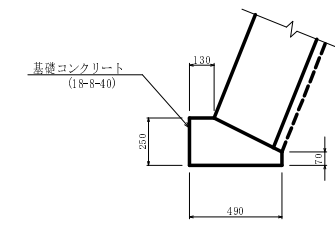


B520-H300(裏込コンクリート10cm)

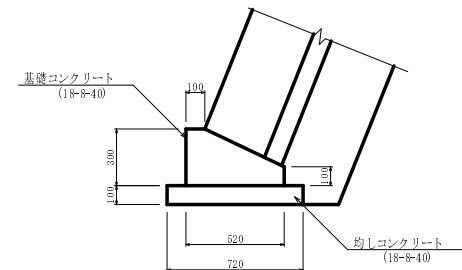


天端コンクリート

S=1:20

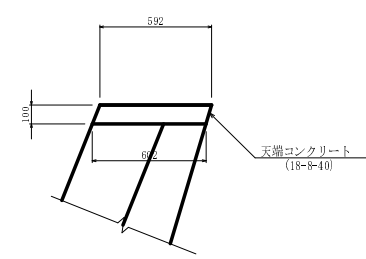


小口止工

S=1:50


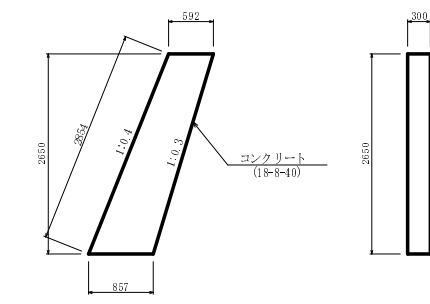


止水壁工

S=1:50

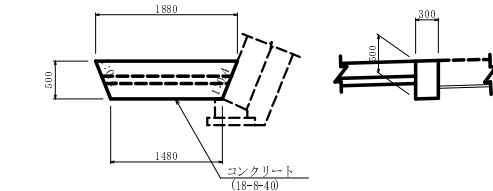


ガードレール基礎 S=1:25

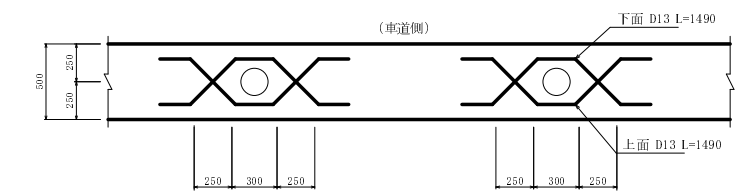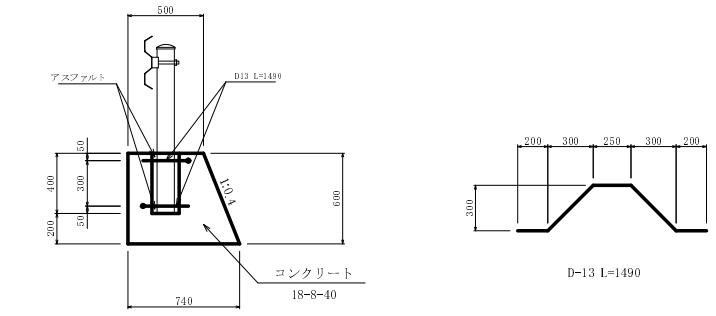


工事名	平成22年度(繰越)きめ細かな交付金事業 準用河川市森川 河川改修工事
工事番号	23-A70D
施工箇所	船井郡京丹波町市森地内
図面種類	構造図
縮尺	図示
図面番号	9 葉之内 7


側面図 S=1:50

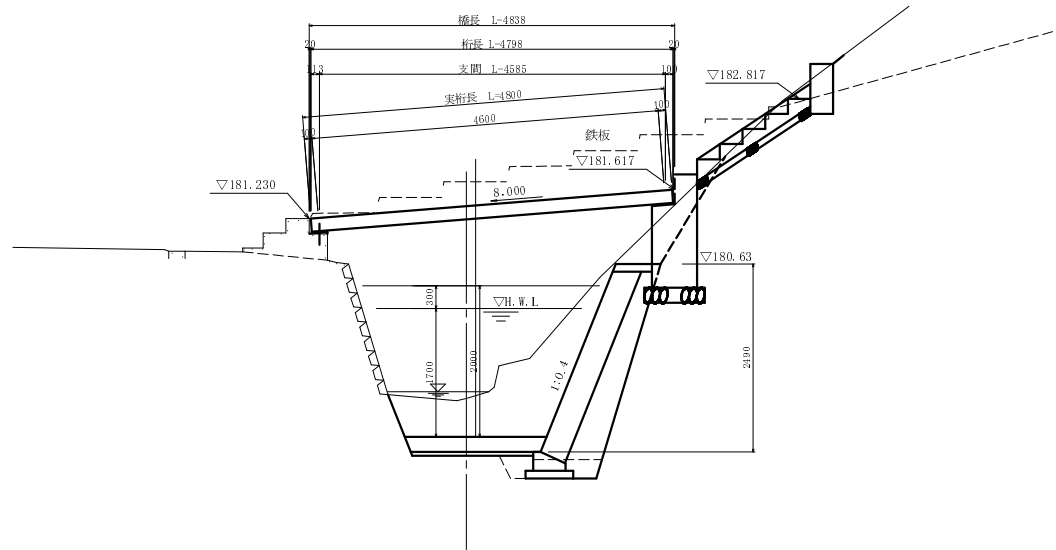

断面図 S=1:20

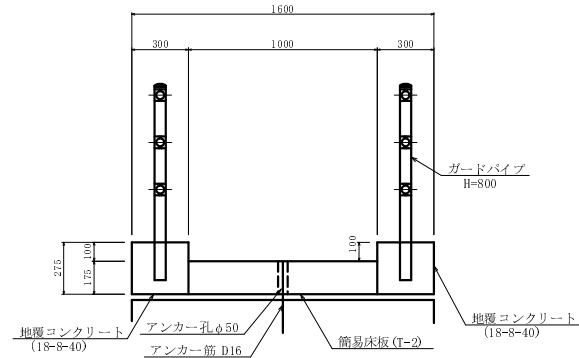


受台詳細図 S=1:50

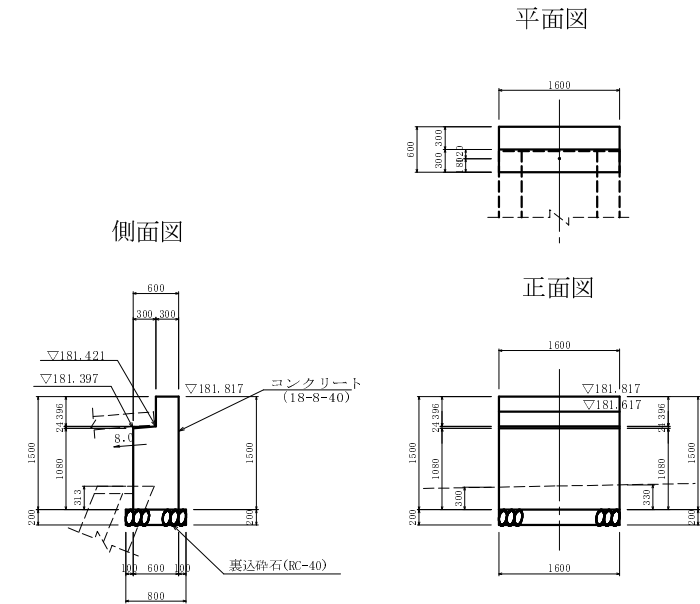


DL=175.00

階段工 S=1:20


側面図 (階段部)

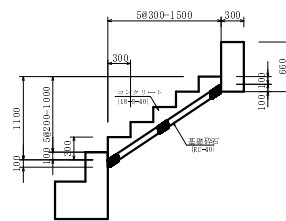


正面図

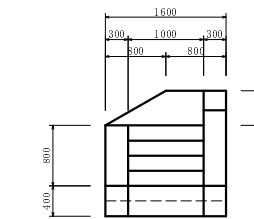


側面図 (下流側側壁)

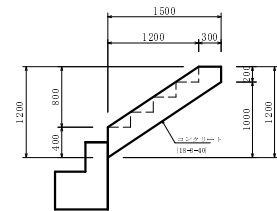


正面図 (山側側壁)

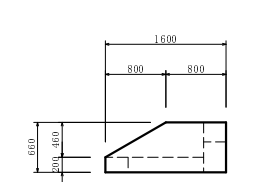

側面図 (上流側側壁)

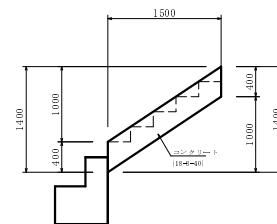


平面図

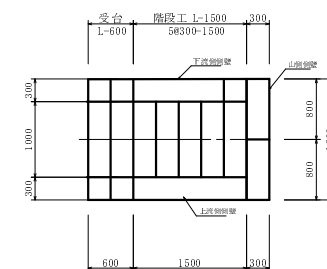


すりつけ工 S=1:50


標準断面図

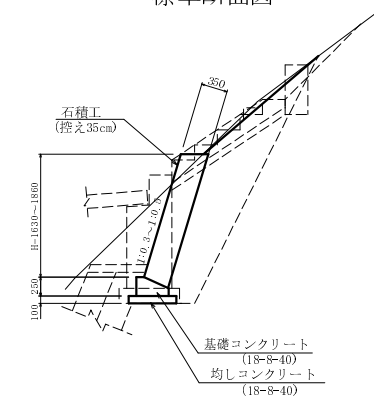

展開図

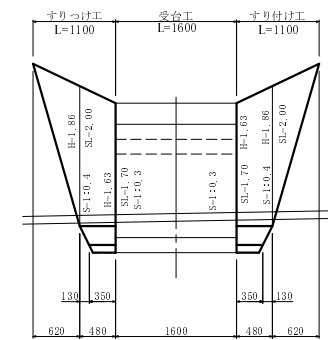


平面図 S=1:50

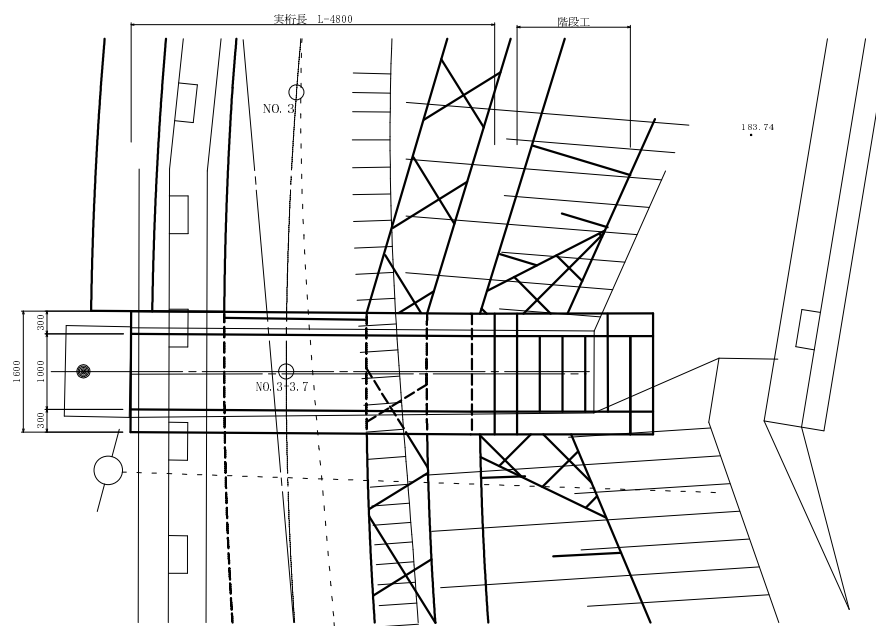

工事名	平成22年度(繰越) きめ細かな交付金事業 準用河川市森川 河川改修工事
工事番号	23-A70D
施工箇所	船井郡京丹波町市森地内
図面種類	橋梁一般図・構造図
縮尺	図示
図面番号	9 葉之内 8

簡易床版構造図

平面図
S=1:40

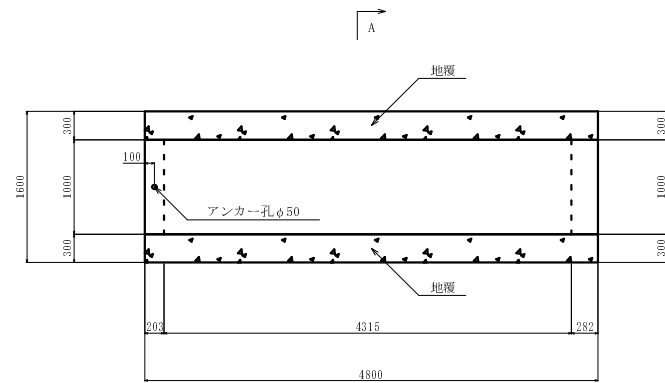


数量表


名称	規格	本数	番号
簡易床版 ($q = 5.0 \text{ kN/m}^2$)	SS-175-1-1.80m B-1.0・差筋付 参考重量 1.973t	1	1

床版にアンカー穴が付きます。


A-A断面図
S=1:20

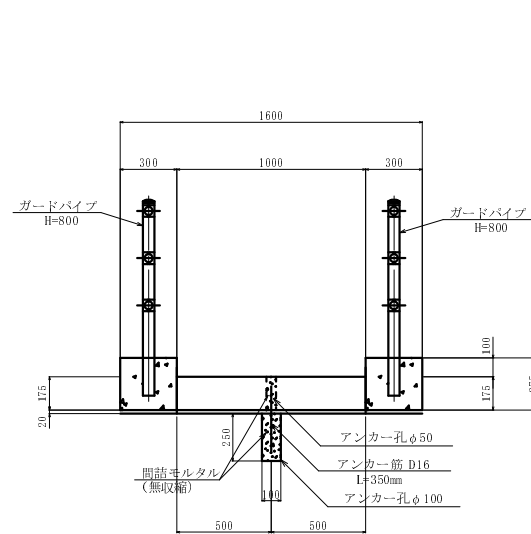


地覆詳細図
S=1:20

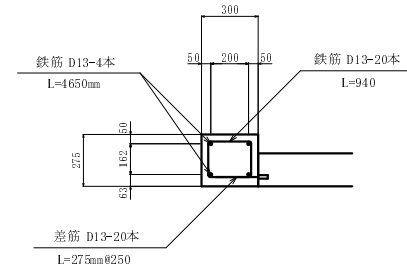


インサート詳細図
S=1:20

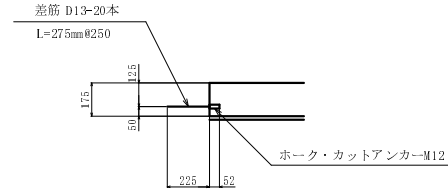


ガードパイプ S=1:40

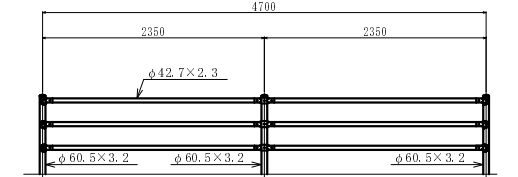


断面図
S=1:20

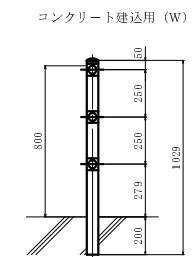

中間部取付図
S=1:4

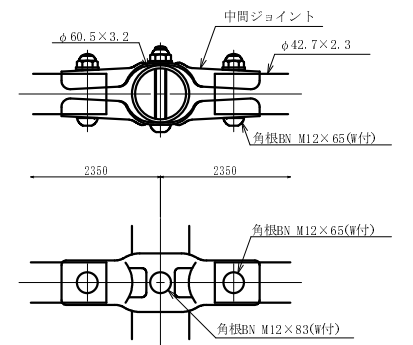

標準断面図
S=1:30

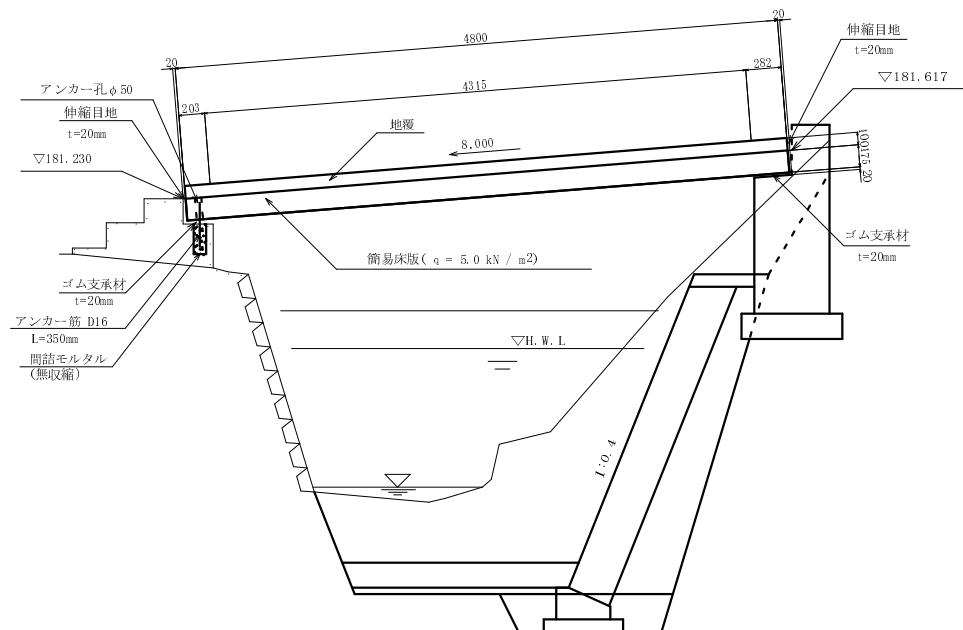

支保工数量表

名称	規格	数量	算式
ゴム支保材	ネオプレンゴム t=20	0.40 m ²	0.200 × 1.000 × 2
伸縮目地	エラストイト t=20	0.39 m ²	0.195 × 1.000 × 2
アンカー筋	D16 L=350	1 本	-
間詰モルタル	無収縮	0.002 m ³	(0.10 × 0.10 × π) / 4 × 0.25 + (0.05 × 0.05 × π) / 4 × 0.175

地覆数量表

名称	規格	数量	算式
コンクリート	24N2/mm以上	0.79 m ³	0.275 × 0.300 × 4.800 × 2
型枠		6.3 m ²	(0.275 + 0.100) × 4.800 × 2 + (0.300 × 0.100) × 4 + (0.300 × 4.315) × 2
鉄筋	D13	74 kg	(20 × 0.940) + (4 × 4.650) × 0.995 × 2

※ 差筋の鉄筋量は含んでいません

工事名	平成22年度(繰越) きめ細かな交付金事業 徳用河川市森川 河川改修工事
工事番号	23-A70D
施工箇所	船井郡京丹波町市森地内
図面種類	簡易床版構造図
縮尺	図示
図面番号	9 葉之内 9