


平成25年度(4工区)施工範囲(N0.27~N0.51)L=480.0m

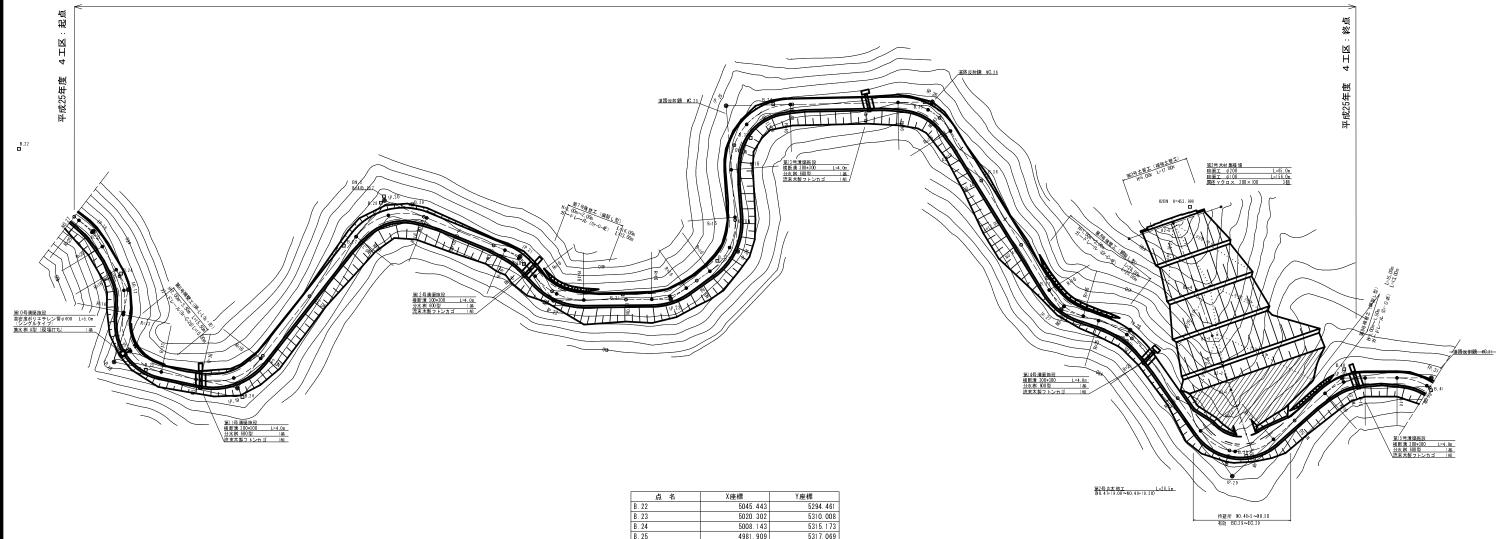


			m	柳 红				
IP IP間方i	iA IA	R	TL	SL	CL	IP間距離	X座標	Y座標
IP. 16 159-20	-11 21-27-59	25. 000	4. 739	0.445	9. 366	18.014	5020. 489	5309.885
IP. 17 201-19	-43 41-59-32	16.000	6.141	1.138	11.726	19.512	5003. 634	5316.242
IP. 18 112-16	-38 89-03-05	13.000	12. 787	5. 234	20. 205	33. 403	4985. 458	5309.145
IP. 19 48-22	-37 63-54-02	16.000	9. 979	2.857	17.844	63.119	4972. 795	5340.055
IP. 20 122-42	-15 74-19-38	16.000	12.129	4.077	20. 756	38. 864	5014.720	5387. 238
IP. 21 153-04	-48 30-22-33	16.000	4. 343	0.579	8. 483	14. 597	4993. 722	5419.941
IP. 22 99-44	-54 53-19-54	16.000	8.035	1.904	14.893	31.071	4980. 707	5426. 550
IP. 23 64-47	-03 34-57-51	16.000	5.039	0.775	9. 764	21.780	4975. 446	5457.172
IP. 24 5-43	-54 59-03-09	16.000	9.062	2.388	16.491	38. 671	4984. 725	5476.877
IP. 25 99-12	-06 93-28-12	16.000	17.000	7. 345	26.102	54. 627	5023. 203	5480. 739
IP. 26 158-28		16.000	9.103	2.408	16.552	64. 723	5014.467	5534.663
IP. 27 116-55	-46 41-32-43	16.000	6.069	1.112	11.602	19.024	4954. 259	5558.411
IP. 28 155-19	-26 38-23-40	25. 000	8. 705	1.472	16.753	47. 188	4945. 643	5575. 372
IP. 29 58-33		13.000	14.634	6. 575	21.956	38. 998	4902.764	5595. 073
IP. 30 100-08		16.000	6.076	1,115	11.613	23. 609	4923.109	5628.343
IP. 31 159-19	-58 59-11-29	16.000	9.088	2. 401	16.529	23. 180	4918.952	5651.583

AIX 14	ALL DR	1111
B. 22	5045. 443	5294. 461
B. 23	5020. 302	5310.008
B. 24	5008. 143	531 5. 1 73
B. 25	4981.909	531 7. 069
B. 26	4970. 217	5340. 934
B. 27	5004. 873	5374. 494
B. 28	5014.294	5386.183
B. 29	501 2. 355	5394. 304
B. 30	4991.583	5420. 578
B. 31	4978. 966	5444. 874
B. 32	4983. 230	5471.119
B. 33	501 3. 640	5485. 616
B. 34	5021.383	5493. 101
B. 35	5014. 780	5532. 634
B. 36	4992. 685	5545. 289
B. 37	4963. 207	5556. 318
B. 38	4942. 890	5573. 960
B. 39	4907. 332	5599. 682
B. 40	4925. 291	5629. 314
B. 41	4915. 707	5650. 928


NO. 27~NO. 52


路線名	塩谷長谷線 4 エ 区	事 業 名	森林管	理道開設	事業
林道区分	森林管理道	級別区分	3 級	設計速度	2 0 km/h
年 度	平成25年度	施工主体	京	丹 波	町
名 称	平	面 図	1	葉中	1 番
施工地	京都府	船井郡京丹	丹波町 西	河内 地	内
縮尺	1 : 5 0 0	審査者		設計者	

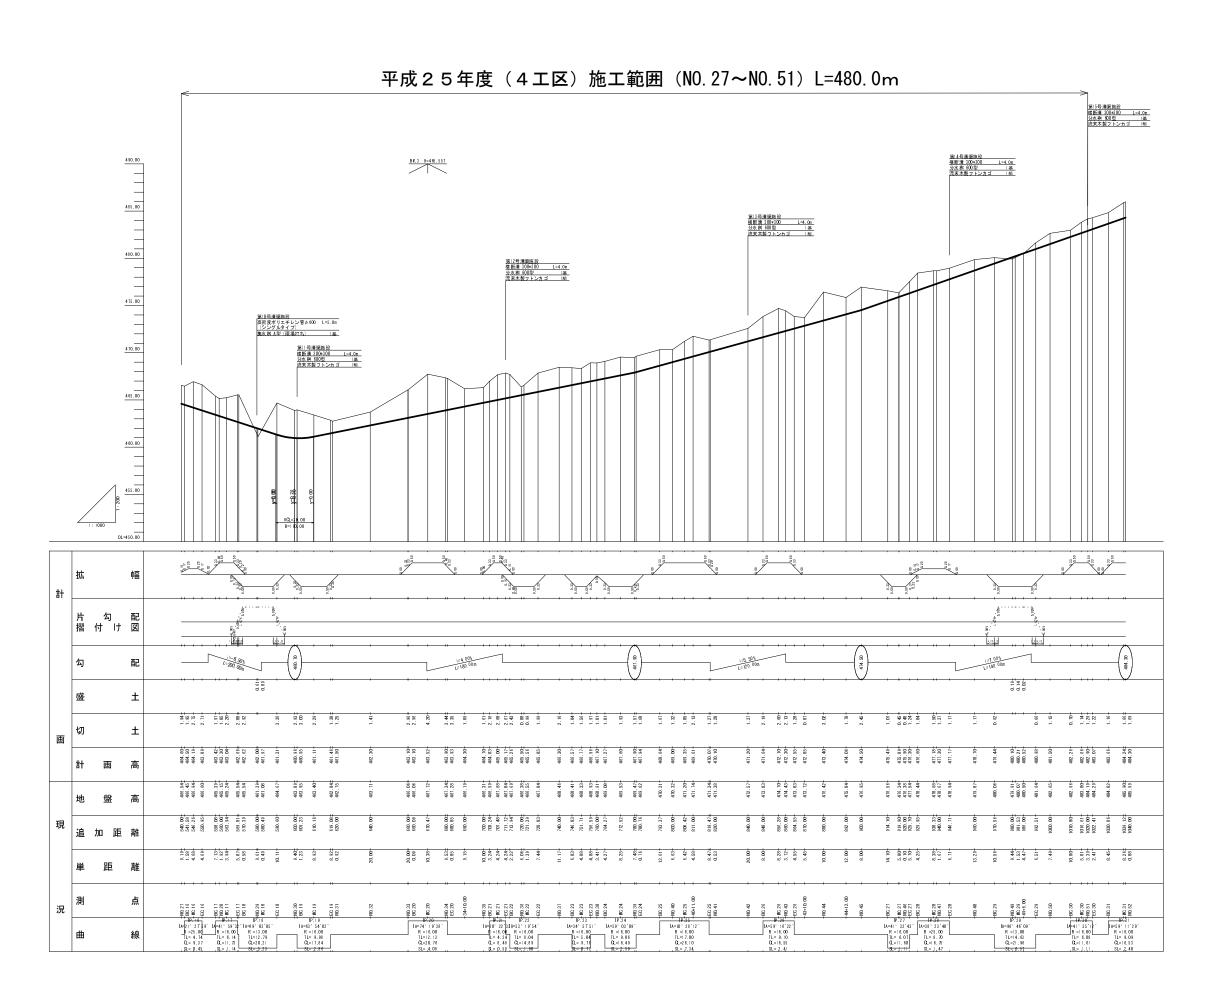



NO. 27~NO. 52


路	線	名	塩 4	县 公 工		線 区	4	5 ;	業	名		森	林管	理	道	開設	事	業	
林	道区	分	森木	木管	理	道	級	及別	区	分		3 %	Ŗ.	19	(計	速度	2	. 0	km/h
年		度	平成	ξ2 :	5年	度	施	ĒΙ	È	体			京	ŧ	1	波	ĦŢ		
名		称			縦	断	î	面		図			1	穿	₹ #			1	番
施	I	地			京	都府	F船	井	郡	京:	円泊	皮町	西	河	内	地	内		
縮		尺		図	示			콥	香	者					設	計者			

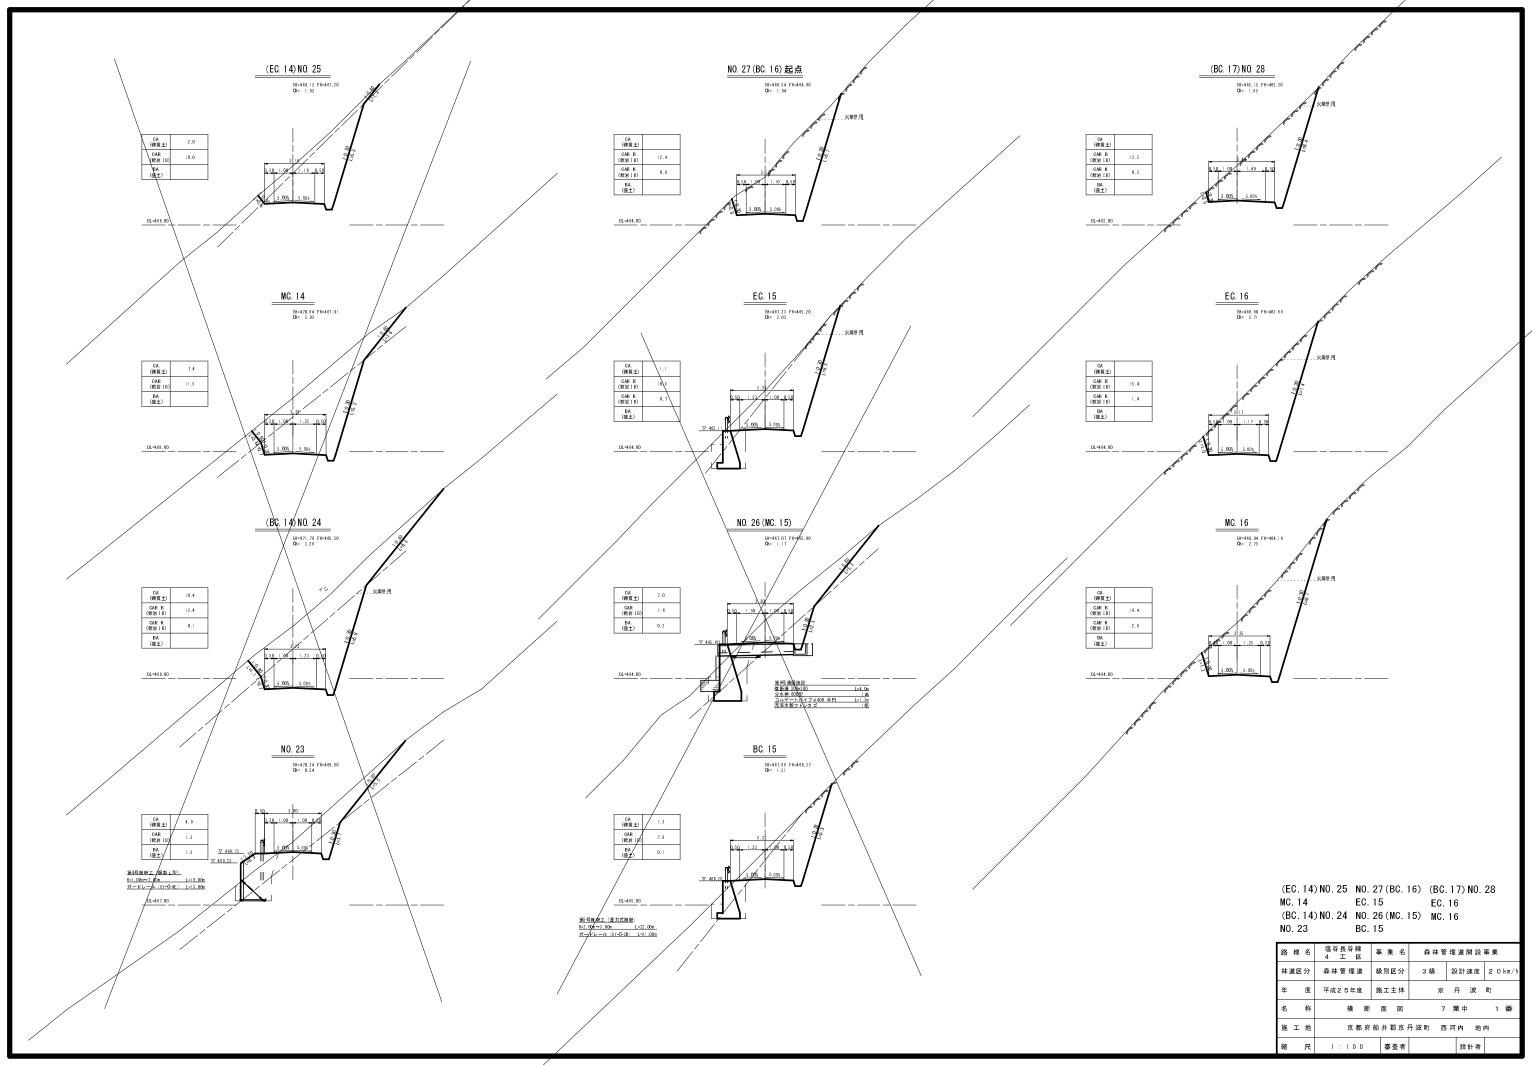


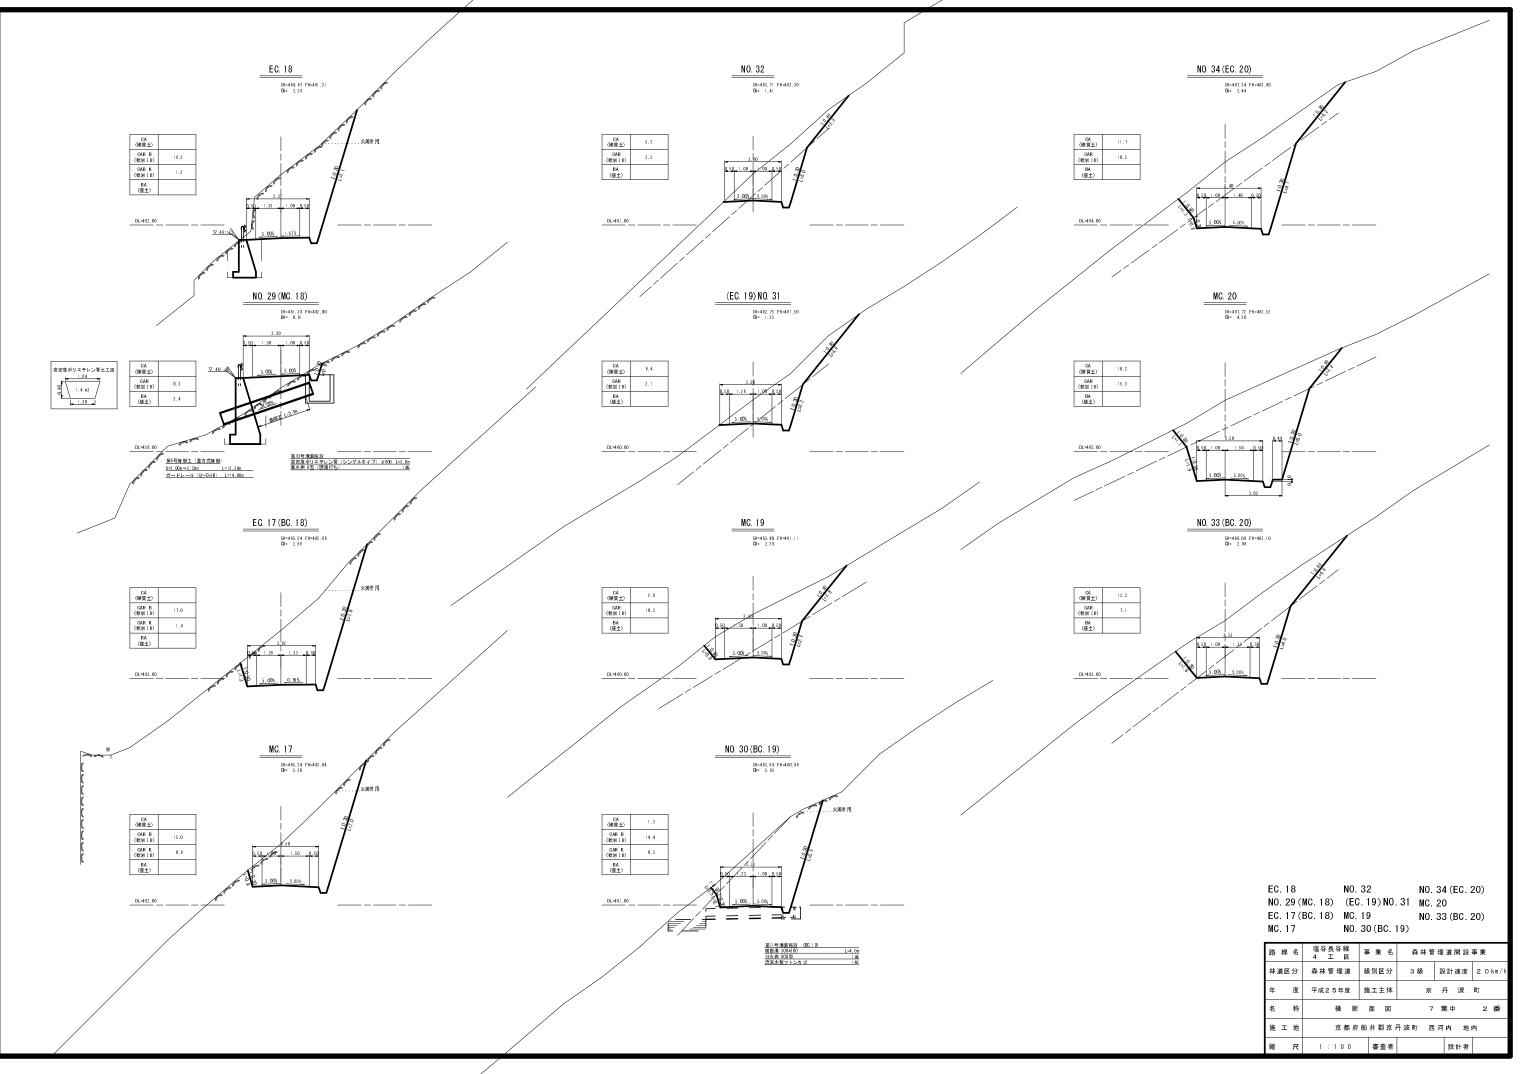


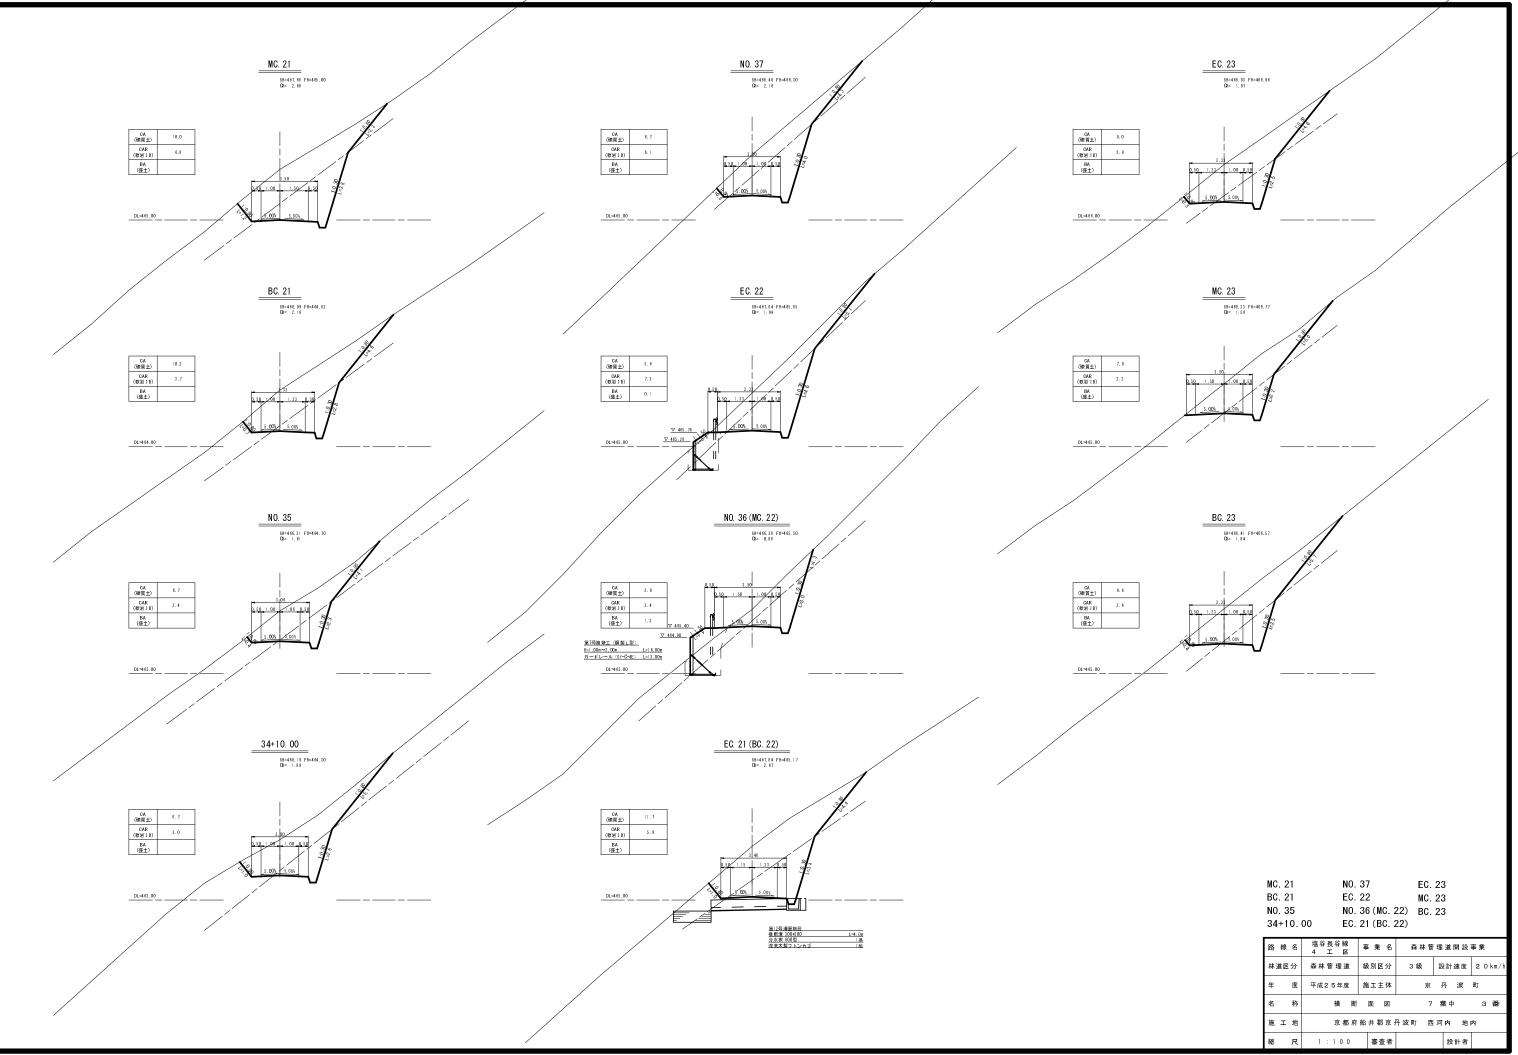


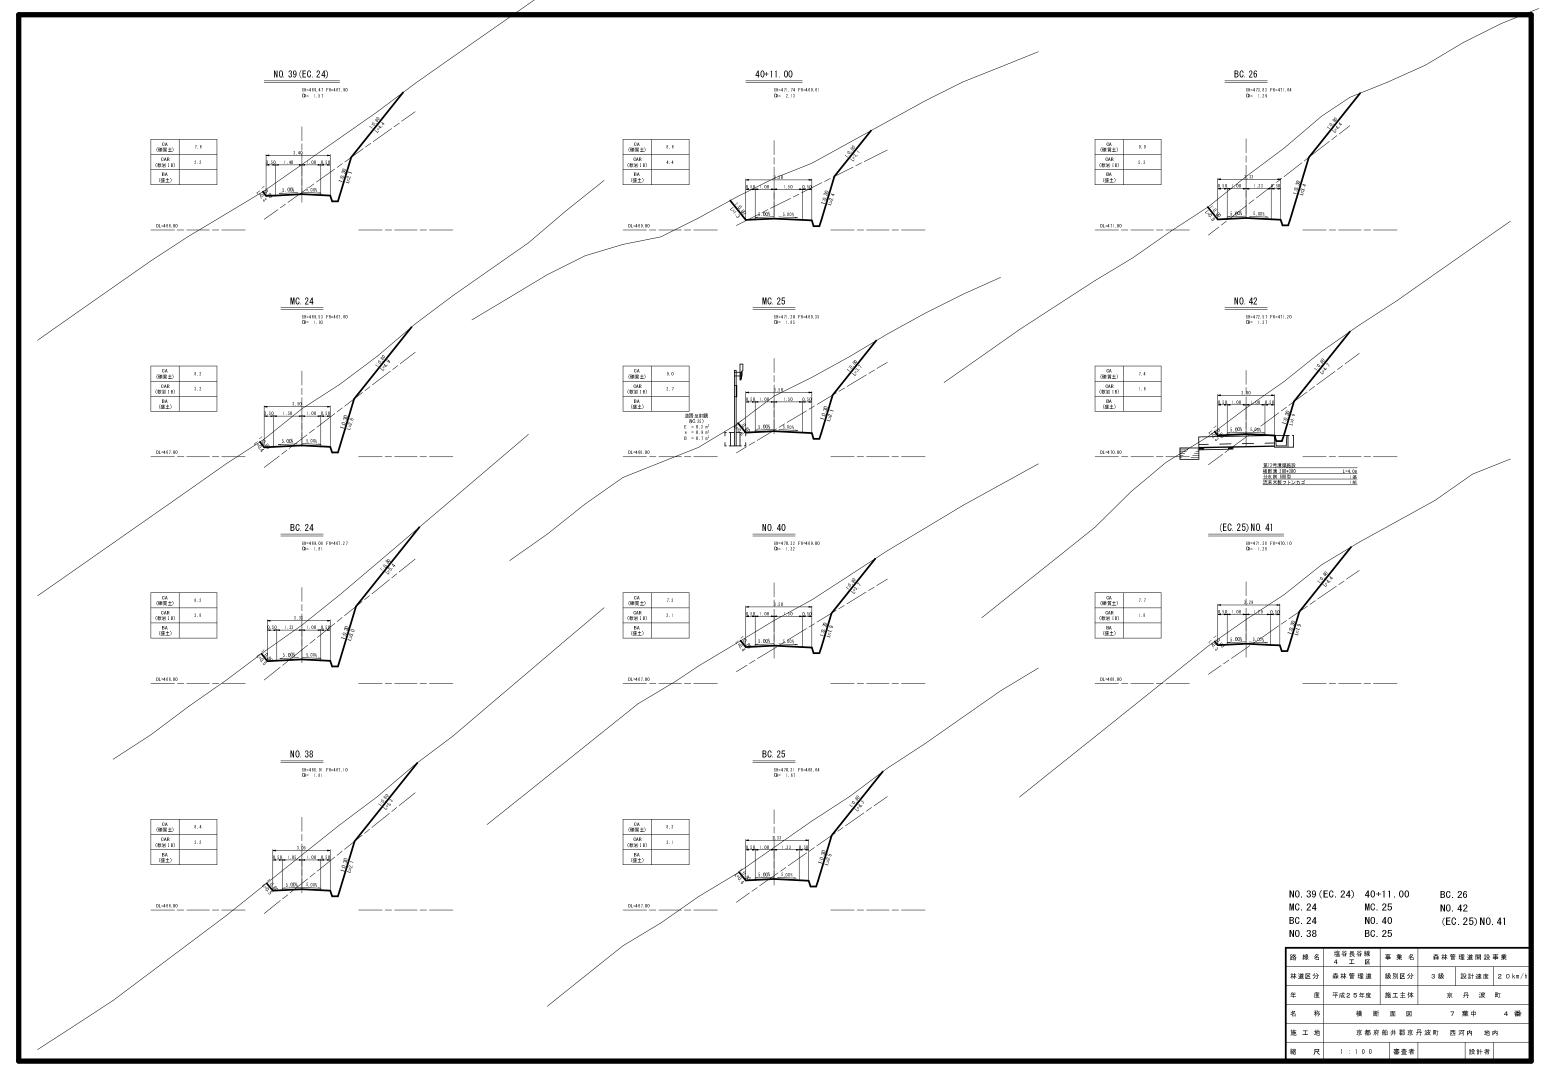

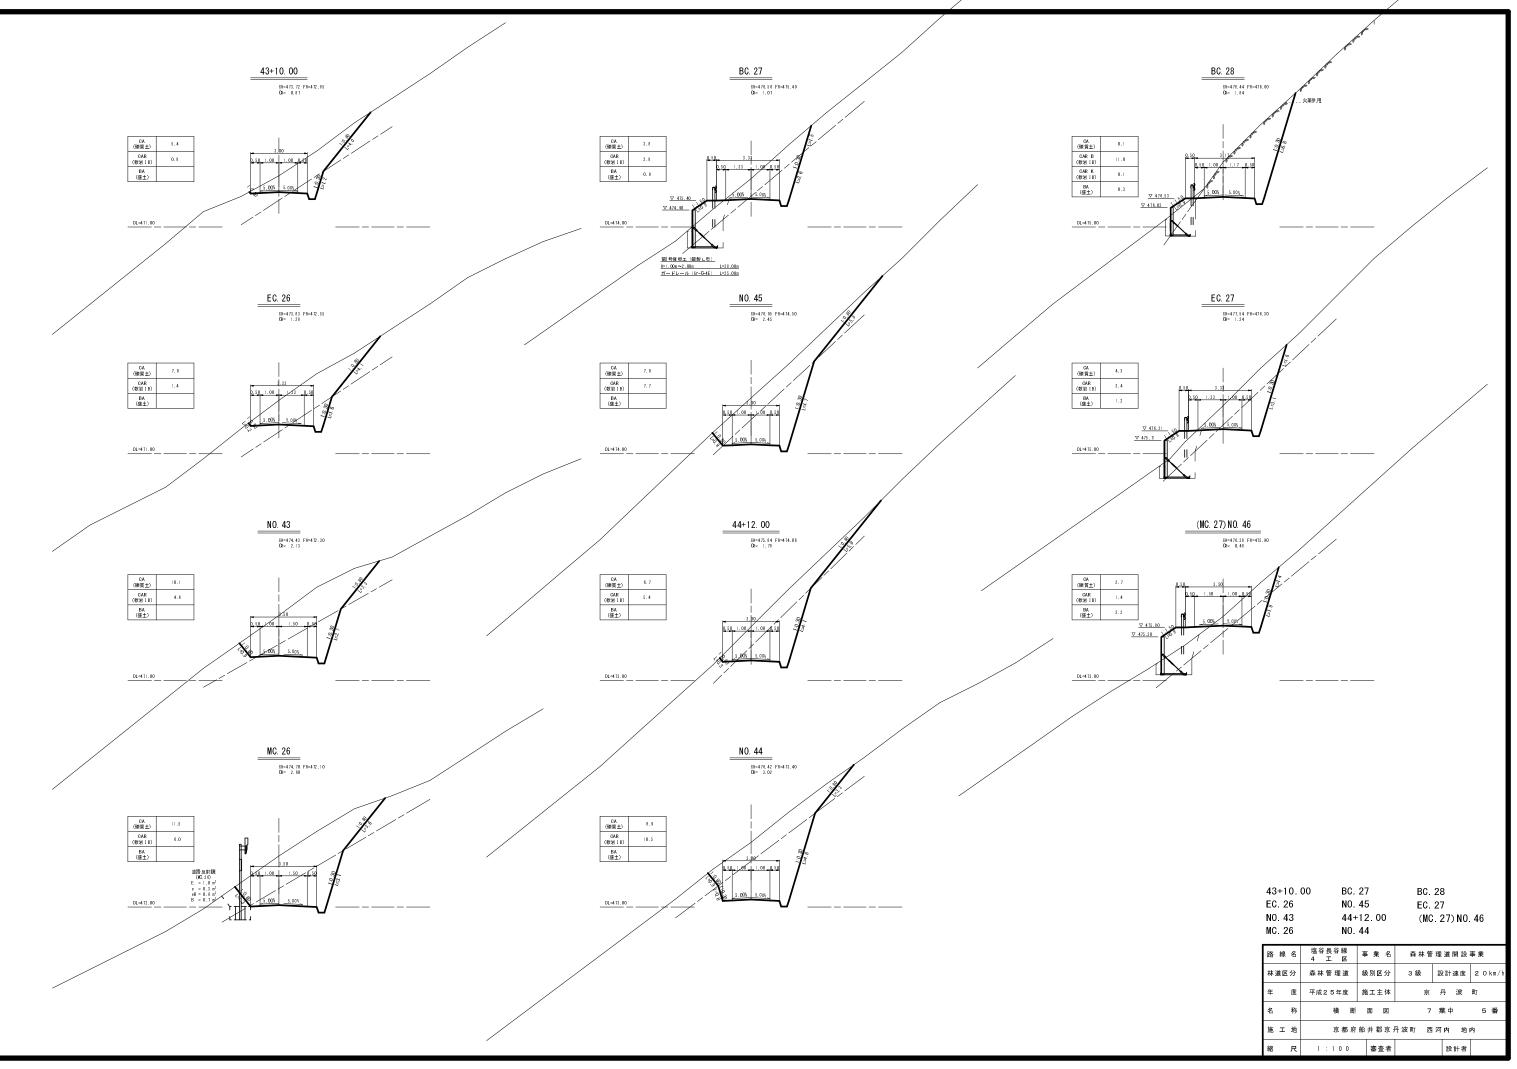

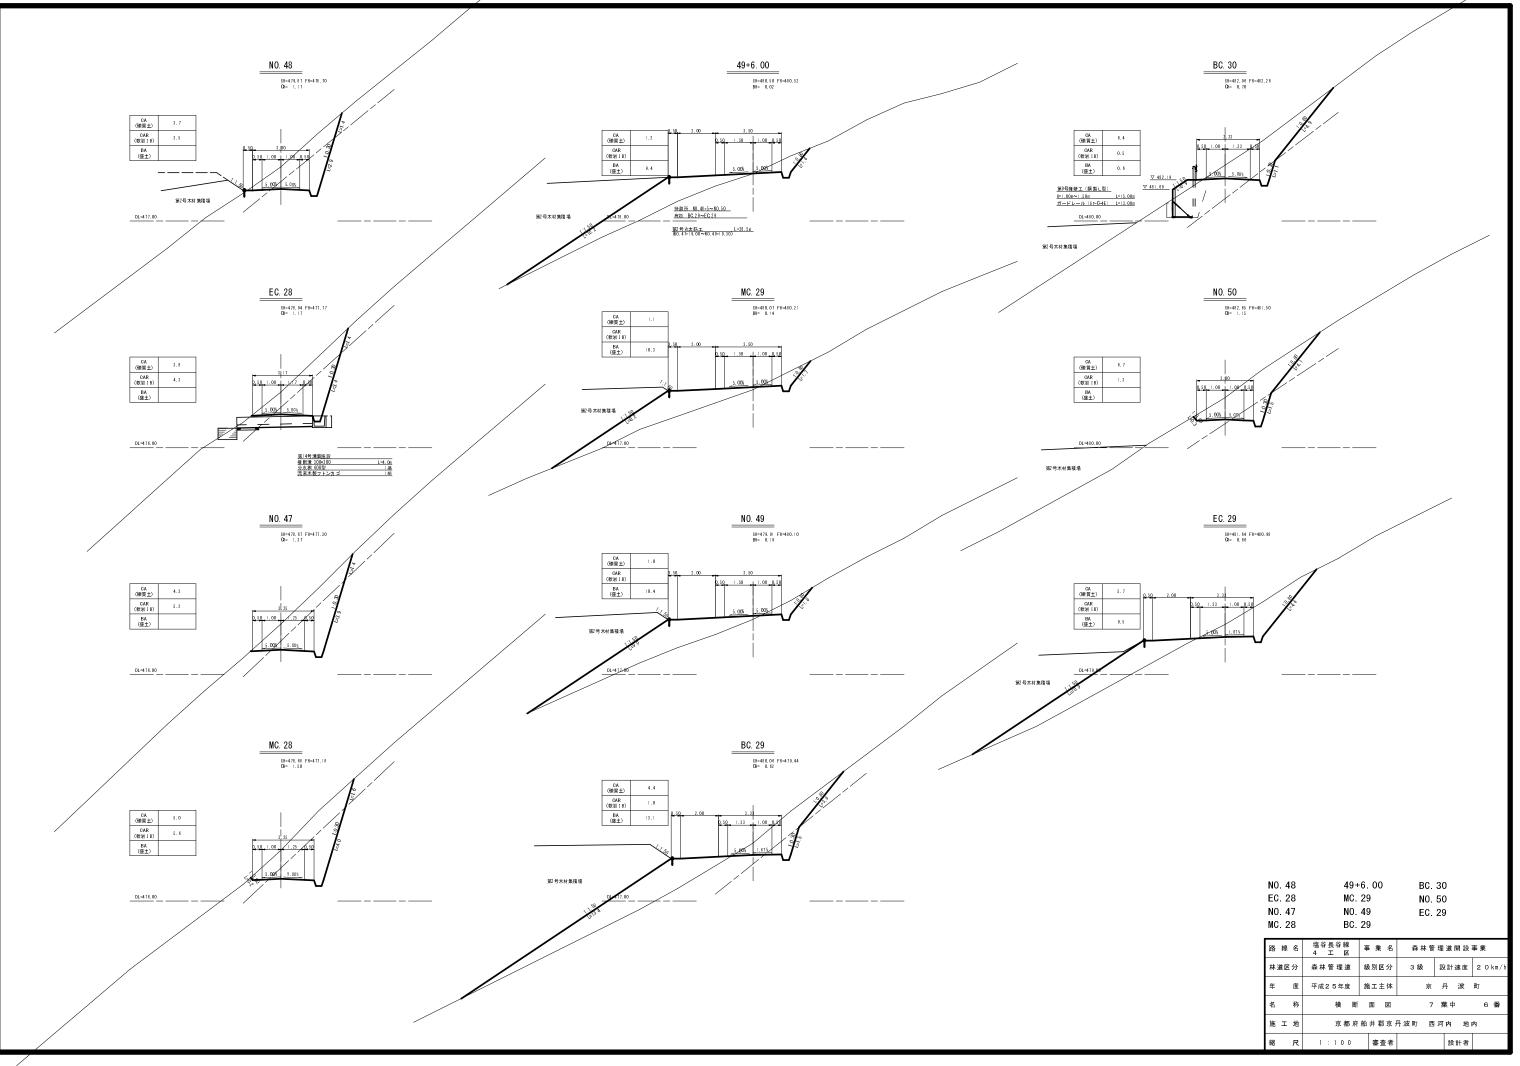


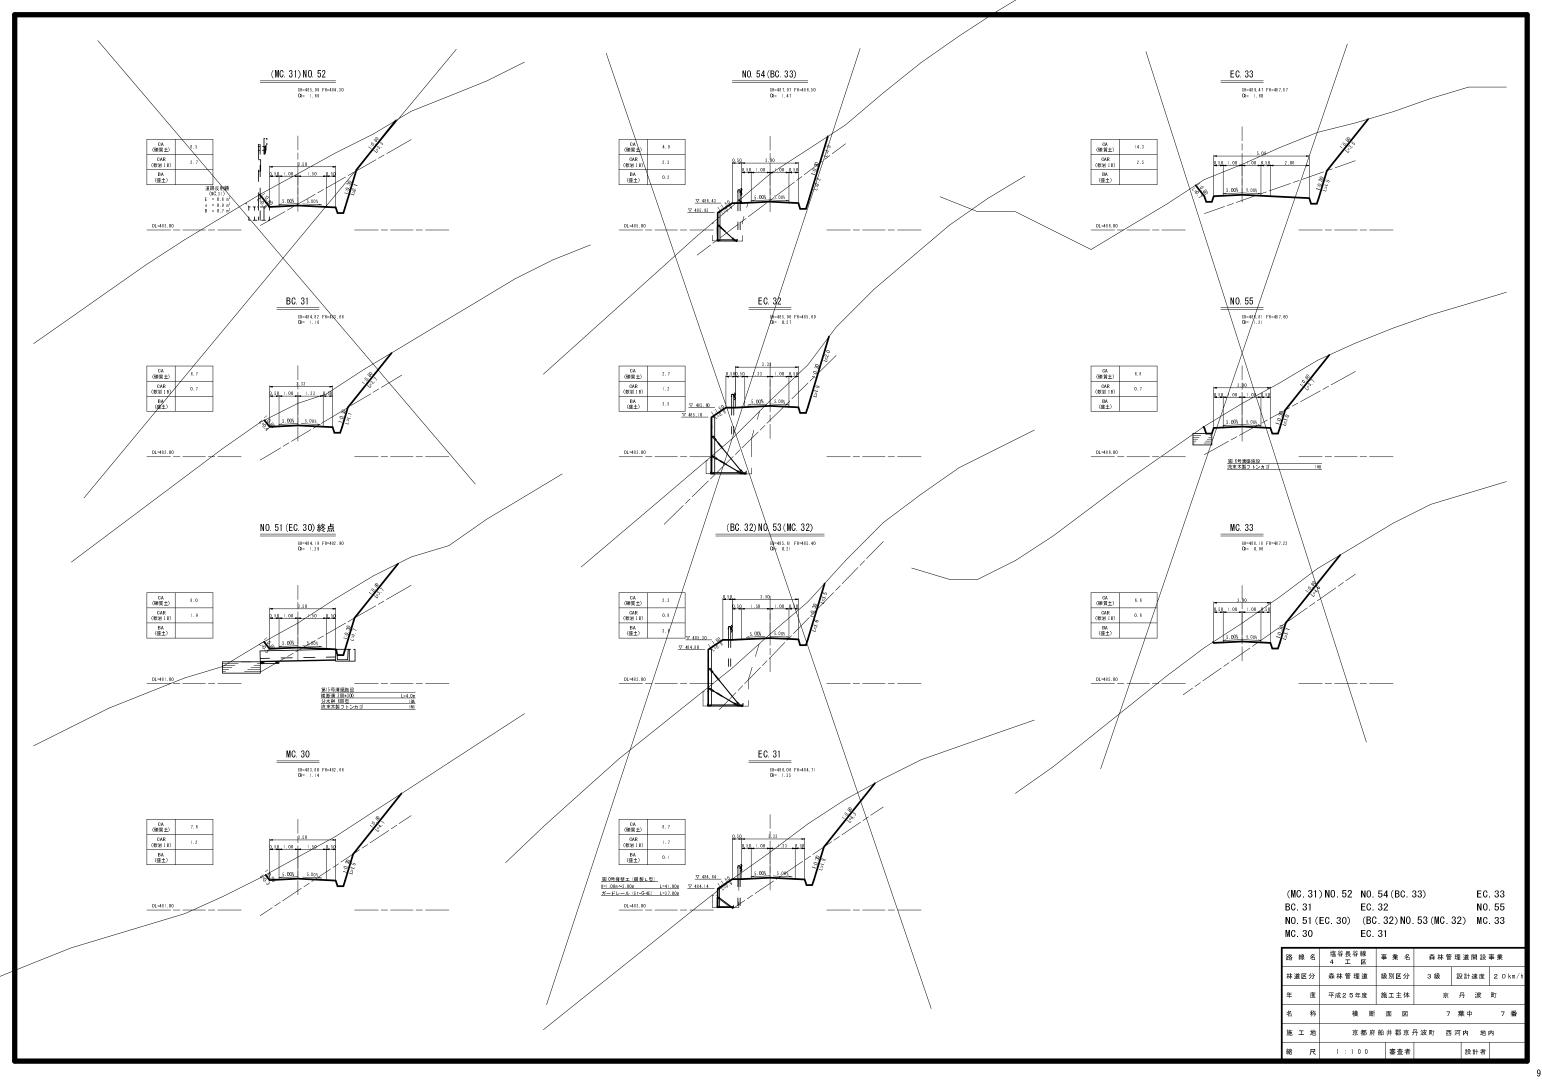

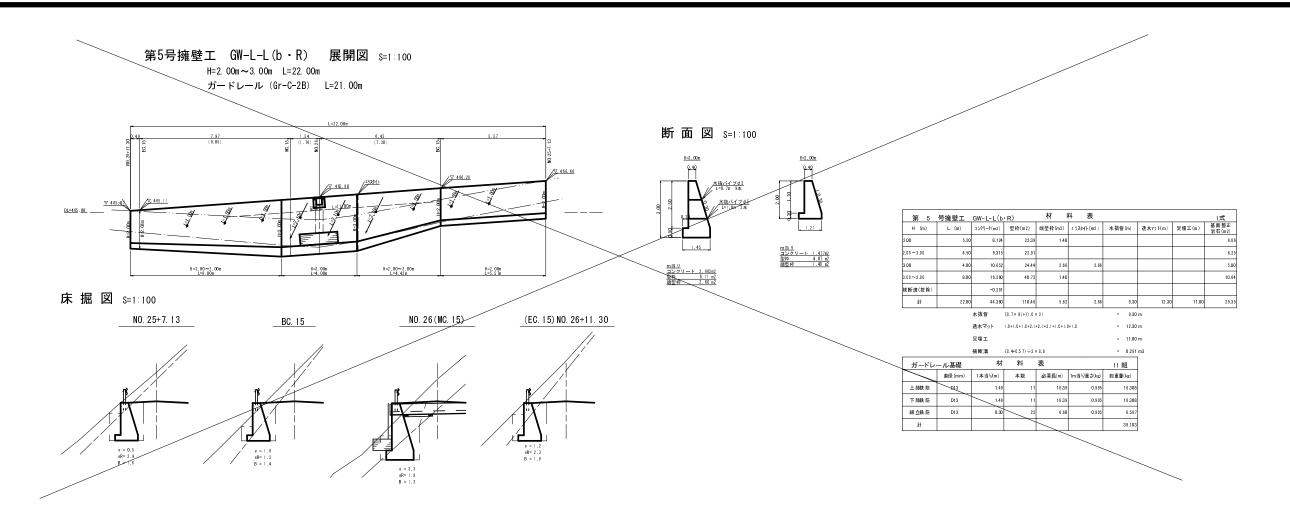


第6号擁壁工 GW-L-L(b·R) 展開図 S=1:100

H=2.00m~3.00m L=15.50m ガードレール (Gr-C-2B) L=15.00m

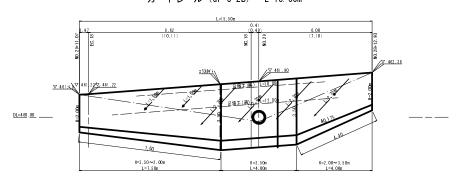

断面図 S=1:100

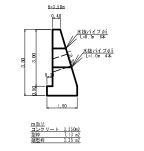


\	第 6	号擁 壁工	GW-L-L(b	·R)	材料	料 表		
	H (m)	L (m)	コンクリート(m3)	型枠(m2)	端型枠(m2)	፤ 5 ス ቃ / ト (m2)	水抜管(m)	透水マゥト(m
1.21	2.00~3.50	4.00	9.654	22.40				
	3.50	4.00	13,400	28.52	3,35	3.35		
+ 1.477n2 4.07 n2 1.48 n2	3.50~2.00	6.50	15.689	36.40				
1.48 m2	ボリエチレン管 (控除)		-0.320					
	81	14.50	38.423	87.32	3.35	3.35	8.20	13

水抜管 (0

透水マット 2.7+2.7+2.7+1.5+1.5 = 1.380 m 足得工 12.8+10.8 = 22.00 m よりエチン管 ((アパ4)×0.855²)×(0.85+1.05+2) = 0.320 m3

ガードレ	ール基礎	材	料	表		8組
	直径 (mm)	1本当り(m)	本数	必要長(m)	1m当り重さ(kg)	総重量(kg)
上部鉄筋	D13	1.49	8	11.92	0.995	11.860
下部鉄筋	D13	1.49	8	11.92	0.995	11.860
組立鉄筋	D13	0.30	16	4.80	0.995	4.776
8+						28 49 6

床掘図 S=1:100

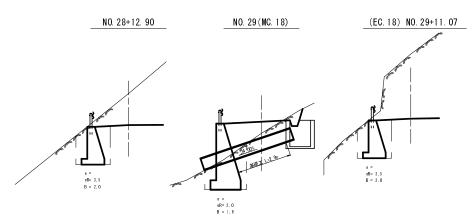


- 第5号擁壁工 · 第6号擁壁工

_																
I	路	線	名	塩谷 ·	長谷網 L [2		事	業	名	¥	集林管	理证	首開 記	事	業	
I	林	道区	分	森林旬	管理证	<u>*</u>	級	別区	分	3	級	設	計速度	: :	2 0	km/h
ĺ	年		度	平成2	5年	Ĕ	施	工主	体		京	Fl	波	Ħ	Г	
I	名		称	核	雍 易	<u>*</u>	構	造	B	()	3	葉	中		1	番
	施	I	地		京者	府	船;	井郡	京	予波皿	寸 西	河区	勺 爿	也内		
	縮		尺	1 :	1 0	0		審査	者				設計者	ř		

第7号擁壁工(鋼製L型)展開図 s=1:100


H=1.00m~2.00m L=16.00m ガードレール (Gr-C-4E) L=13.00m

床掘図 S=1:100

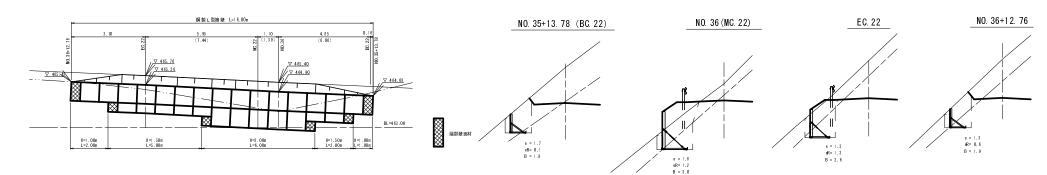


第8号擁壁工(鋼製L型)展開図 s=1:100

H=1.00m~2.00m L=28.00m ガードレール (Gr-G-4E) L=25.00m

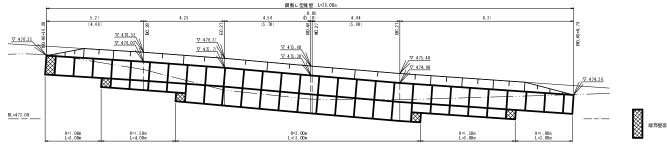

床掘図 S=1:100

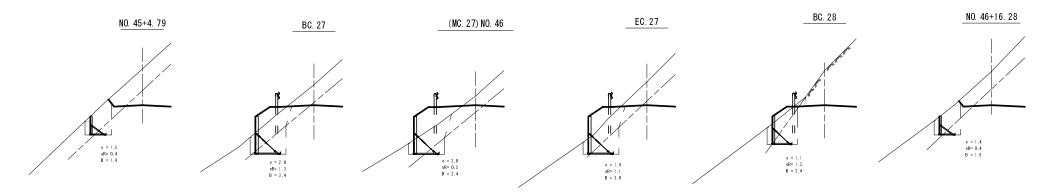


第7号擁壁工 · 第8号擁壁工


路	線	名	塩谷 4	長 名 エ	シ線 区	3		業	名	į	柒 林	管理	道	開設	事多	ŧ	
林道	直区	分	森林	管:	里道	á	級另	削区	分	3	級	916	设計	速度	2	0	km/h
年		度	平成:	2 5	年度	į	施コ	ĽΞ	体		J	7.	丹	波	ĦŢ		
名		称		擁	壁	構		造	B	9		3 3	集中	-		2	番
施	I	地		F	京都	府船	井	郡	京	予波	ij	西河	内	地	内		
縮		尺	1	: 1	0 0		111	審 査	者				£9	計者			


第9号擁壁工(鋼製L型)展開図 S=1:100 H=1.00m~1.50m L=15.00m ガードレール(Gr-C-4E) L=13.00m


個観型機能 L=15,00m 4,96 (4.24) 8 5 5 7 442,43 マ 442,43 マ 442,43 マ 440,00 B=1,00m L=4,00m B=1,00m L=6,00m

床掘図 S=1:100

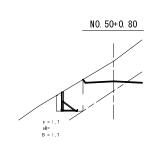

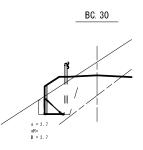


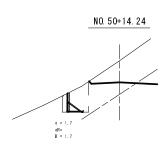


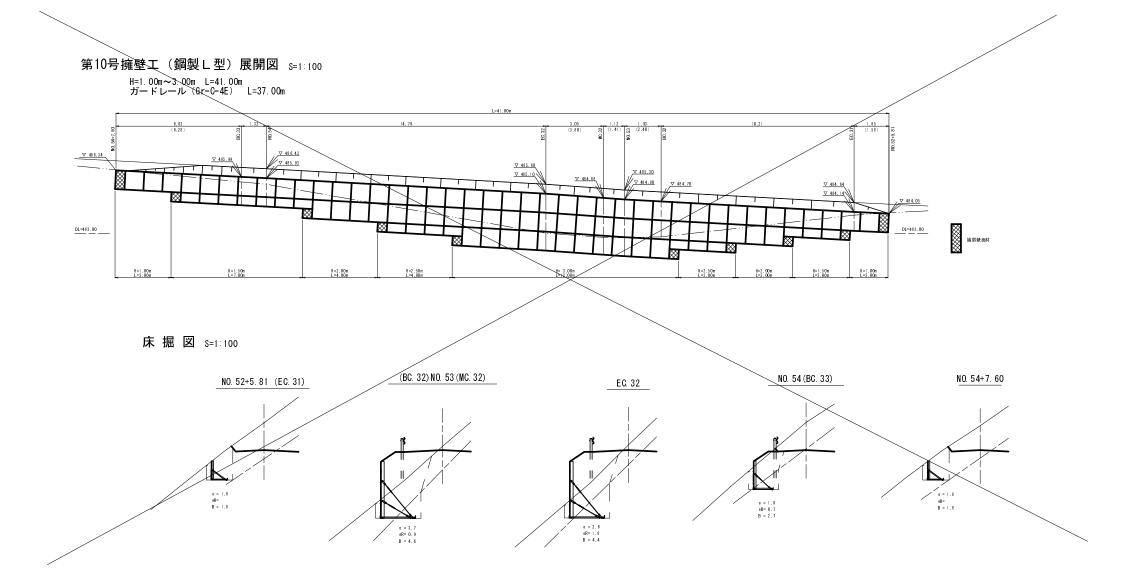

第9号擁壁工 · 第10号擁壁工

路	線	名	塩谷 4	長 谷 エ	·線 区	ą	F	業	名		森杉	木管	理证	首開	設	事多	業	
林道	道区	分	森林	管理	∄道	â	及另	川区	分		3 級		設計	計速	度	2	0	km/h
年		度	平成2	54	丰度	ħ	包口	主主	体			京	丹	;	皮	町		
名		称	1	薙	壁	構		造	E	0		3	葉	中			3	番
施	I	地		京	都	府船	#	郡	京	予波	₽Ţ	西	河巾	þ	地	内		
縮		尺	1	: 1	0 0		111	套查	者				i	設計	十者			

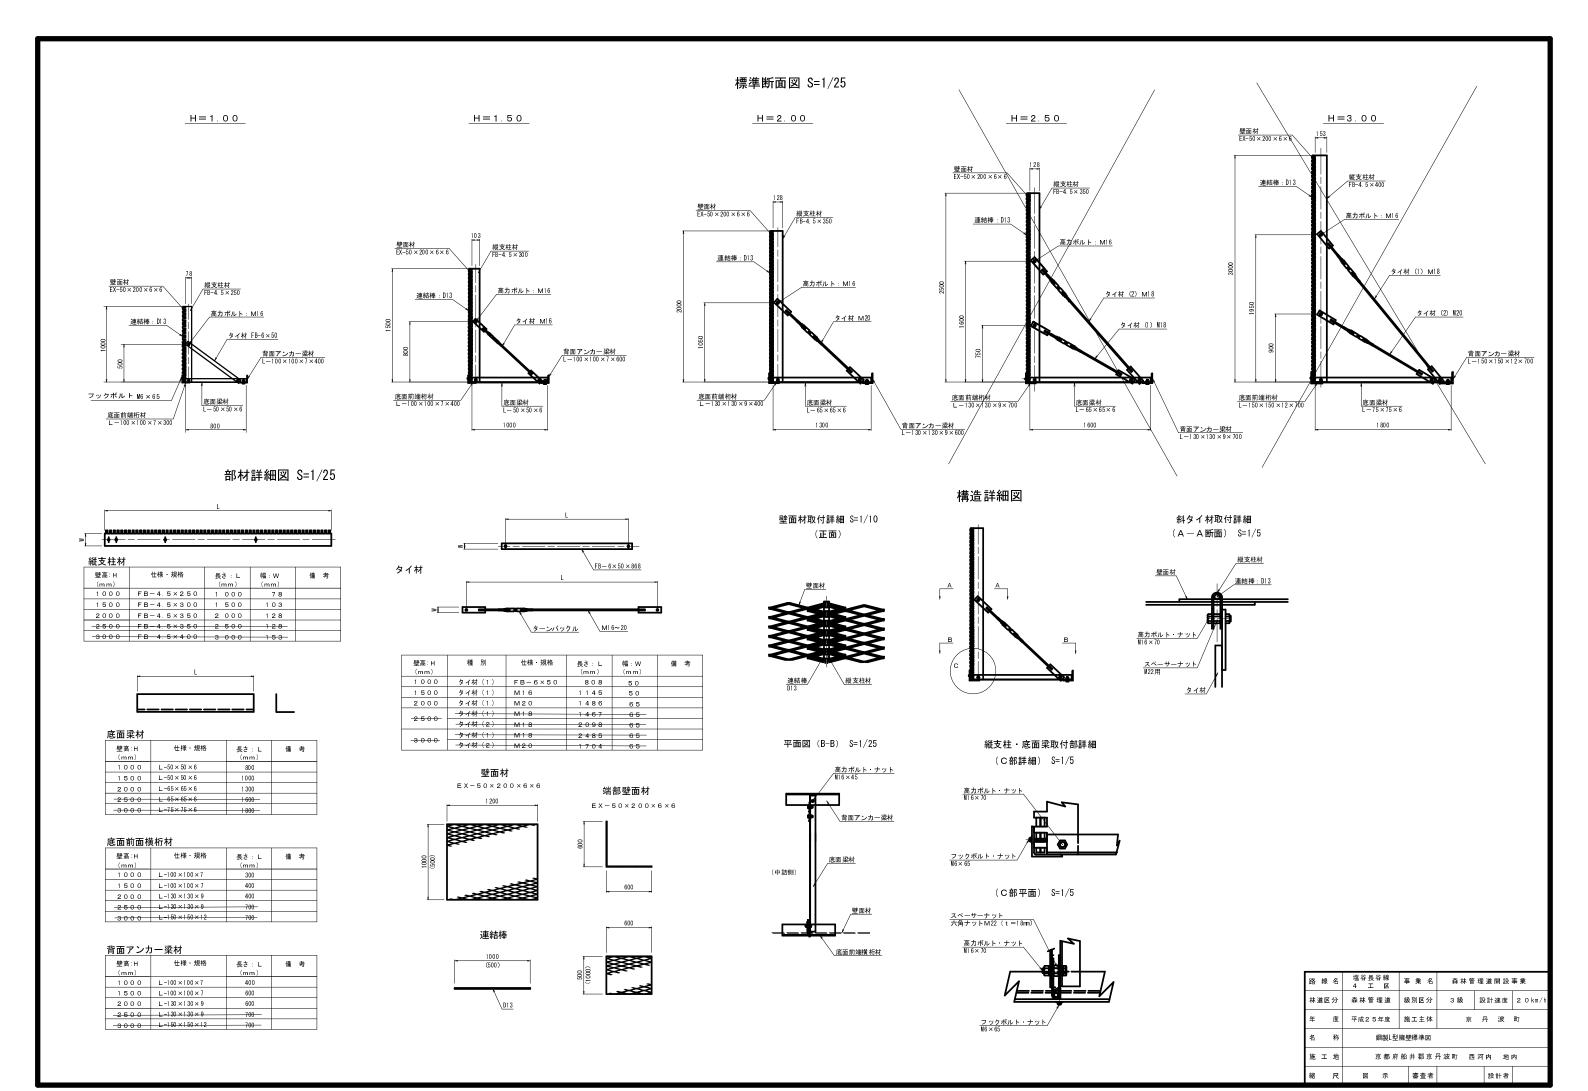

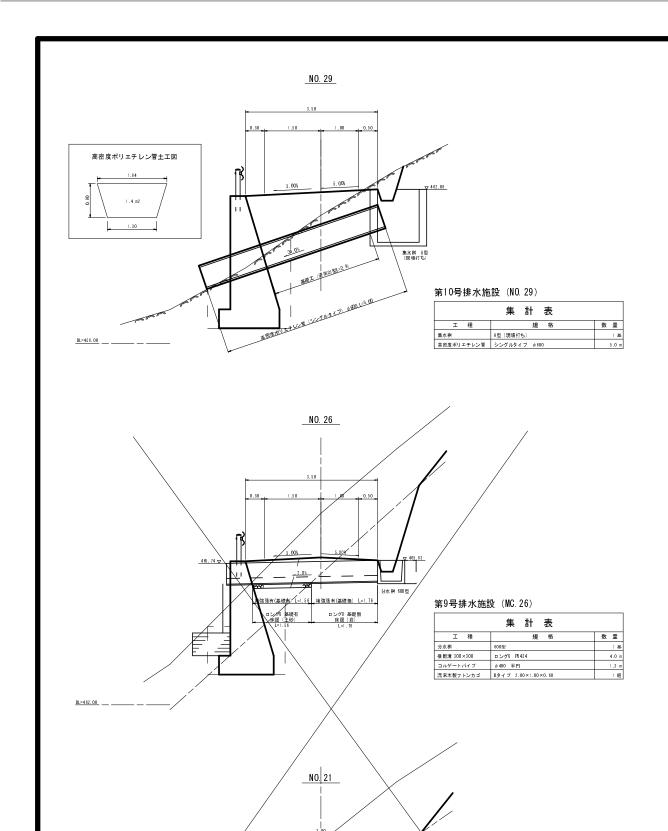

補強張有(基礎無) L=2.80

第8号排水施設 (NO.21)

 分水榜
 800型


 機断溝 300×300
 ロングリ PU434

 流来木製フトンカゴ
 Bタイプ 2.00×1.00×0.60

集計表


数量

1 基 4.0 m 1 組

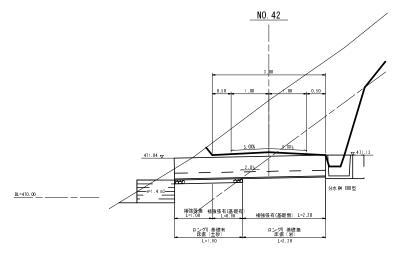


第13号排水施設 (NO.42)

	集計表	
工 種	規格	数量
分水 桝	600型	1 25
模断溝 300×300	ロングU PU434	4.0 п
流末木製フトンカゴ	Bタイプ 2.00×1.00×0.60	1 組

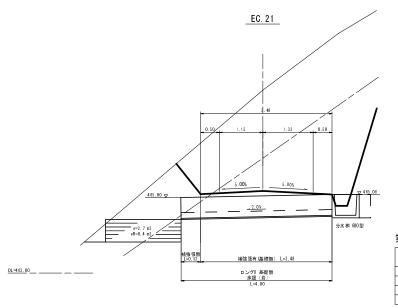

第12号排水施設 (EC.21)

	集計表	
工 種	規格	数量
分水 桝	600型	1.85
模断溝 300×300	ロングU PU434	4.0 n
流末木製フトンカゴ	Bタイプ 2.00×1.00×0.60	1 組

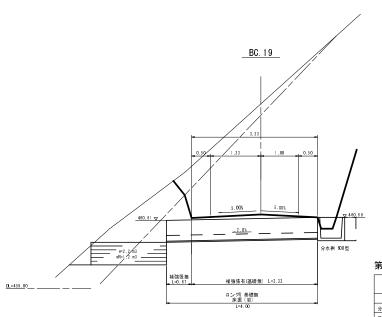



第11号排水施設 (BC 19)


	集計表	
工 種	規格	数量
· 水桝	600型	1 &
美斯溝 300×300	ロングU PU434	4.0 п
**末木製フトンカゴ	Bタイプ 2.00×1.00×0.60	1 組

第10号溝渠施設 第13号溝渠施設 - 第9号溝渠施設 第12号溝渠施設 - 第8号溝渠施設 第11号溝渠施設

路線名	4 工区	事業名	森林管	理道開設	事 業
林道区分	森林管理道	級別区分	3 級	設計速度	2 0 km/h
年 度	平成25年度	施工主体	京	丹 波	田丁
名 称	排水	詳細図	2	葉中	1 番
施工地	京都府	船井郡京戶	予波町 西	河内 地	内
縮尺	1 : 50	審査者		設計者	

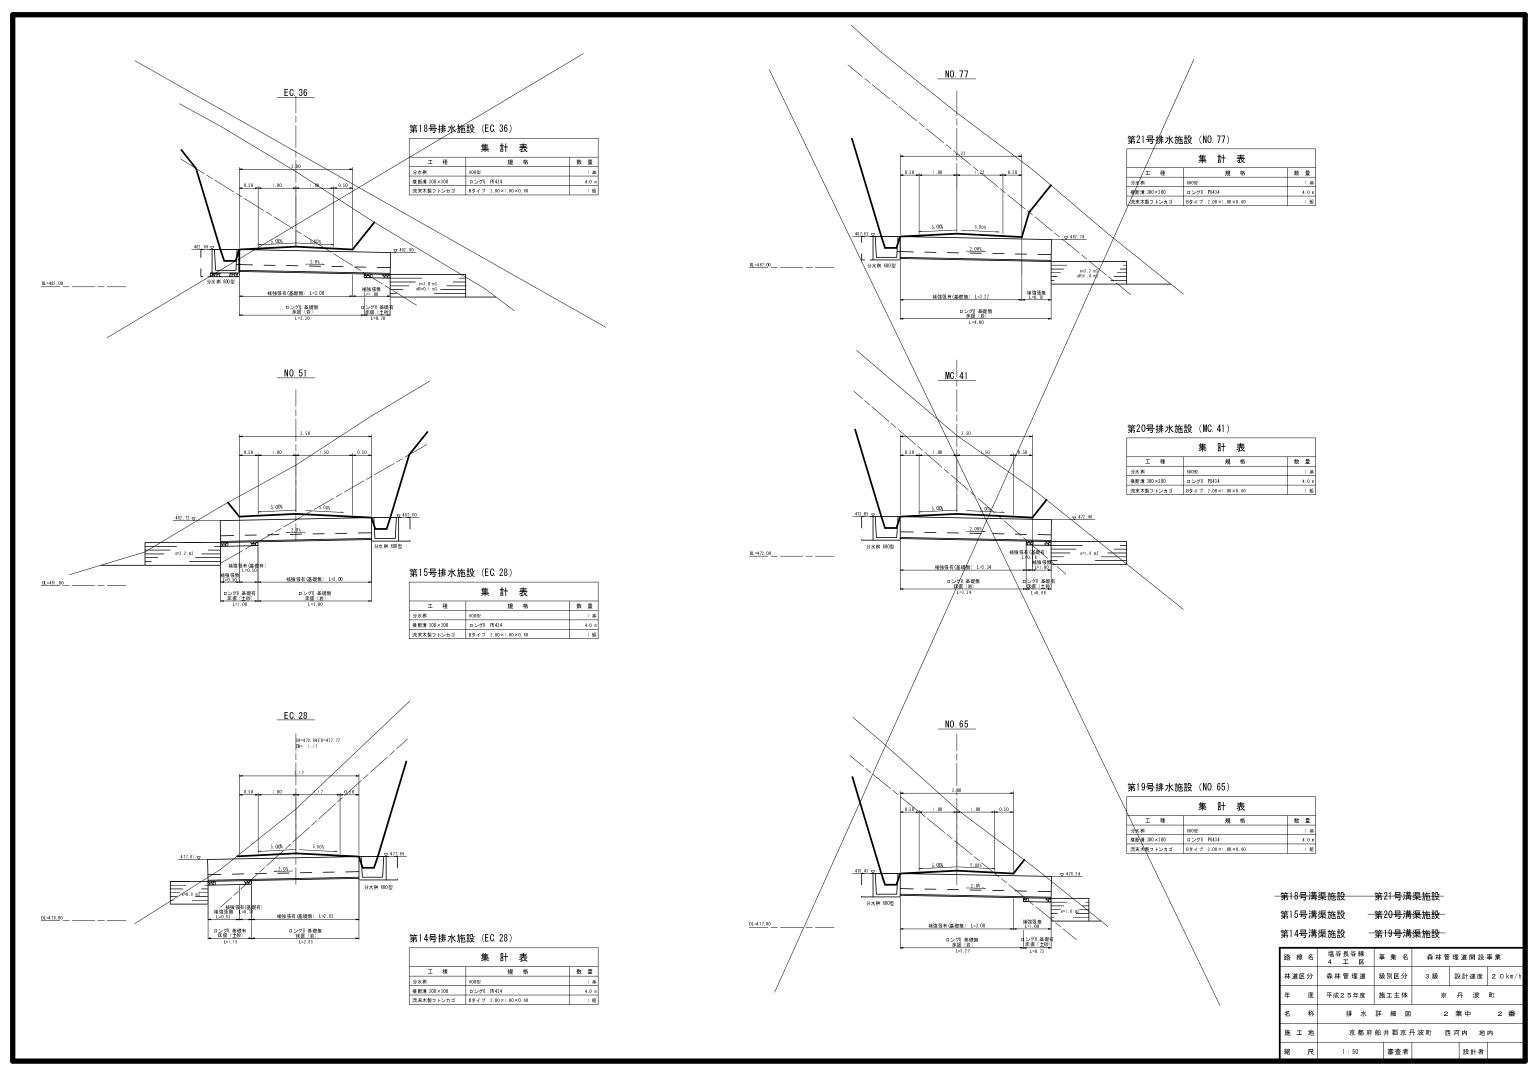


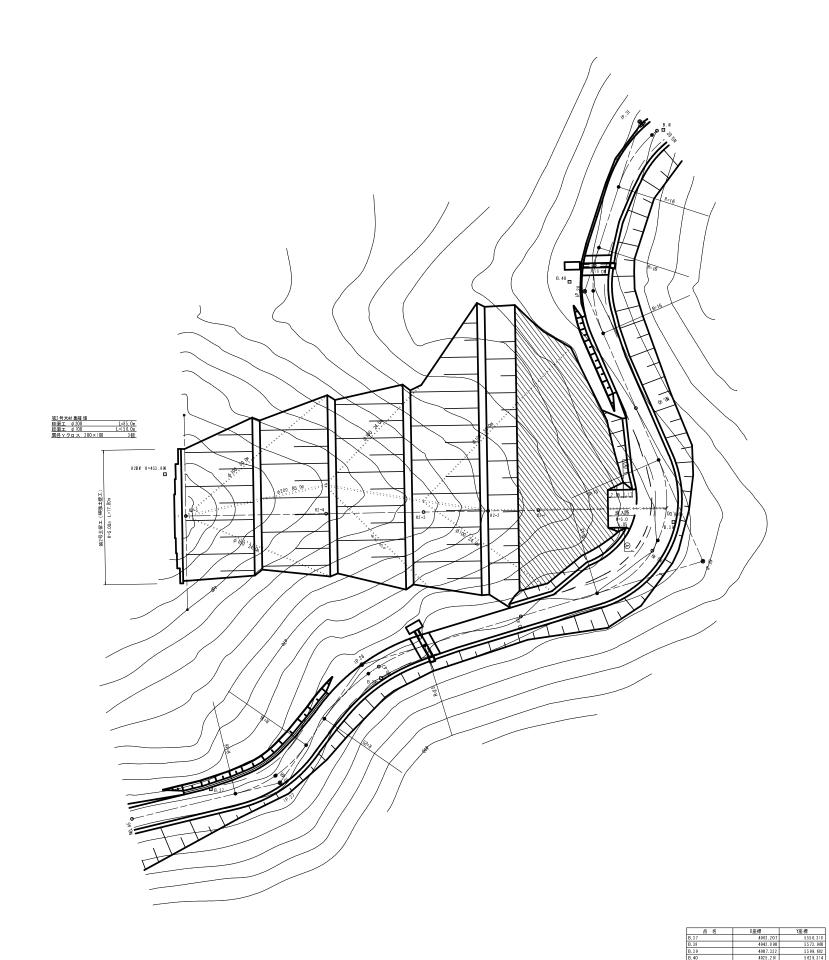


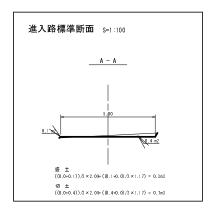

第2号木材集積場


路線名	塩谷長谷線 4 エ 区	事業名	森林管	理道開設	事業
林道区分	森林管理道	級別区分	3 級	設計速度	2 0 km/h
年 度	平成25年度	施工主体	京	丹 波	₽Ţ
名 称	第2号木材	集積場平面図	5	葉中	1 番
施工地	京都府	船井郡京	丹波町 西	河内 地	内
縮尺	図示	審査者		設計者	

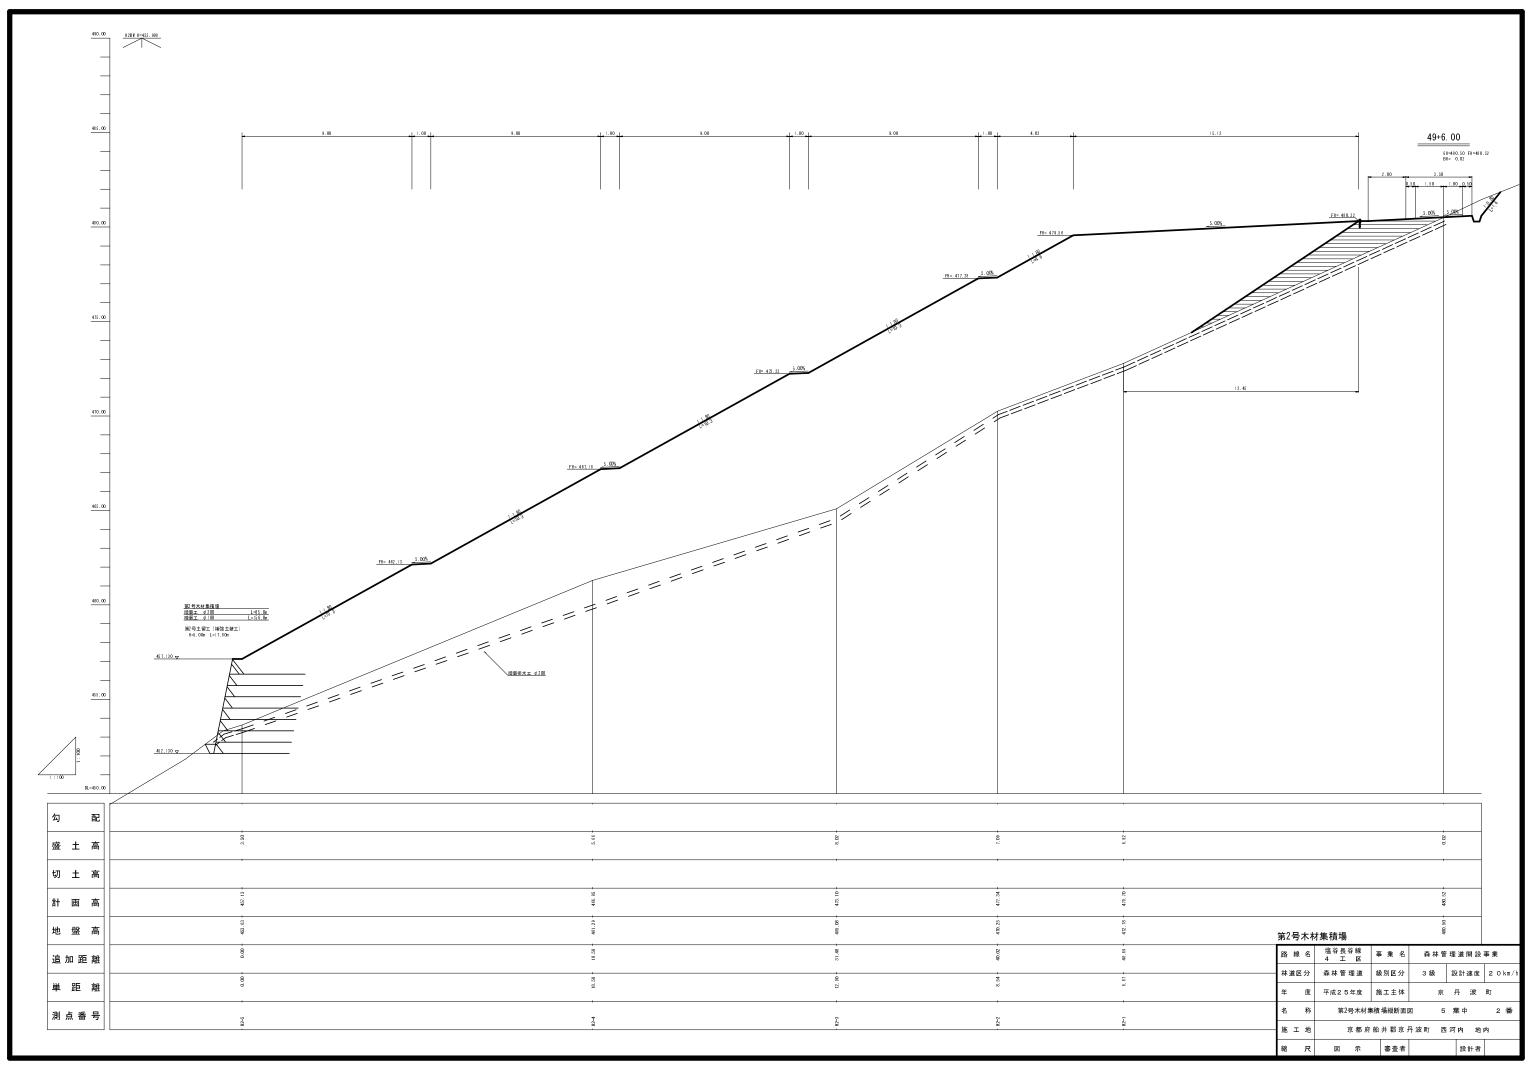

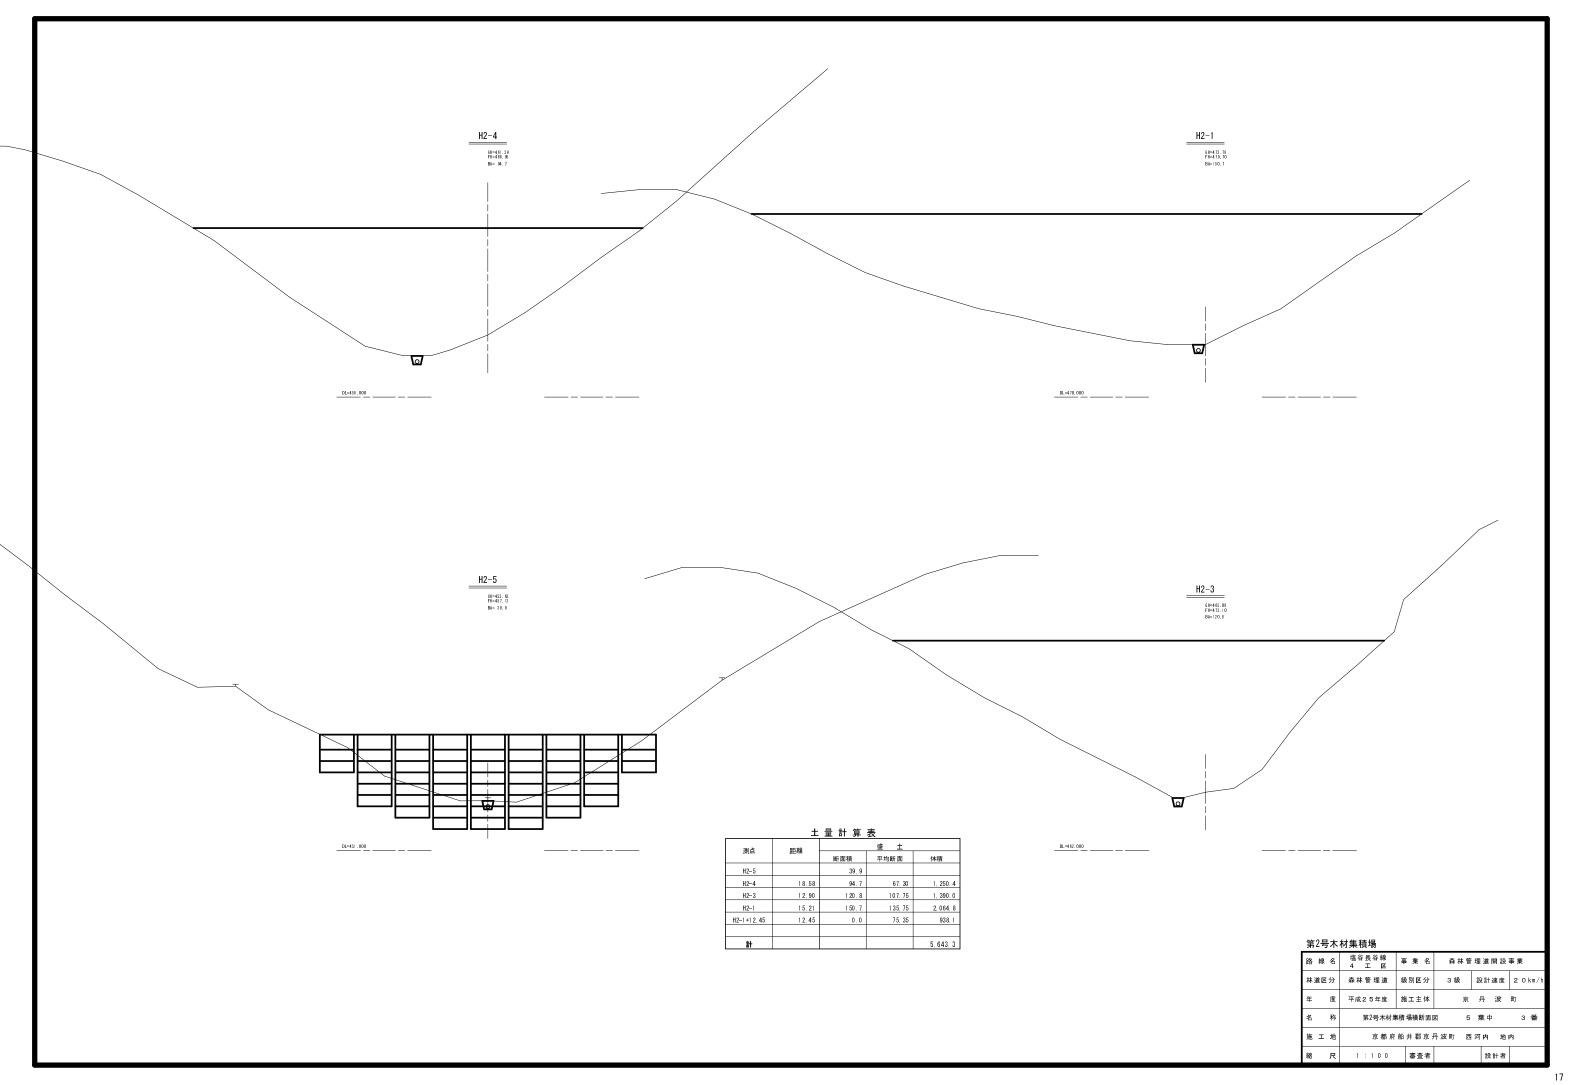

第2号土留工(補強土壁)展開図

展 開 図 8=1/100

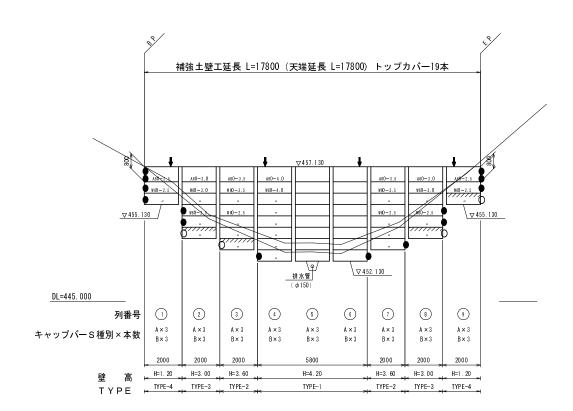

[/////////] は、ジオメッシュ根入れ部 配置区域を表す。(埋戻し部) □ は、植生マット 配置区域を表す。

- は、現況地盤線を表す。

は、埋戻し線を表す。 は、暗渠集排水材(B=300, t=10)設置位置を表す。

は、ジオメッシュ根入れ部 折れ曲箇所を表す。

は、植生マット 折れ曲箇所を表す。 調整トップマットSは、現場にて切断加工すること。

展開図におけるマットの省略記号は、以下の通りである。


W 60 - 4.0 - 部材長 (m) マットサイズ マット種類 A (調整トップマットS) $-60 \quad (\phi \, 6 \times 5 - 200 \times 250)$ W (ワイヤーマットS) $-75 \quad (\phi 7.5 \times 6 - 200 \times 250)$

各壁高における部材寸法「径(mm)一控長(m)」は、 同じ壁高「H=壁高(m)」 に対して同じ配置とする。

: 斜材Sについて

フルマットは、1枚につき3組設置する。 ハーフマットは、1枚につき2組設置する。


断面図_{S=1/100}

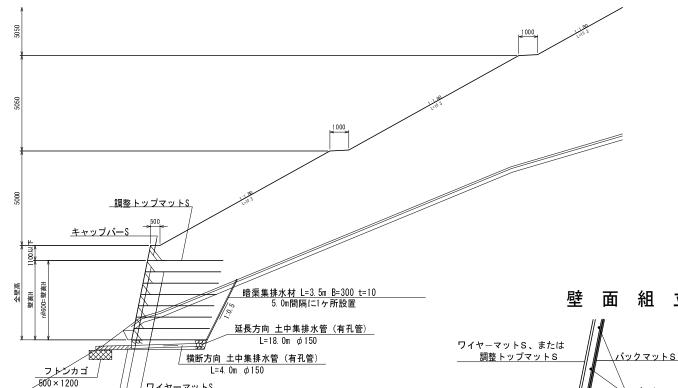

<u>ワイヤーマットS</u>

ワイヤーマットS横筋

(調整トップマットS横筋)

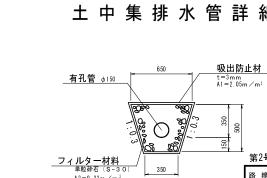



・盛土材がレキ質土等で、植生に支障のある場合は、	
上図の様に、壁の背面を植生用客土により盛土する事。	

盛土材

壁背面の植生用客土

/ ワイヤーマットS

排出管(無孔管) L=2. Om φ 200

クマットS ドユ根入部バックマットS・植生マット

設計条件

地 盤 反 カ k N/m¹ Q1=122.222 Q1= 支持力の安全率 Fs≥2.0 Fse≥1.5

必要な極限支持力 kN/m¹ qu=244.444 qu= ——— 特記事項 ・盛土材は以下に示す土質材料もしくは岩石質材料を使用すること。 (岩質材料) : 細粒分の含有量が 25 % 以下のもの。 (岩石質材料) : 最大粒径が3 0 0 mm以下の硬岩ずり、 もしくはスレーキング率3 0 %以下の軟岩ずりで、 細粒分の含有量が 25 % 以下のもの。 ・施工時に補強土壁背後の掘削面に湧水が確認された

施工管理基準値

ワイヤーマットS横筋

(調整トップマットS横筋)

完成後の壁面勾配 ・±0.05ΣHおよび30cm以内, ここでΣHは壁高。

 $\gamma = 20 \text{ k N/m}^{1}$

φ = 35 ° q L = 10 k N/m^1

考慮しない

常時 地震時

考慮しない

c= 0 k N/m¹

盛土材の単位体積重量

擬似擁壁の外的安定 単位

盛土材の粘着力

活荷重

雪 荷重

項目(頻度)

盛土材の締固 め度(盛土材

500m1 に


盛土材の内部摩擦角

<u>ワイヤーマットS横筋</u>


バックマットS横筋


第2号土留工


床堀正面図

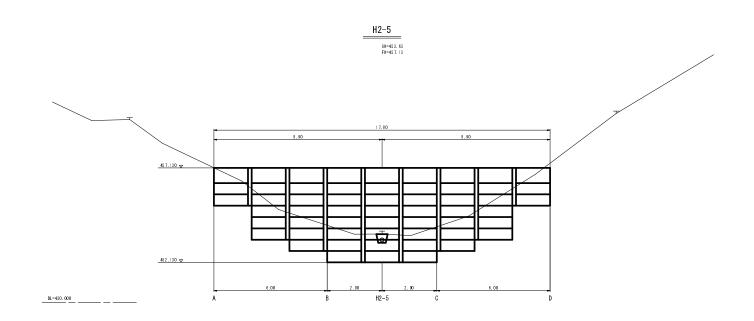


床堀横断面図

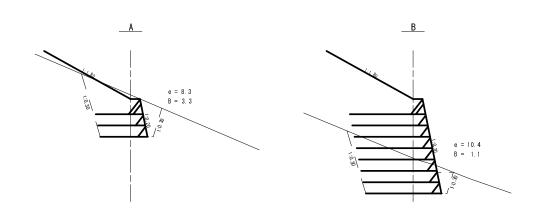

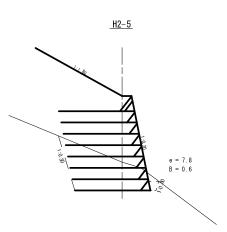


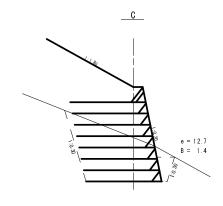


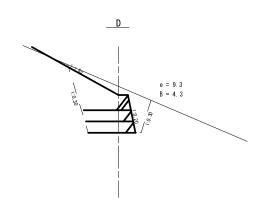



第2号木材集積場

N - 3 - 1 -	13214124 22				
各線 名	塩谷長谷線 4 エ 区	事 業 名	森林管	理道開設	事業
林道区分	森林管理道	級別区分	3 級	設計速度	2 0 km/h
年 度	平成25年度	施工主体	京	丹 波	町
名 称	第2号木材:	集積 場構 造図	5	葉中	5 番
拖 工 地	京都府	船井郡京戶	丹波町 西	河内 地口	内
宿 尺	図示	審査者		設計者	

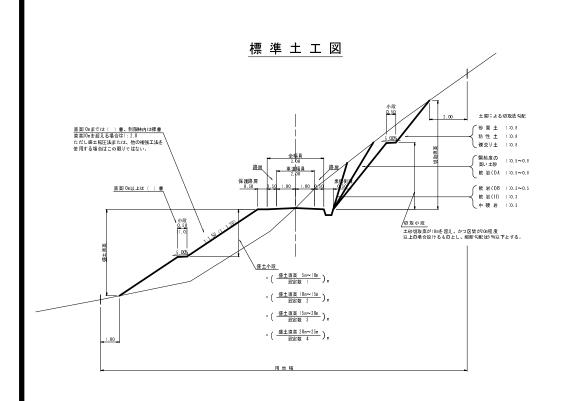


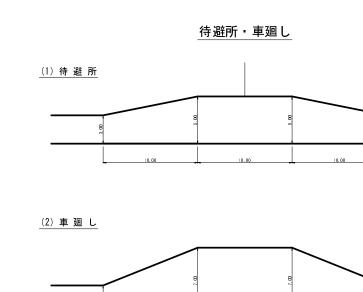

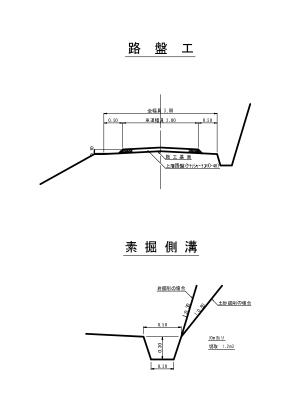

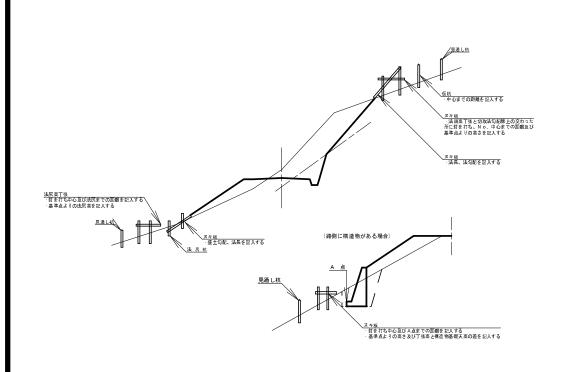



丁 張 図

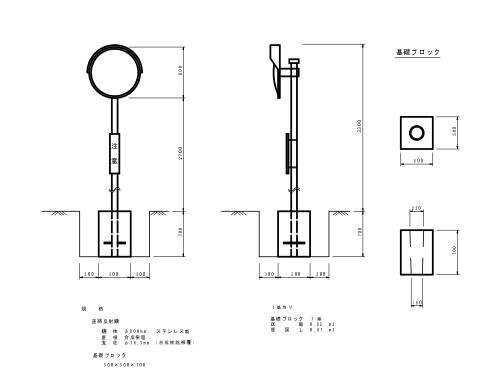


道路反射鏡

路線名	塩谷長谷線 4 エ 区	事 業 名	森林管理	里道開設:	事業
林道区分	森林管理道	級別区分	3級 1	设計速度	2 O km/h
年 度	平成25年度	施工主体	京	丹 波	町
名 称	標準		6	葉中	1 番
施工地	京都府船	計 郡 京 爿	予波町 西河	「内 地	内
縮尺	図示	審査者		設計者	

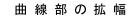

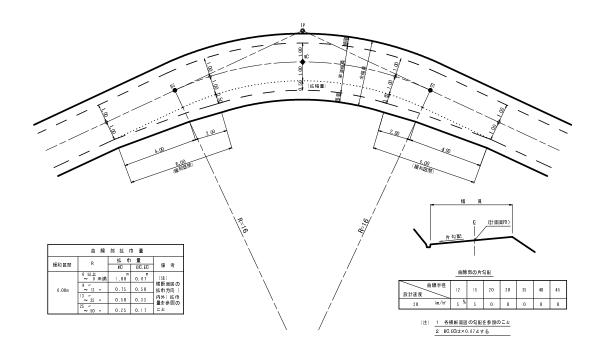


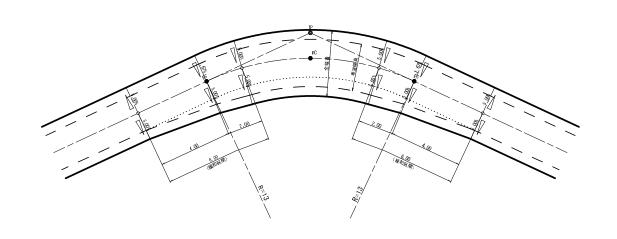

片勾配のすりつけ


背面曲線(S字カーブ)における拡幅緩和区間


背面曲線(S字カーブ)における片勾配のすりつけ

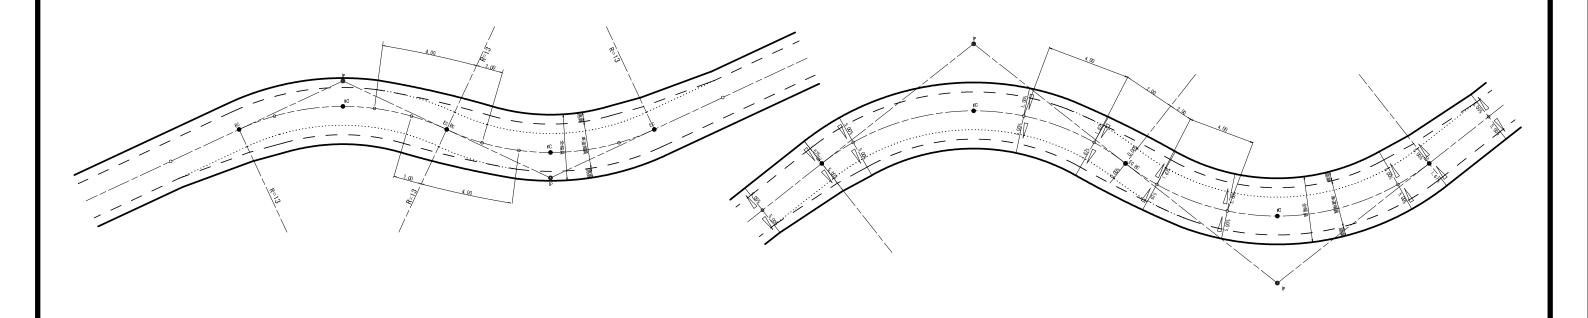


路	線名	塩分長分稼 4 エ 区	事業名	森林管	理道開設	事業
林	道区分	森林管理道	級別区分	3 級	設計速度	2 0 km/h
年	度	平成25年度	施工主体	京	丹 波	⊞Ţ
名	称	標	準 図	6	葉中	2 番
施	工 地	京都府	船井郡京	丹波町 西	河内 地	内
縮	尺	=	審査者		設計者	


防 護 施 設 工

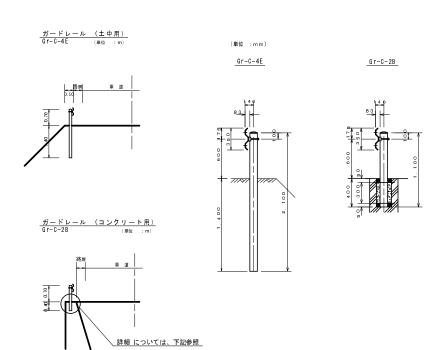

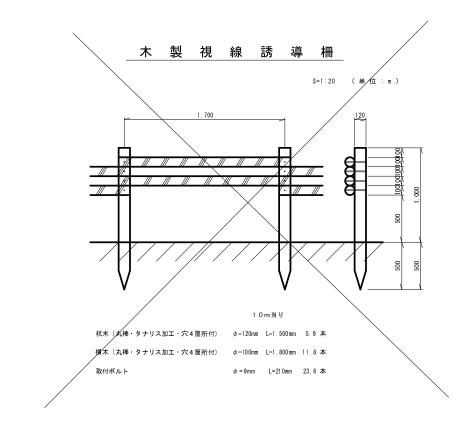


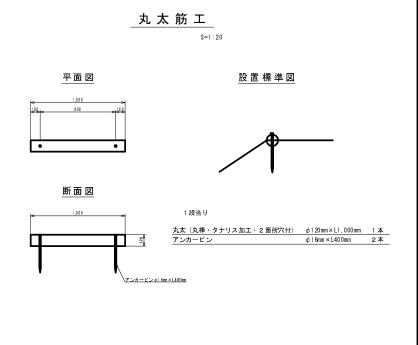

ガードレール基礎 構造物用 Gr-C-2B s=1:10

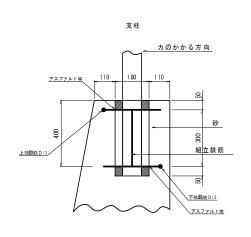




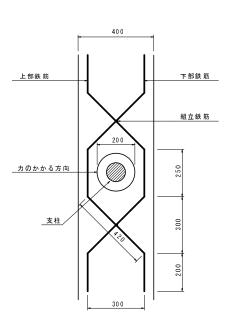

木製フトン籠工標準図 S=1:20


H=0.6m木製フトン籠エ

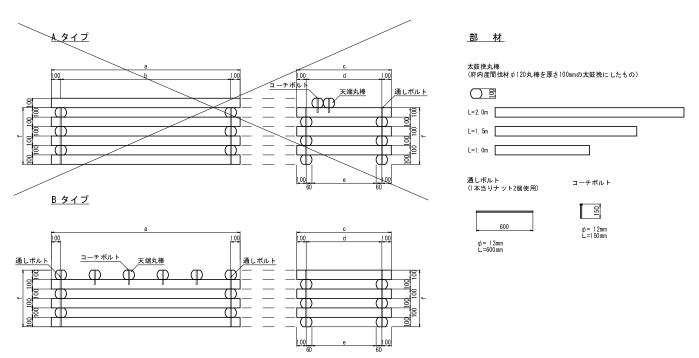


大法 表						
L × W × H	а	b	С	d	е	f
1.00×1.00×0.60	1000	800	1000	800	680	600
1.00×1.50×0.60	1000	800	1500	1300	1180	600
1.00 × 2.00 × 0.60	1000	800	2000	1800	1 680	600
1.50×1.00×0.60	1500	1 30 0	1000	800	680	600
1.50×1.50×0.60	1500	1 30 0	1500	1300	1180	600
1. 50 × 2. 00 × 0. 60	1500	1 30 0	2000	1800	1 680	600
2. 00 × 1. 00 × 0. 60	2000	1 80 0	1000	800	680	600
2. 00 × 1. 50 × 0. 60	2000	1 80 0	1500	1300	1180	600
2 00 × 2 00 × 0 60	20.00	1800	2000	1800	1 680	600

州科衣									10	組当り
名 称	規格・寸法	1.0×1.0 ×0.6		1.0×2.0 ×0.6				2.0×1.0 ×0.6		2.0 × 2.0 × 0.6
太鼓挽丸棒	L=1.0m	120 本	60 本	60 本	60 本	本	本	80 本	本	本
太鼓挽丸棒	L=1.5m		60 本	本	60 本	120 本	60 本	本	60 本	本
太鼓挽丸棒	L=2.0m		本	60 本	本	本	60 本	80 本	60 本	120 本
天端丸棒(10cm太鼓)	L=1.0m	20 (20) 本	20 本	20 本	(30) 本	本	本	(40) 本	本	本
天端丸棒(10cm太鼓)	L=1.5m		20)本	本	20 本	20 (30) 本	20 本	本	(40) 本	本
天端丸棒(10cm太鼓)	L=2.0m		本	(20) 本	本	本	(30) 本	20 本	20 本	20 (40) 本
通しボルト L=0.60m	φ13mm	40 本	40 本	40 本	40 本		40 本	40 本	40 本	40 本
コーチボルト L=0.15m	φ12mm	40 本	40 本	40 本	(60) 本	(60) 本	(60) 本	80)本	(80) 本	(80) 本
栗 石 (鉄線カゴ用)	150~ 200mm	2.77 (2.31) m ³	4.81 (4.01) m ²	6.85 (5.71) m ²	(4.81 (4.01) m ²	8.35 (6.96) m ²	(9, 91) m ²	6.85 (5.71) m ²	(9.91) m ²	(16.93 (14.11) m ³
								()内はBタ	イプ数量

路線名	塩谷長谷線 事業名	森林管理道開設事業
林道区分	森林管理道 級別区分	3級 設計速度 2.0 km/h
年 度	平成25年度 施工主体	京 丹 波 町
名 称	標準図	6 葉中 3 番
施工地	京都府船井郡京	丹波町 西河内 地内
縮尺	図 示 審査者	設計者

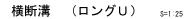


___PU434型___(単位:mm)

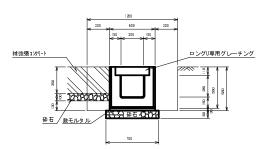


材料表		
ブレキャスト側溝		(10.0m当り)
ロングロ	PU 43 4-T 25	2.5個
数モルタル	1:3	0.18m3
砕石	t =0.10	7.00m2
ロングU専用グレーチング	ゴム付995×438×110	10枚
	参考重量 L=4.00m	1890kg


土工数量		(10.0m当り)
補強張 無し		
	砕石 有	砕石 無
床掘	7.66 m3	6. 96 m3
埋戻し	3. 48 m3	3. 48 m3
補強張 有り		
	砕石 有	砕石 無
床掘	7.66 m3	6. 96 m3
坦戸!	0 7.8 m3	1 3.8 m3

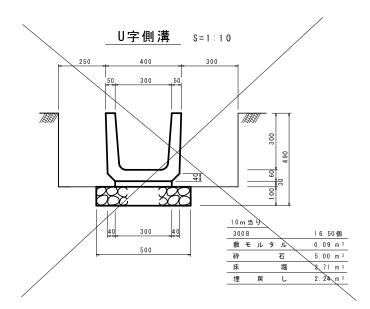

補強張コンクリート sェ1:25

<u>横断溝 (ロングU)</u>(単位:m)

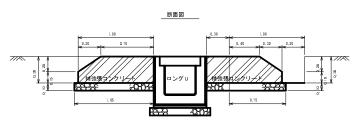

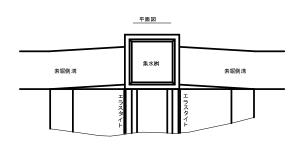

10m 当り	
コンクリート	6.40 m ³
型枠	3.00 _{m²}
エラスタイト	7.00 m²
砕石 (t=0.10)	21.00 m²

 1箇所当り

 端型枠
 1.28 m²

土工数量		(10.0m当り)
	砕石 有	砕石 無
床掘	8.50 m3	7.00 m3
埋戻し	2.70 m3	2.70 m3

集水桝 (分水桝) _{S=1:20}

___600型___(単位:mm)

1020 120 0 0 (運搬 報酬)

0. 63 m² (0. 00)
0. 90 m³ (0. 83)
0. 51 m² (0. 51)


断面図


	l- 11	020	
	300	120	>
BB 4 4 8 8 1 8 1 8 1 8 1 8 1 8 1 8 1 8 1 8	300	110	(道路部則)
B	V = ¥	A	

平面図


集 水 桝 (φ600用)_{S=1:25}


__A 型__

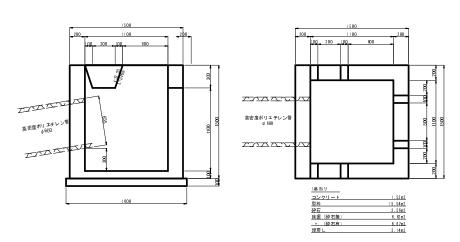

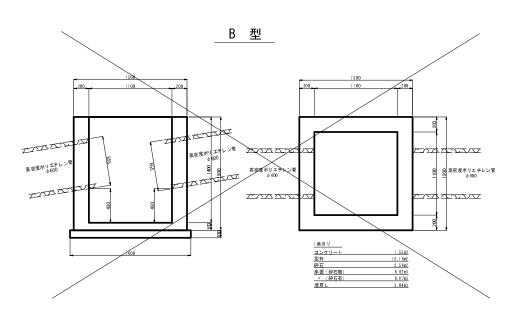

樹脂管伏設基礎工 高密度ポリエチレン管 φ600

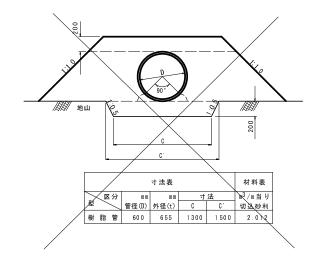


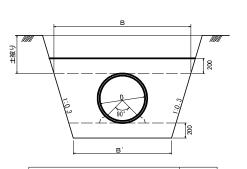


	材料表				
区分	mm	mm		寸法	m3/m当り
1	管径(D)	外径(t)	B.	В	砕 石
脂管	600	655	1 300	1 81 3	1.37

路線名	塩谷長谷線 事業:	名 森林管理道開設事業
林道区分	森林管理道 級別区2	分 3級 設計速度 2.0 km/h
年 度	平成2.5年度 施工主任	京 丹 波 町
名 称	標準図	6 葉中 4 番
施工地	京都府船井郡	京丹波町 西河内 地内
縮尺	図 示 審査:	者 設計者

透水マット及び水抜管

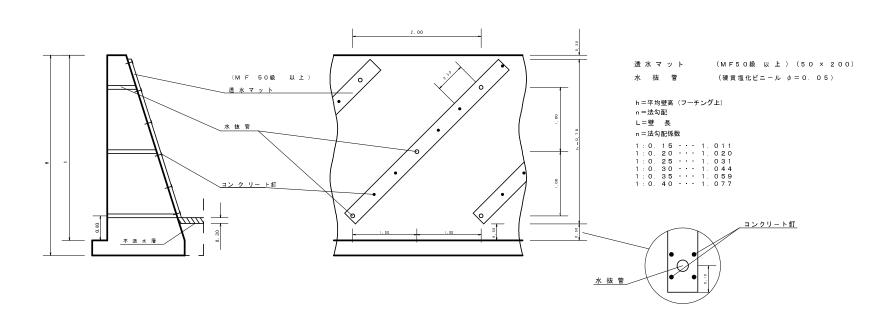


暗 渠 排 水 工

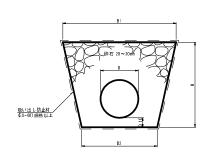


寸法	BI	B2	н		10m当り数量	
径 \	п.			砕石 n ¹	吸い出し防止材 🗗	床堀
φ100	0.40	0.20	0.30	0.8	12.3	0.9
φ2 00	0.60	0.40	0.45	1.9	19.2	2.3

キャットウォークの数量計算

(単位:m)

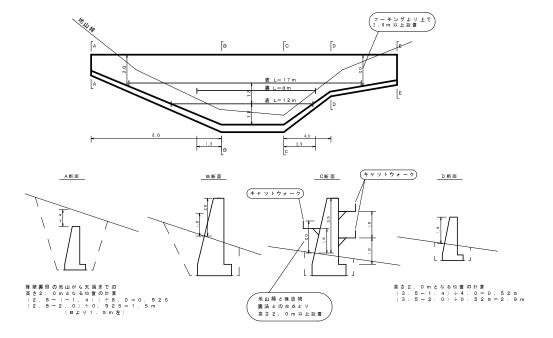


コルゲートφ300半円敷設図

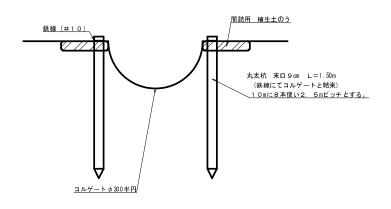

コルゲート固	1 Om当り		
名 称	標準規格	寸 法	数量
丸太杭	末口 9 cm L=1.50 m		8 本
鉄線(#10)	1.2m×8×0.062kg/m		0.60kg
植生土のう	仕上げ (0.5×0.3×0.1)		40 袋

路	線	名	塩 4	子長谷 工	· 線 区	事	業	名	Ā	集市	卡管	理道	開設	事	業	
林	道区	分	森木	木管耳	里道	級	別	区分	3	級		設計	速度	2	0	km/h
年		度	平成	2 5	年度	施	II.	主体			京	丹	波	ĦŢ		
名		称			標	準	送				6	葉「	Þ		5	番
施	I	地		京	都和	新船	井丰	郎 京	丹波町	ij	西	河内	地	内		
縮		尺		_			審	查者				35	計者			

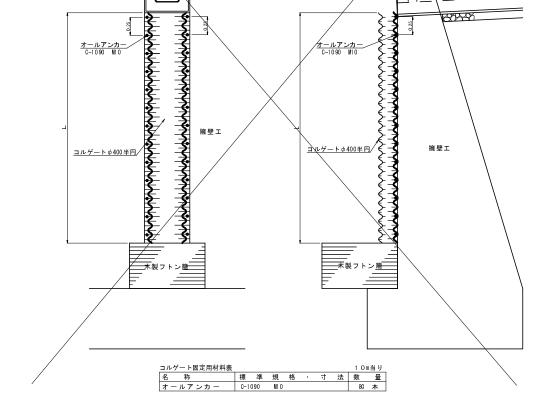

コルゲートφ400半円設置図


側面図

正面図

法 面 保 護 工

種子及び材料配合表


â	ξ :	称	規格	単 位	数 量 100m3当り(20%ロス含む)
肥		料	ロンタイパワフル (15-15-15)	kg	12.00
肥		料	バーディーグリーン	kg	12.00
養	生	材	ロンタイフャイバー	kg	18.00
安	定	剤	ロンタイパウダー#2	kg	0.10
着	色	剤	マラカイトグリーン	kg	適量
			トールフェスク	g	21 2. 40
			クリーピングレッドフェスク	g	104. 40
			ケンタッキーブルーグラス	g	62. 40
種		子	こまつなぎ	g	41 8. 80
			めどはぎ	g	199. 20
			よもぎ	g	69. 60
			種子合計	g	1066.80

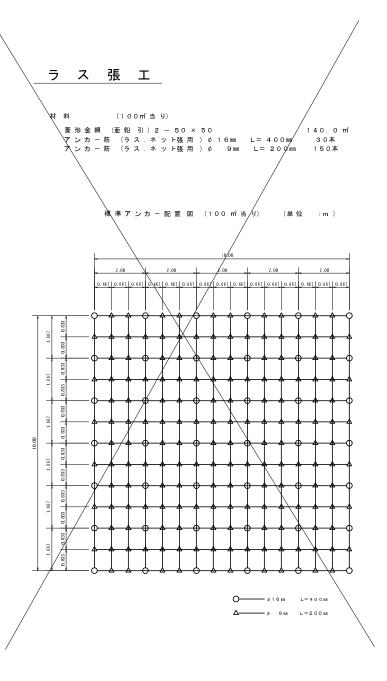


伐採木、根株等整理方法標準図

(単位:m)


○ 伐採木等を整理する際は、20m程度毎に下からあがれる幅を開ける。 ○ 伐採木の上に落ちた土砂の除去、根株の整理については充分に留意する。

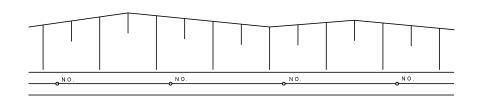

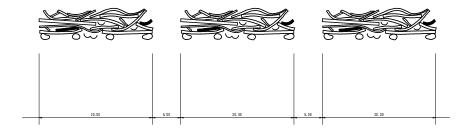

落 石 防 止 柵 エ

正 面 図

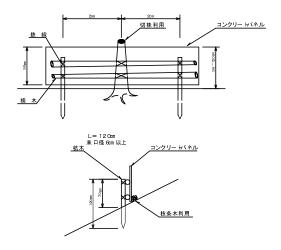

路線名	塩谷長谷線 4 エ 区	事 業 名	森林管	理道開設	事業
林道区分	森林管理道	級別区分	3 級	設計速度	2 0 km/h
年 度	平成25年度	施工主体	京	丹 波	HT
名 称	標	準 図	6	葉中	6 番
施工地	京都府	船井郡京	丹波町 西	河内 地	内
縮尺	-	審査者		設計者	

