



NO. 0~NO. 4+10.000

	10.000
工 種	平成28年度 町 道新水戸 大峠線外道路改良工事
起工番号	28-A37D
路線河川名	町道新水戸東西線
施工箇所	船井郡京丹波町新水戸地内
図面種類	縦断面図
縮尺	V=1:100 H=1:500
図面番号	12 葉 之 内 3

標 準 横 断 面 図(1) S=1:50 (新水戸東西線)

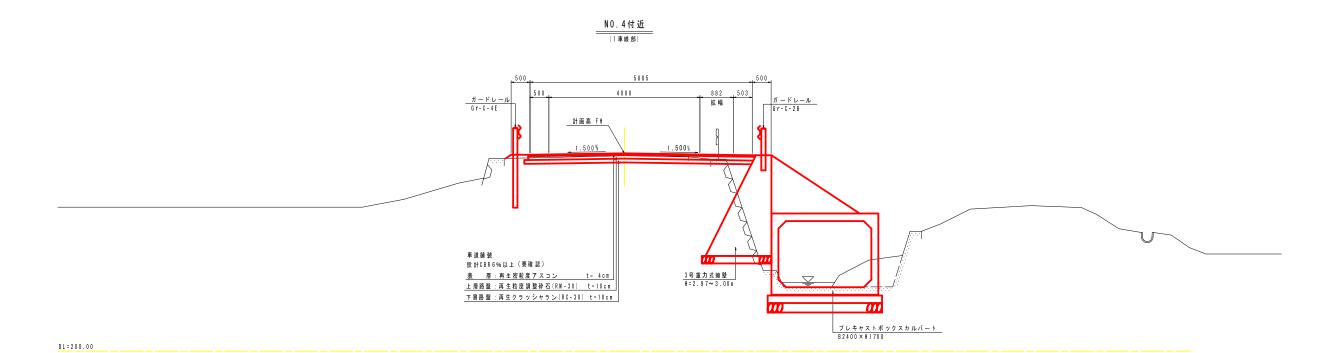

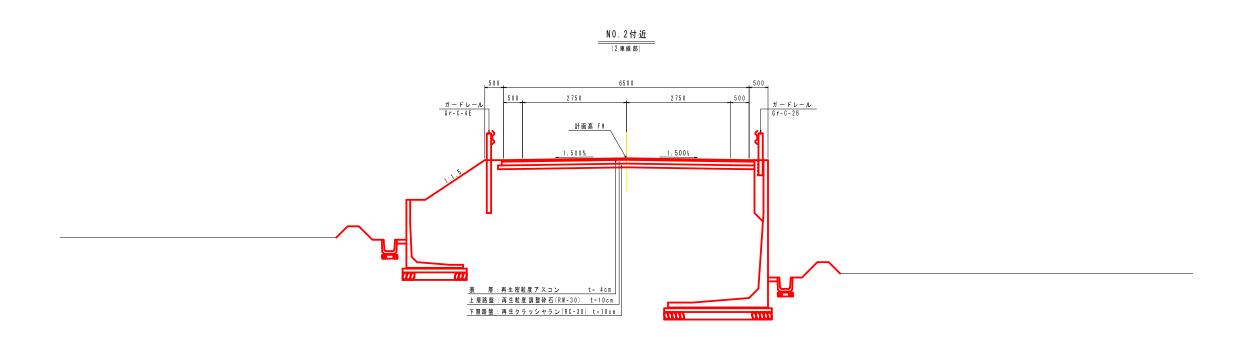

DL = 200.00

工 種	平成28年度 町道新水戸大峠線外道路改良工事
起工番号	28-A37D
路線名河川	町道新水戸東西線
施工箇所	船井郡京丹波町新水戸地内
図面種類	標準横断面図(1)
縮尺	S=1:50
図面番号	12 葉 之 内 4



 BC. 1	(NO.	3+3.	925)
		GH= 20 FH= 20	


_	BC. 1 (NO. 3+3. 925)
_	GH= 20 3, 83 FH= 20 5, 390


横断面図 S=1:100 (新水戸東西線)

EC. 1 (NO	. 4+5. 300)
	GH= 20 5. 1 8 FH= 20 5. 1 84

道路土工					
掘削	オープン掘削	-	mi		
	片切掘削	1.0	m		
表土は ぎとり	厚 さt=20cm	-	m		
路床盛土	4.0≦∥	-	mi		
路体盛土	W < 1 . O	-	m		
	1.0 ≦ ⊪ < 2.5	-	mi		
	2.5 ≦ ⊪ < 4.0	-	mi		
	4.0≦∥	-	m		
付帯盛土		左側		右	(A)
	W < 1 . O	-	mi	-	mi
	1.0 ≦ ⊪ < 2.5	-	m	-	m
法面 整形	盛土法面整形	-	m	-	m
	付帯盛土部	-	m	-	m

舗装工		
車道部		
下層路盤	再生クラッシャラン(RC-30).t=10cm	5.36m
上層路盤	粒度調整砕石(RM-30),t=10cm	5.24m
表層	再 生 密粒 度 アスコン . t = 4 c m	5.17m

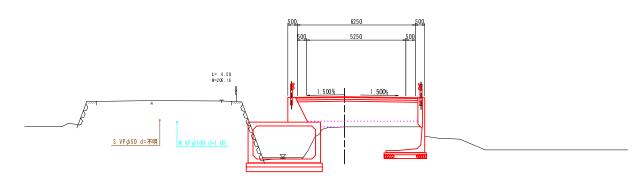

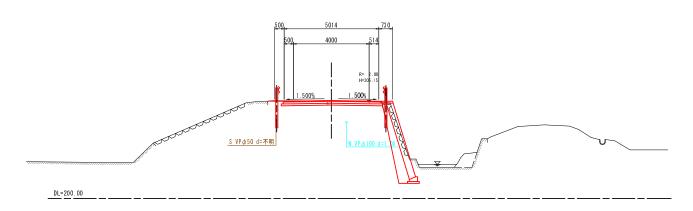

追路工工			
掘削	オーブン掘削	-	mi
	片切掘削	-	mi
路床盛土	4.0≦ ₩	6.2	mi
路体盛土	W < 1.0	-	mi
	1.0≦ ⊪<2.5	0.2	mi
	2.5≦ ⊪<4.0	-	mi
	4.0≦∥	-	mi


DL=200.00

道路土工			
掘削	オープン掘削	-	m
	片切掘削	-	mi
路床盛土	4.0≦ ⊪	6.2	mi
路体盛土	W < 1 . O	-	mi
	1.0 ≦ ⊪ < 2.5	0.2	mi
	2.5 ≦ ⊪ < 4.0	-	mi
	4.0≦ ⊪	-	mi

舗装工					
車道部					5.06
下層路盤	再生クラッシャラン(RC-30).t=10cm	6.44 m			
上層路盤	粒度調整砕石(RM-30), t=10cm	6.49 m			
表層	再生密粒度アスコン.t=4cm	6.53 m	.500.	6299 _500	
	- M	L= 10.00 H=205.16	1,500%	5299 500 	

NO. 4	道路土工	
GH=205.17	掘削	1
FH=205. 235		۲
	表土は ぎとり	Ę
		Ξ

削	オープン掘削	-	m				
	片切掘削	0.	6 m²				
土はぎとり	厚 さt=20cm	-	m				
床盛土	4.0≦∥	-	mi				
体盛土	W < 1.0	-	m				
	1.0≦ ⊪<2.5	-	mi				
	2.5≦ ⊪<4.0	-	mi				
	4.0≦∥	-	m				
帯盛土		左	側	右	側		
	W < 1.0	-	mi		-	m	
	1.0≦ ⊪<2.5	-	m			mi	
面 整形	盛土法面整形	-	m			m	
	付帯盛土部	-	m		-	m	
	-					_	

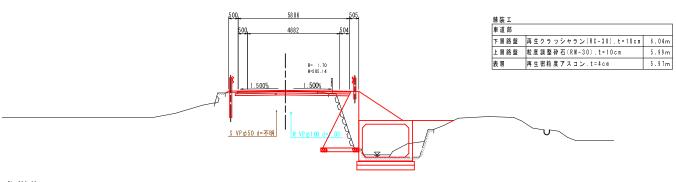


DL=200.00			

NO. 3∼ EC. 1	(NO.4+5.300)
工 種	平成28年度 町道新水戸大峠線外道路改良工事
起工番号	28-A37D
路線名河川名	町道新水戸東西線
施工箇所	船井郡京丹波町新水戸地内
図面種類	横断面図
縮尺	S=1:100
図面番号	12 葉 之 内 5


1号カルバートエ(1)

プレキャストボックスカルバートー般図 新水戸東西線


<u>側面図</u> S=1:100

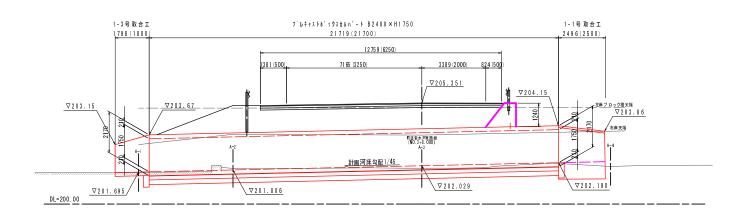



<u>平面図</u> S=1:100

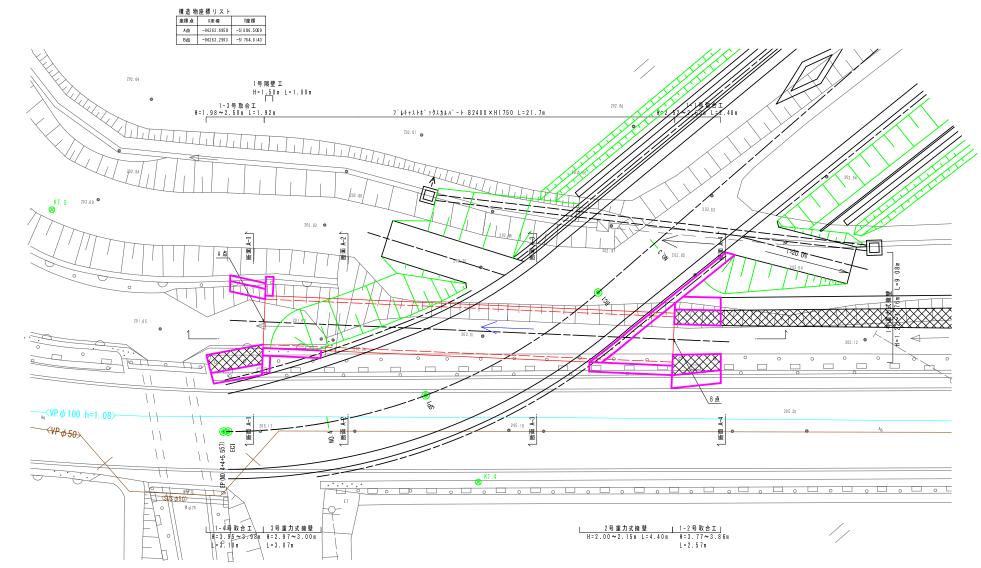


断面図 A-1 GH=201.67 FH=201.695

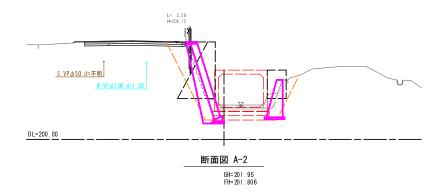

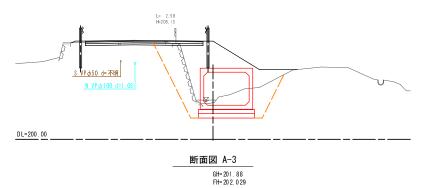

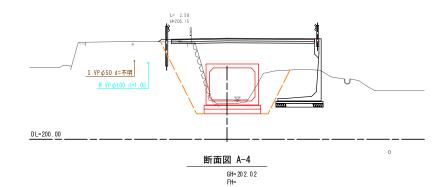

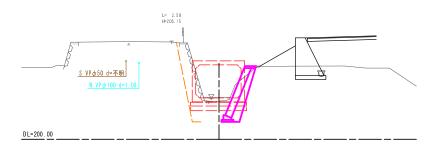

設計条件		
形式	ボックスカルバート	
内空断面	B 2 . 4 0 m × H 1 . 75 m	
活荷重	q = 10.0kN/ m2	
	鉄筋コンクリート	γc = 24.5 kN/ m3
単位 質量	±	γs =19.0kN/ m3
	アスファルト	γa =22.5kN/ m3
使用材料	コンク リート	σck=40 N/mm2
区用和科	鉄筋	SD295A
土圧係数	0.5(静止土圧係数)	
延長	21.70 m	
維断勾配	i = 1 / 45 (2.22%)	
土 被 り	∆ h = 1 . 20 m ~ 1 . 40 m	
水 位	内水位:0.70m	
基礎工	直接基礎	
適用基準	道路土工 カルパー	トエ指針


※地盤反力度77.601 kN/m³以上を確認するものとする。

プレキャスト	- ボックスカルバート- 般図
工 種	平成28年度 町 道新水戸 大峠線 外道路改良工事
起工番号	28-A37D
路線名河川	町道新水戸東西線
施工箇所	船井郡京丹波町新水戸地内
図面種類	1号カルバートエ(1)
縮尺	図示
図面番号	12 葉 之 内 6


1号カルバートエ(2)

プレキャストボックスカルバート割付図 新水戸東西線


側 面 図 S=1:100

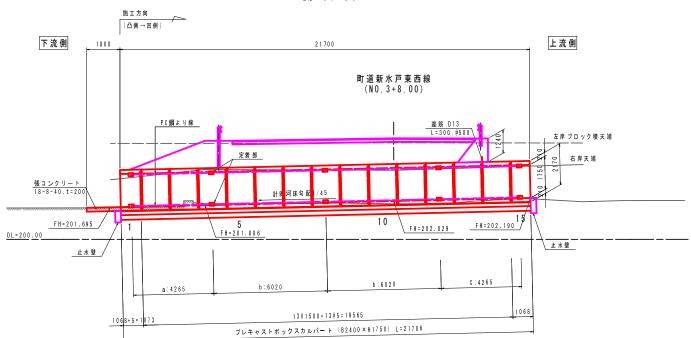


平 面 図 S=1:100

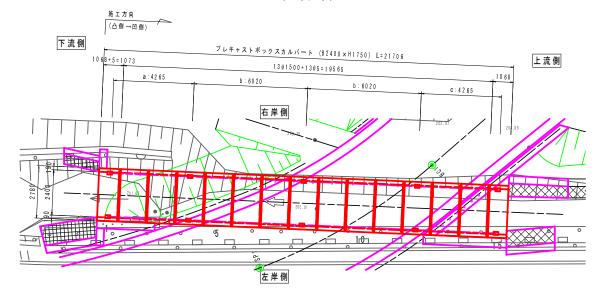


製品数量	表						(全延長当り)
規格	製品	3 長	(пп)	製品番号	個数	質量	抽 要
(B × H)	短辺	中央	長 辺	衣 叫 田 つ	旧双	(kg)	1101 🗴
2400×1750	_	1500	_	2.3.5~7.9~11	8	7170	標準.ダクト
	_	1500	_	4.8.12	3	7170	標準.ダクト.定着
	_	1500	_	13	1	7170	標準、ダクト、インサートn=4(頂版)
	_	1500	_	14	1	7170	標準、ダクト、インサートn=4(頂版)
	_	1068	_	1	- 1	5110	短尺(凸側), ダクト, 定着, インサートn=9(止水壁)
	_	1068	_	15	- 1	5110	短尺(凹側), ダクト, 定着, インサートn=7(止水壁)
				슘 Bt	15		

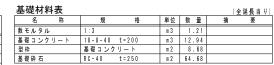


標 準 断 面 図 S=1:30

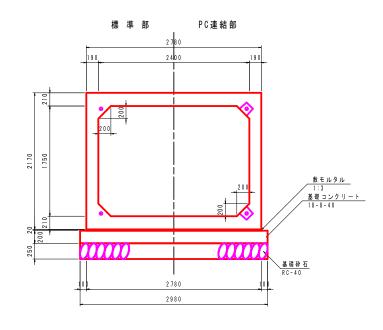

PC縦締め詳細図 s=1:10

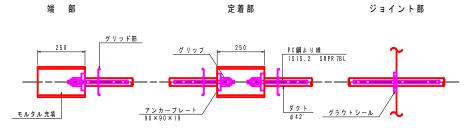

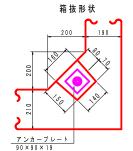


PC縦締め材料表		(4	全延長当り)
名 称	規格	単位	数量
PC鋼より線	1S15.2 SWPR7BL a: 5.490m×4		
(余長含む)	b: 7.250m×8	п	101.200
	c: 5.310 m × 4		
アンカーブレート	90 × 90 × 19	枚	3 2
グリップ	1815.2用	組	3 2
モルタル(箱抜き)	無収 縮	п 3	0.113
グラウトミルク	■C45%以下	п 3	0.093
グラウトシール	φ 60 / 100 × 20 × t	枚	5 6


プレキャスト	・ ポックスカルバート 割付図
工 種	平成28 年度 町 道新水戸 大峠線 外道路改良工事
起工番号	28-A37D
路線名河川名	町道新水戸東西線
施工箇所	船井郡京丹波町新水戸地内
図面種類	1号カルバートエ(2)
縮尺	図示
図面番号	12 葉 之 内 7

1号カルバートエ(3)


止水壁他詳細図 新水戸東西線

止水壁詳細図 S=1:30 (下流側)

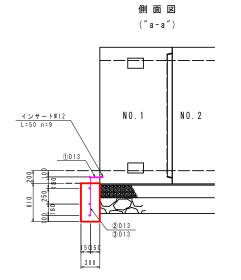

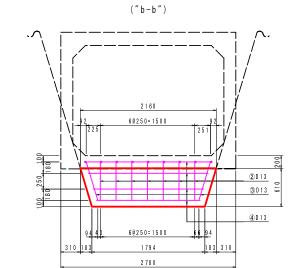

正面図

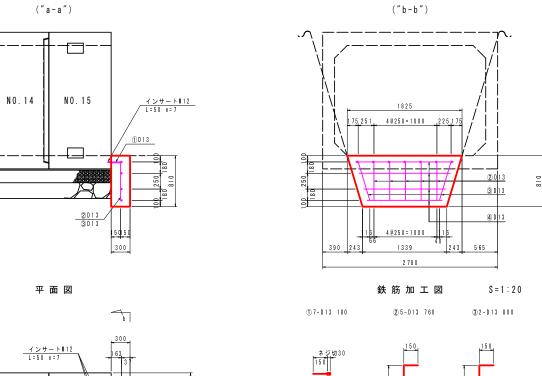


④ 4 - D 1 3 1 3 8 0


止水壁詳細図 S=1:30 (上流側)

300 37, 163 1 2 # - h N12 1 2 50 n = 9 00000 n = 9 000000 n = 9 00000 n = 9 000000 n = 9 00000 n = 9

① D 1 3

平面図

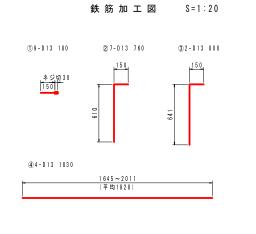

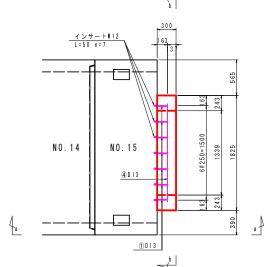


側面図

止水壁材料	表				
名 称	規格	単位	下流側	上流側	合 計
コンクリート	18-8-25	п 3	0.36	0.38	0.74
型枠		п 2	2.79	3.07	5.86
鉄筋	SD345 D13	kg	15.77	12.11	27.88
インサート	■12 (製品埋め込み)	個	9	7	16

頂版重力式擁壁						
名	称	規	格	単位	上流側	
鉄筋		SD345 D1	3	kg	2.39	
インサー	- ト	N12 (製品均	里め込み)	個	8	
※1.コンクリート、型枠等数量は別途計上。						

番号	径	鉄筋長	本数	単位質量	「本当り質量	質量	捕要
M -2	IX.	(пп)	~ **	(kg/m)	(kg/本)	(kg)	JIN 34
下流	側止7	k 壁					
1	D 13	180	9	0.995	0.179	1.61	→ ネジ切
2	D 13	760	7	0.995	0.756	5.29	Г
3	D 13	800	2	0.995	0.796	1.59	Γ
4	D 13	1830	4	0.995	1.821	7.28	—
				小計		15.77	kg
上下	流側」	上水壁					
1	D 13	180	7	0.995	0.179	1.25	→ ネジ切
2	D 13	760	5	0.995	0.756	3.78	Г
3	D 13	800	2	0.995	0.796	1.59	Γ
4	D 13	1380	4	0.995	1.373	5.49	
				小計		12.11	kg
				合 計		27.88	kg
頂版	重力。	式 擁 壁					
1	D 13	300	8	0.995	0.299	2.39	→ ネジ切
				合計		2.39	kg

頂版重力式擁壁詳細図

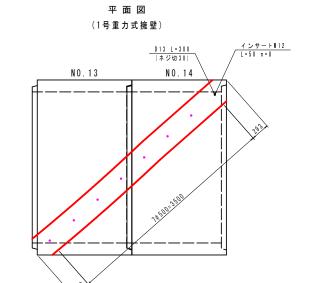

鉄筋加工図 S=1:20



①8-D13 300


正面図

止水壁他詳細	図
工 種	平成28年度 町 道新水戸 大峠線 外道路改良工事
起工番号	28-A37D
路線名河川	町道新水戸東西線
施工箇所	船井郡京丹波町新水戸地内
図面種類	1号カルバートエ(3)
縮尺	図示
図面番号	12 葉 之 内 8


1号カルバートエ(4)

1-1~4号取合工詳細図 新水戸東西線

展開図 (右岸) S=1:50

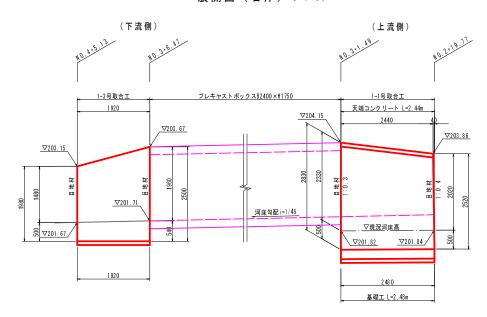



展開図 (左岸) S=1:50

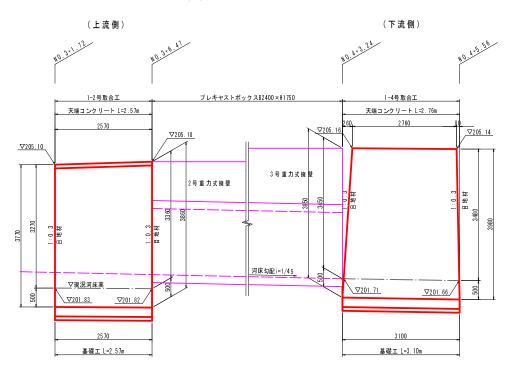

標準断面図 S=1:50

(下流側)

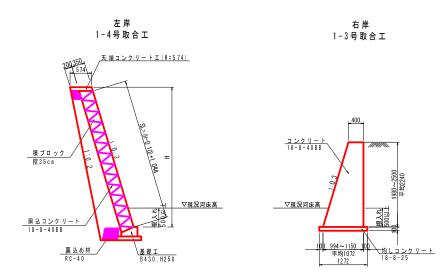

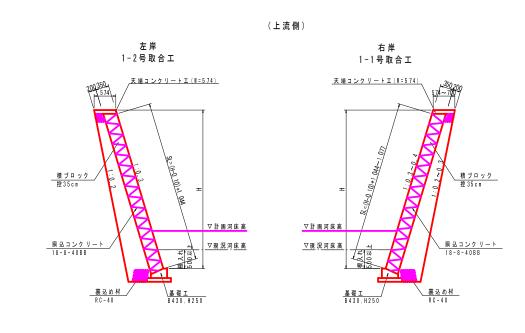

天端コンクリートエ S=1:20

00 700 1	330 J00 基礎コンケリート 18-8-40
-	対しコンケリート 18-8-40.t=10cm

基礎工 S=1:20

B430, H250

1-1~4号取合工詳細図				
工 種	平成28年度 町 道新水戸 大峠線 外道路改良工事			
起工番号	28-A37D			
路線名河川	町道新水戸東西線			
施工箇所	船井郡京丹波町新水戸地内			
図面種類	1号カルバートエ(4)			
縮尺	図示			
図面番号	12 葉 之 内 9			


1号カルバートエ(5)


1~3号重力式擁壁他詳細図 新水戸東西線


_1010~1040 平均1025

1号重力式擁壁(GW-15) s=1:50

2号重力式擁壁(GW-36) s=1:50

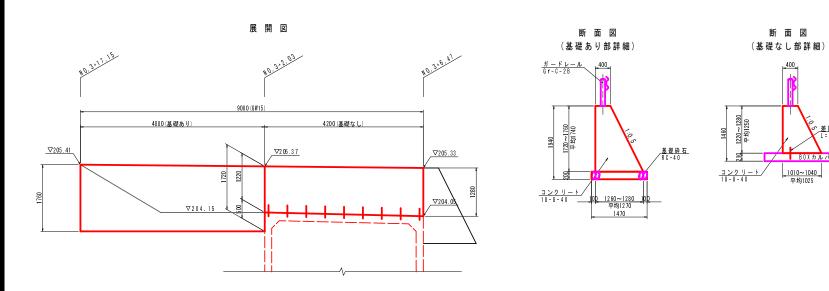

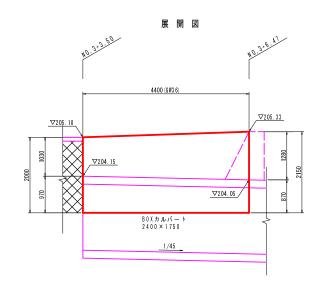


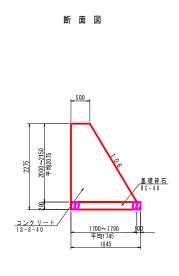


3号重力式擁壁(GW-36) s=1:50

断面図


展開図 ∇205.19 ∇203.74 1/45_

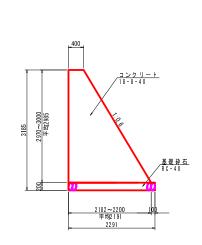

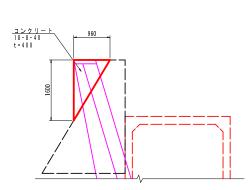

間詰コンクリート詳細部

1号隔壁工 S=1:50

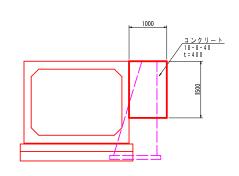


1~3号重 カェ	じ擁壁他 詳細図

・・・・・・・・・・・・・・・・・・・・・・・・・・・・・・・・・・・・・・		
工 種	平成28年度 町 道新水戸 大峠線 外道路改良工事	
起工番号	28-A37D	
路線名河川名	町道新水戸東西線	
施工箇所	船井郡京丹波町新水戸地内	
図面種類	1号カルバートエ(5)	
縮尺	図示	
図面番号	12葉之内10	

構 造 図 (1)

ブロック積擁壁工詳細図

ブロック積工 S=1:50

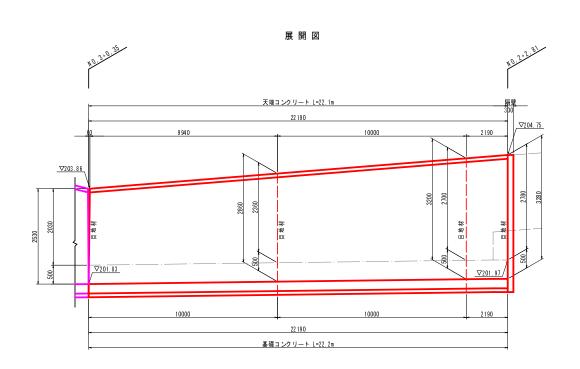



標準断面

天端コンクリートエ S=1:20

W = 700 700 18-8-40

基礎工 S=1:20

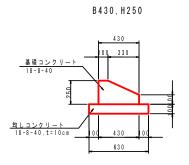

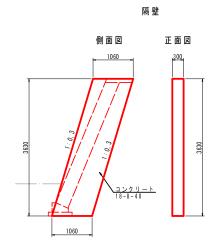



_ブロック積擴 壁 エ詳細 図				
工 種	平成28年度 町 道新水戸 大峠線 外道路改良工事			
起工番号	28-A37D			
路線名河川	町道新水戸東西線			
施工箇所	船井郡京丹波町新水戸地内			
図面種類	構 造 図 (1)			
縮尺	図示			
図面番号	12 葉 之 内 11			


構 造 図 (2)

ガードレール等詳細図

ガードレール (Gr-C-4E) s=1:20

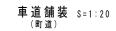

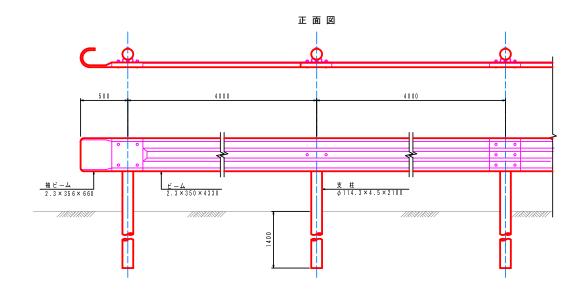

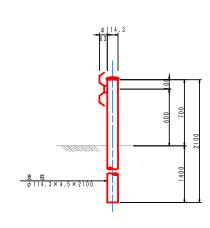



断面図


断面図




ガードレール (Gr-C-2B) s=1:20

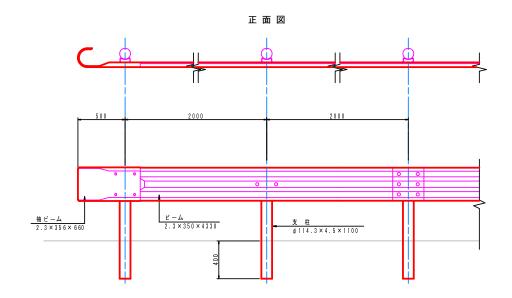

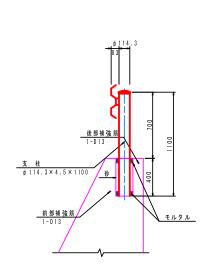

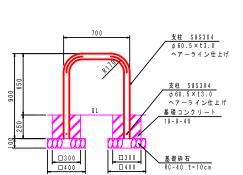

バリカー参考図 S=1:20

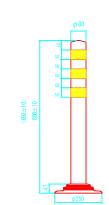

ポストコーン参考図 S=NON SCALE

ガードレール	ノ等詳細 図
工 種	平成28年度 町道新水戸大峠線外道路改良工事
起工番号	28-A37D
路線名河川名	町道新水戸大峠線·町道新水戸東西線
施工箇所	船井郡京丹波町新水戸地内
図面種類	構 造 図 (2)
縮尺	図示
図面番号	12 葉 之内 12