




凡例	
> —	GX形継手
-	GX形継手(ライナ使用)
> —	G-Link
}=	P-Link


※監督員の指示により、試掘を行い既設の水道管の 位置を確認し、工事を行うこと。


位直を確認し、工事を行うこと。				
事業名	30-A46W 平成30年度 水道施設等耐震化事業			
工事名	高岡地区(第1 工区)管路更新工事			
施工箇所	京丹波町 高岡 地内			
図面名称	本設配管詳細図(3)			
縮尺	Non Scale 図面番号 4 / 26			
京丹波町上下水道課				

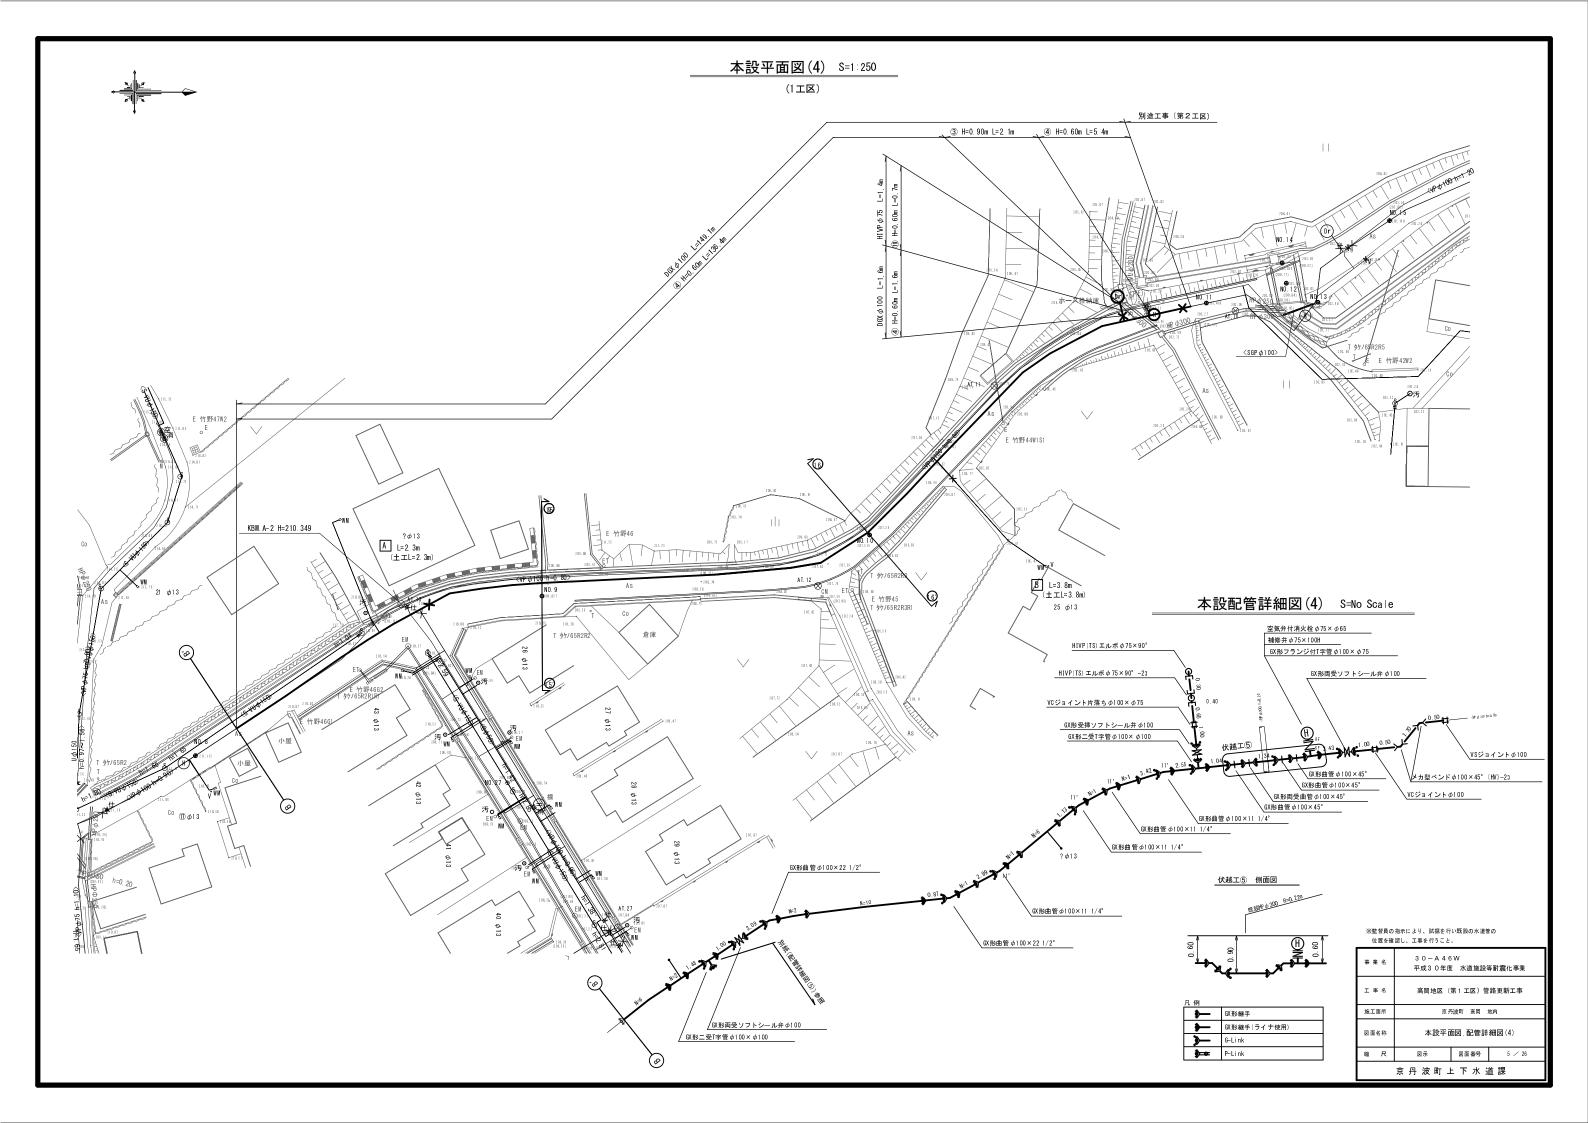

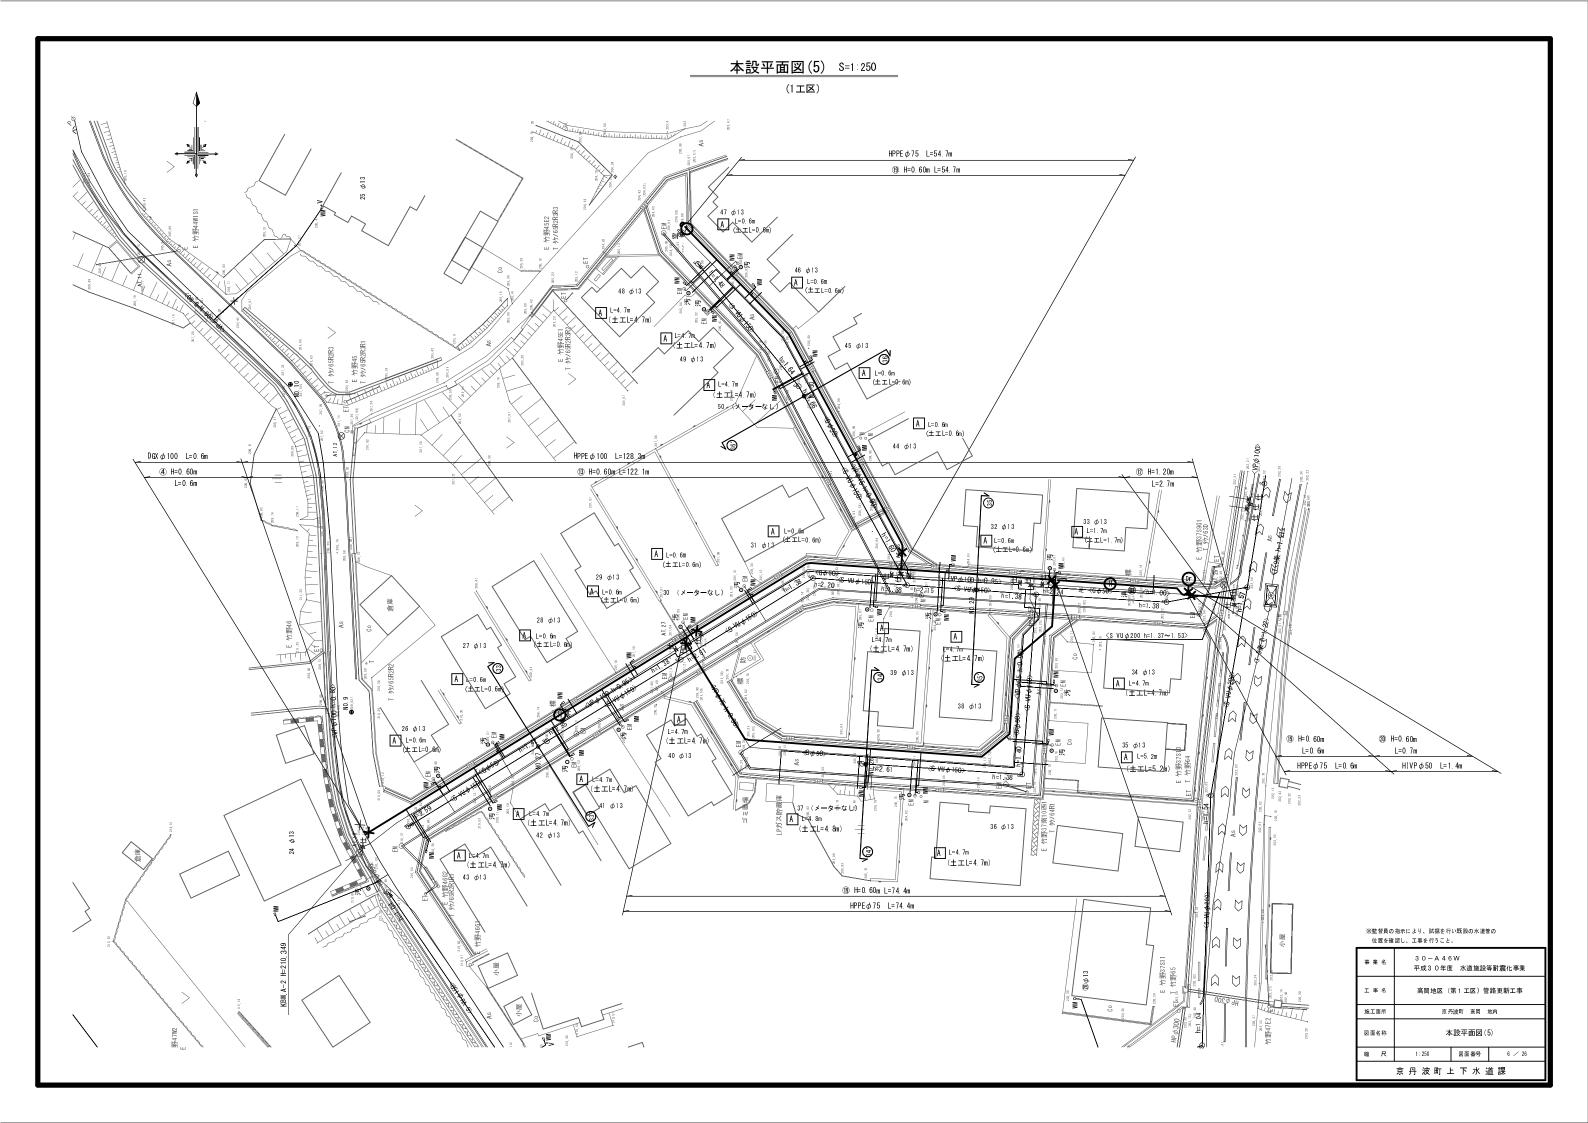

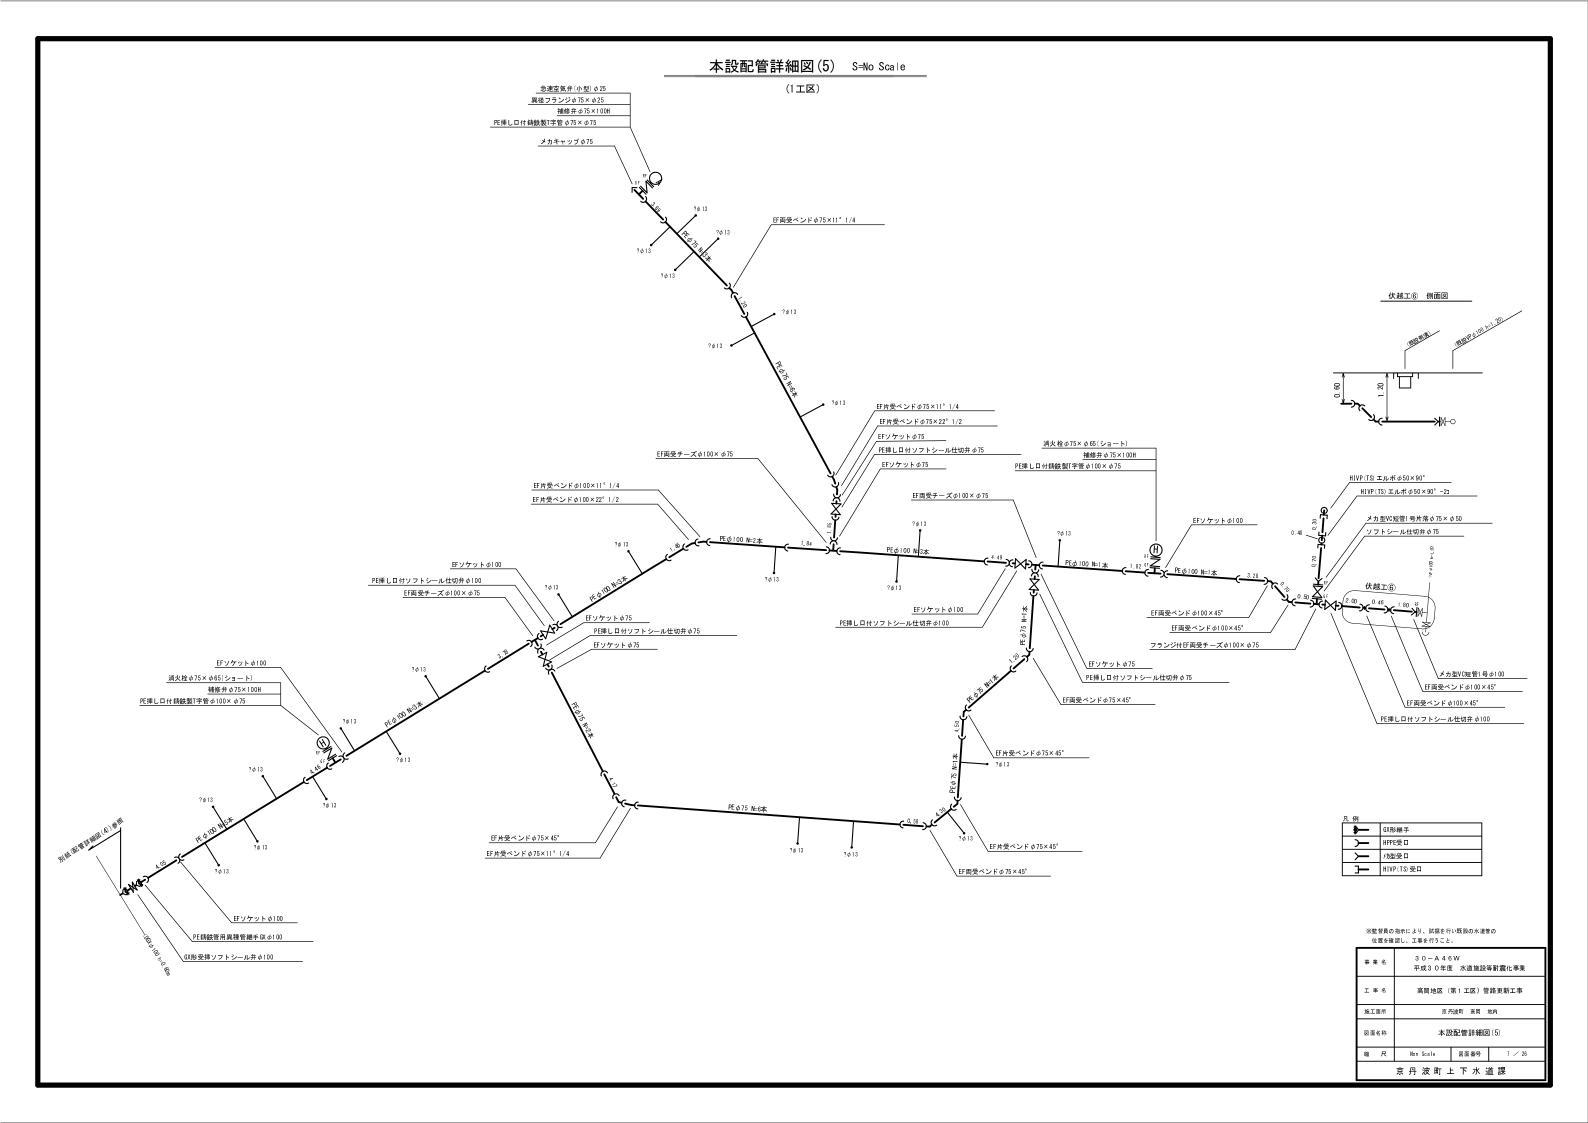

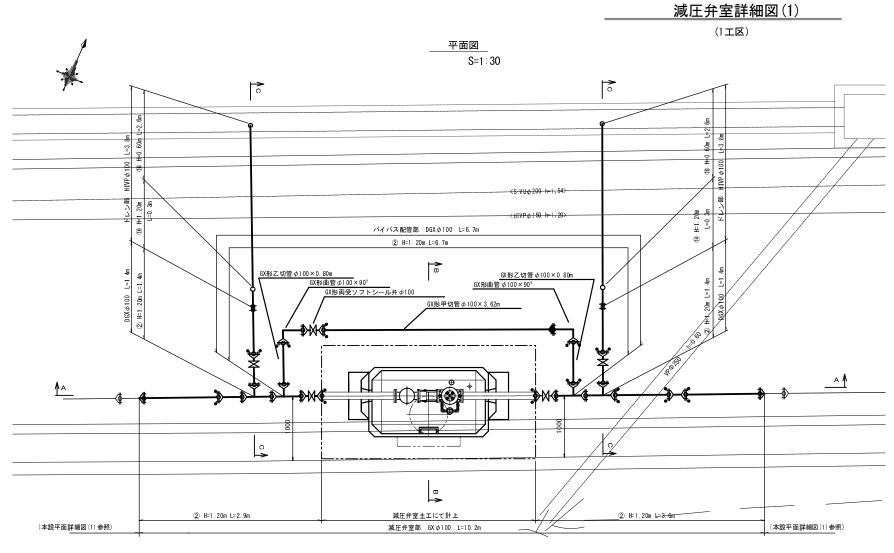


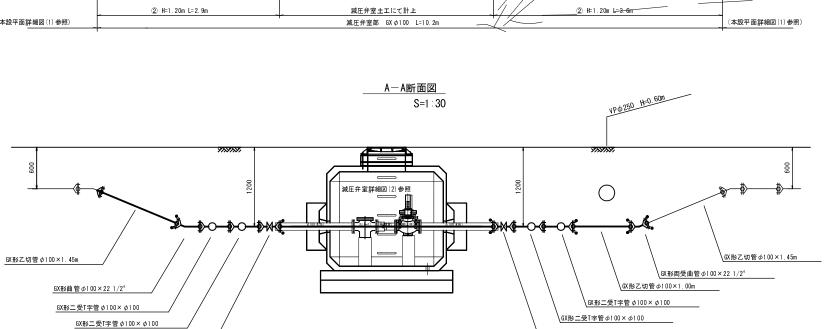


GX形両受ソフトシール弁 ø100

【GX形両受ソフトシール弁 φ100

____B-B断面図 S=1∶50

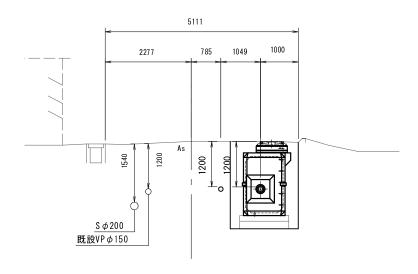

____C一C断面図 S=1∶50

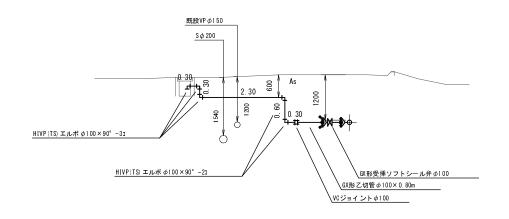

凡例	
>	GX形継手
Ţ	GX形継手(ライナ使用)
	G-L i nk
>	P-L i nk


※減圧弁室据付時、基礎地盤が支持できない軟弱地盤の 場合、監督員と協議の上、地盤改良を検討すること。

事業名	30-A46W 平成30年度 水道施設等耐震化事業			
工事名	高岡地区(第1 工区)管路更新工事			
施工箇所	京丹波町 高岡 地内			
図面名称	減圧弁室詳細図(1)			
縮尺	図示 図面番号 8 / 26			
京丹波町上下水道課				


減圧弁室詳細図(2) S=1:20

(1工区)



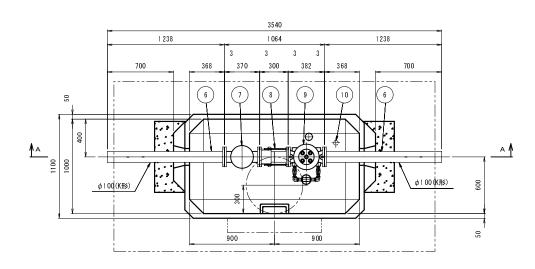

A - A 断面図

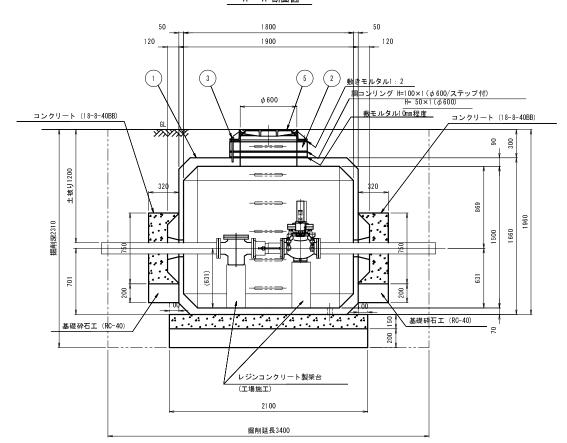

参考図


10	ドレン (防水栓)	塩化ビニル	1	φ 50
9	滅圧弁(小流量対応型)	SC S1 3	1	RBHQM100
8	伸縮管(調整ボルト付)	SUS 30 4	1	EAS100
7	ストレーナ	FCD	1	UAN100
6	片フランジ短管(K 形)	FCD	2	φ 100 × 1240 L
5	マンホール 蓋	FCD	1s	φ 600 (T-25)
4	ステップ	SUS403	5	ポリプロピレン 防錆被覆付
3	調コ ンリング締め付け金具	SS400	1s	
2	調コンリング	セメント コンクリート	2	⊫100 (φ 600 /ステップ付) ⊫50 (φ 600)
1	レジョン弁室	レジン コンクリート	1	DRB-10型
符号	品 名	材料	個数	摘 要

備考

1.フランジ規格-10K
2.弁室、弁類及び配管は工場組立
3.弁類及び弁室は水平に設置のこと
4.(((()))内寸法は参考寸法


土工計算書


名 称	形状寸法	単位	計算式	(計)
As舗装切断工	t=5cm	m	(3.40+1.80) × 2	10.40
As舗装取壊しエ	t=5cm	m2	3.40 × 1.80	6.12
機械掘削工		m3	3.40 × 2.31 × 1.80	14.14
人力床均し		m2	3.40 × 1.80	6.12
			14.14-(1.90 × 1.10 × 1.66+2.10 × 1.30 × 0.35)	
埋戻工	発生土	m3	-(3.40×1.80×0.20)	8.49
残土 処分工	発生土	m3	14. 14–8. 49	5. 65
ガラ処分エ	As	m3	6.12×0.05	0.31
再生粒調砕石				
路盤工	RM-30, t=17cm	m2		6.12
舗装仮復旧工	再生密粒度As t=3cm	m2		6.12
			2.10 × 1.30 × 0.15=0.41	
コンクリートエ	18-8-40BB	m3	0.75×0.75×0.32×2=0.36	0.77
砕石基礎工	t=200, RC-40	m2	2.10 ×1.30+0.32 × 0.75 × 2	3. 21
			(0.75×0.75-(0.118 ² ×π/4)+0.32×0.75×2)×2	
型枠工		m2	+(2.10+1.30) ×0.15×2	3.08

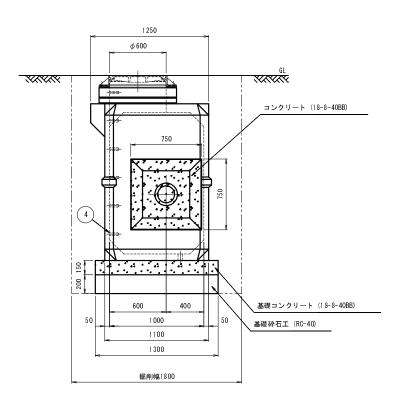

※滅圧弁室振付時、基礎地盤が支持できない軟弱地盤の場合、監督員と協議の上、地盤改良を検討すること。
※製作の際は現地調査の上、寸法等を決定のこと。


事業名	30-A46W 平成30年度 水道施設等耐震化事業			
工事名	高岡地区(第1工区)管路更新工事			
施工箇所	京丹波町 高岡 地内			
図面名称	減圧弁室詳細図(2)			
縮尺	1:20 図面番号 9 / 26			
京丹波町上下水道課				

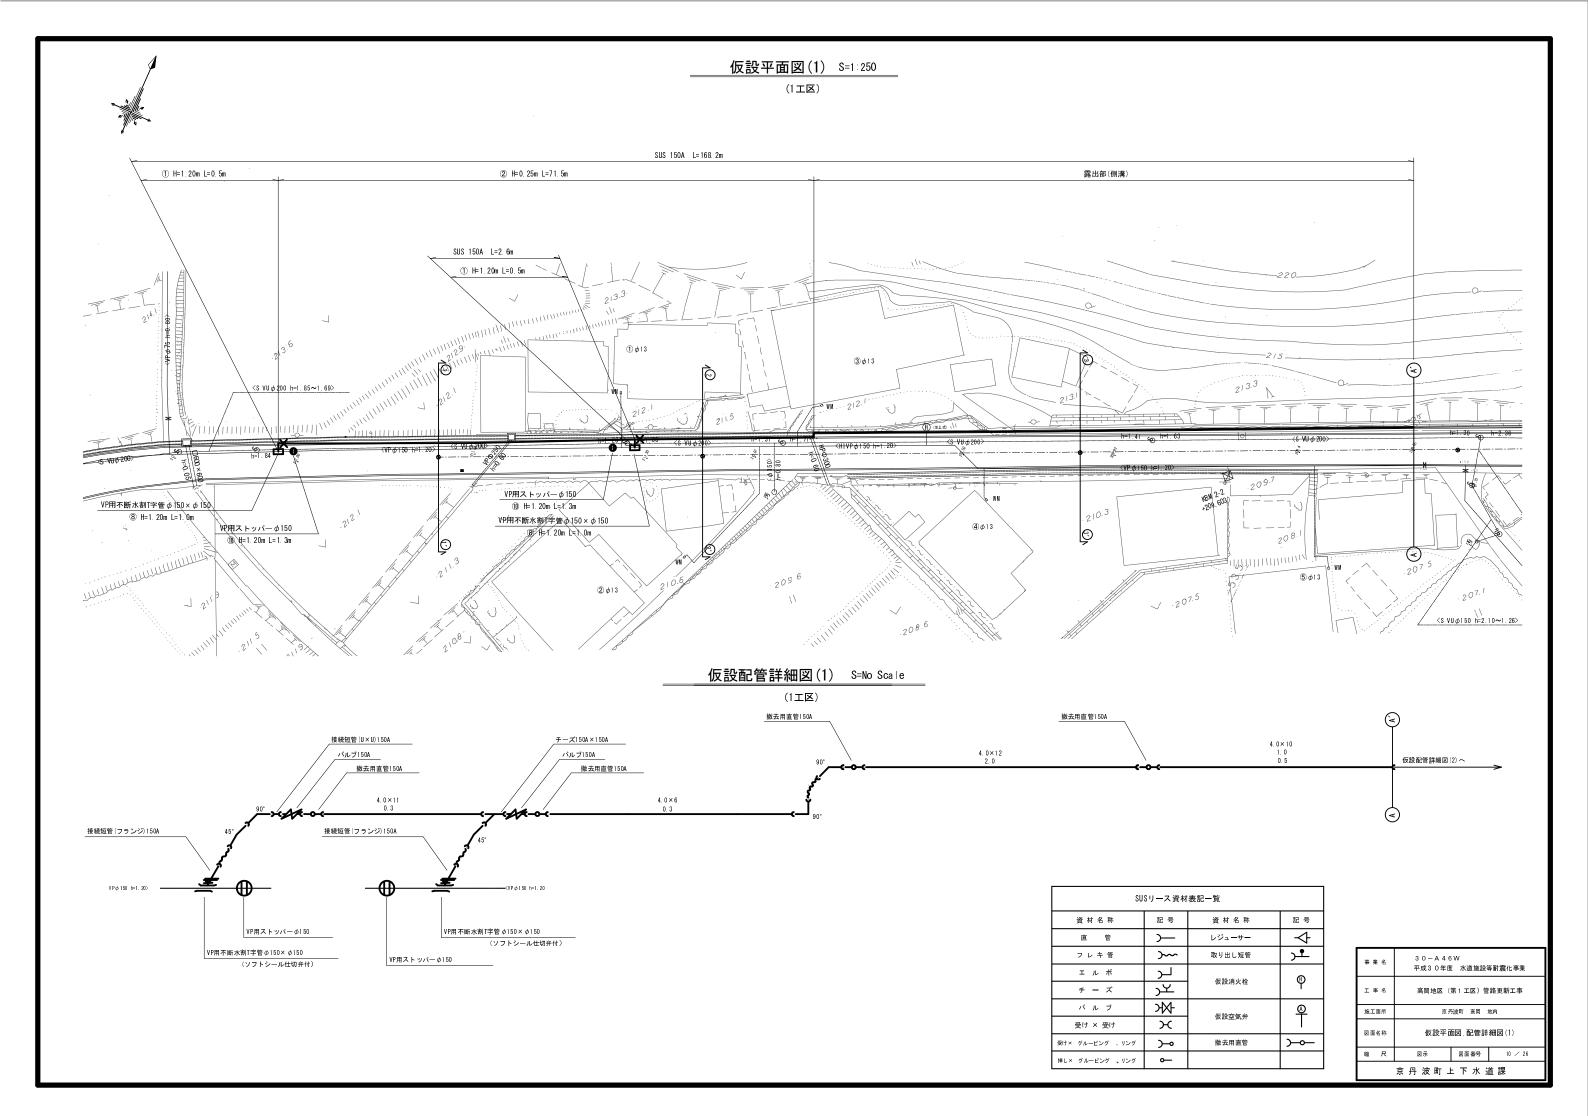

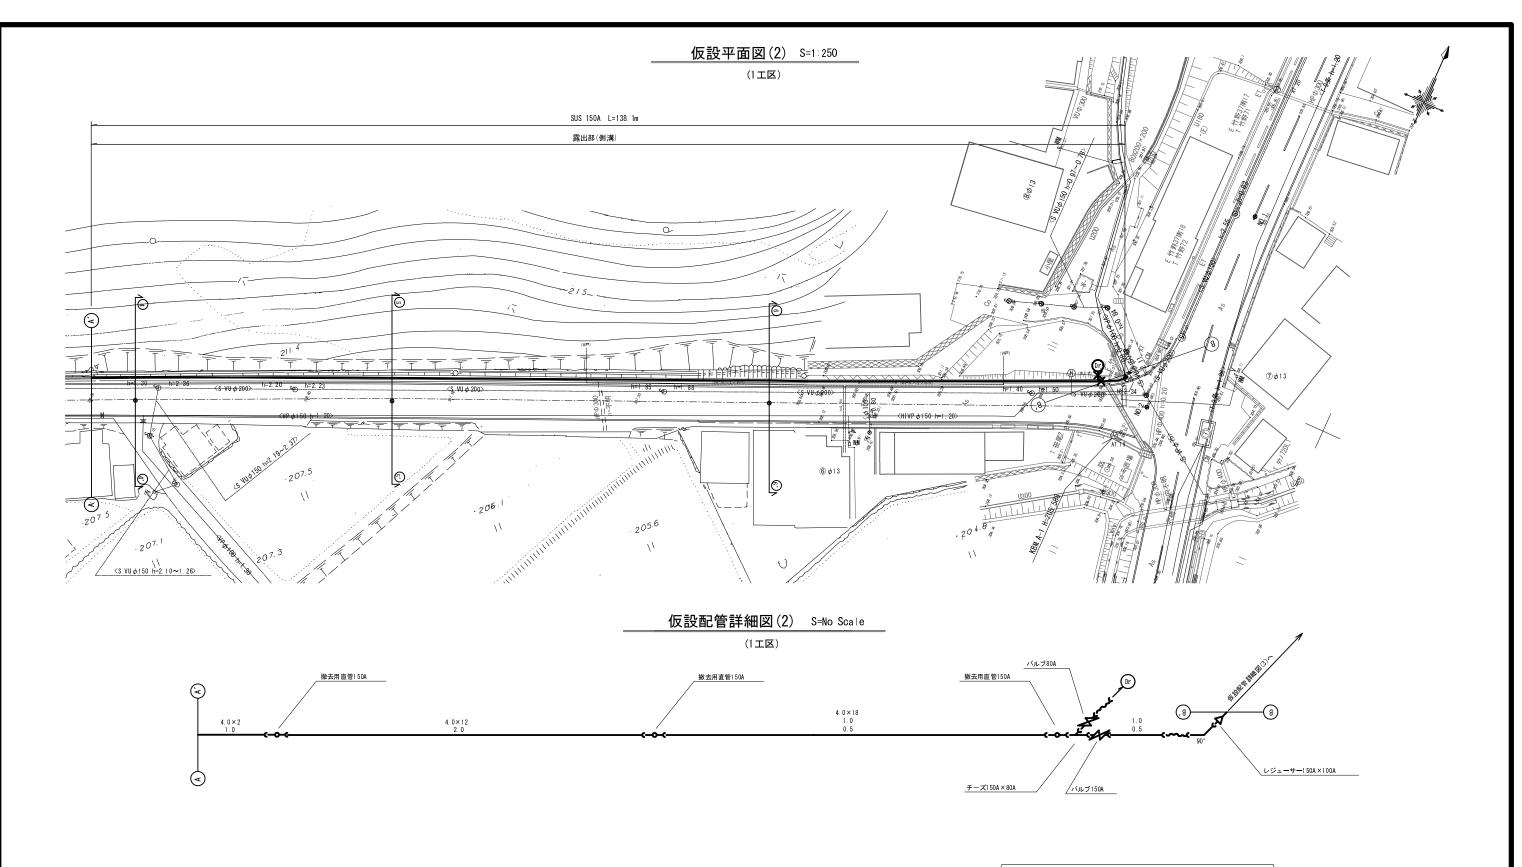


SUSリース資材表記一覧					
資材名称	記号	資材名称	記号		
直 管	—	レジューサー	\rightarrow		
フレキ管	>~~	取り出し短管) <u>•</u>		
エルボ	لر	仮設消火栓	(#)		
≠ −	کر	W 放			
バルブ	Ж	仮設空気弁	<u>®</u>		
受け × 受け	ж	W叔至刘升			
受け× グルーピング 、リング	>⊸	撤去用直管) 		
挿し× グルービング 、リング	о —				

事業名	30一A46W 平成30年度 水道施設等耐震化事業			
工事名	高岡地区(第1工区)管路更新工事			
施工箇所	京丹波町 高岡 地内			
図面名称	仮設平面図,配管詳細図(2)			
縮尺	図示 図面番号 11 / 26			
京丹波町上下水道課				

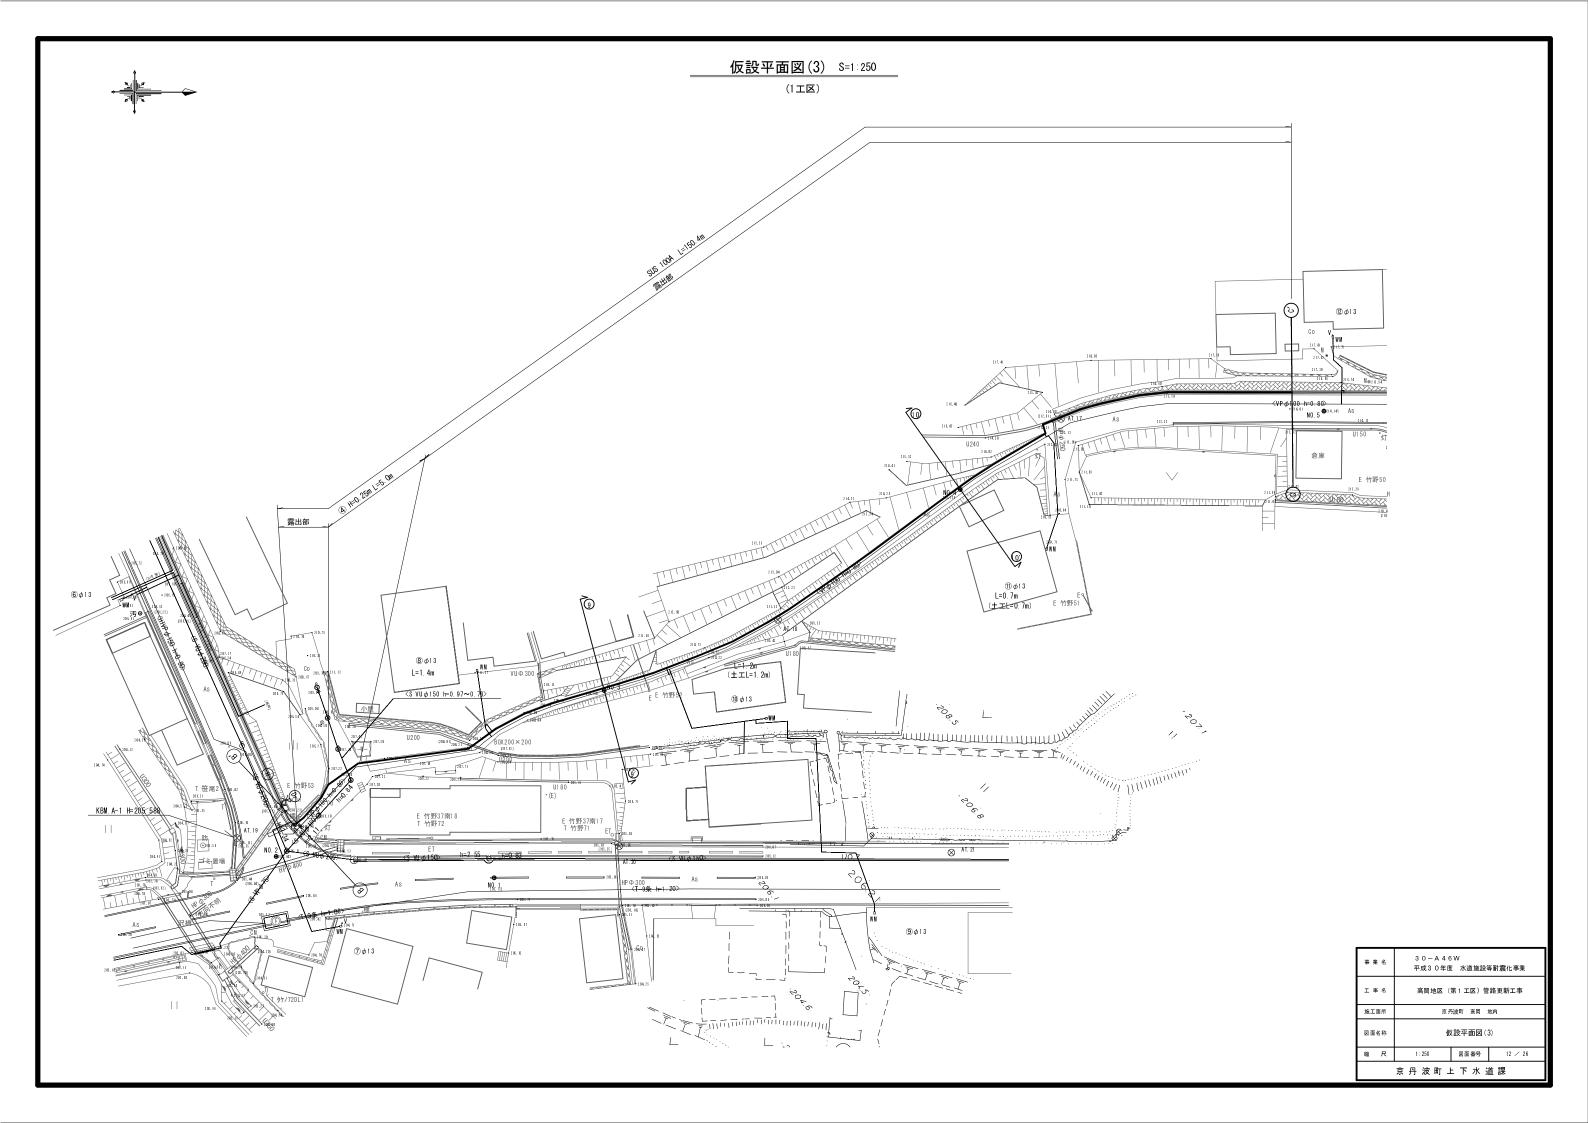


仮設配管詳細図(3) S=No Scale

SUSリース資材表記一覧						
資材名称	記号	記号 資材名称 記号				
直 管	>—	レジューサー	\rightarrow			
フレキ管	>~~	取り出し短管	>♣			
エルボ	لر	仮設消火栓	₩			
チ ー ズ	کر	以政府入住	Y			
バルブ	-KK	仮設空気弁	<u> </u>			
受け × 受け	\mathcal{H}	以放至外				
受け× グルービング 、リング)—0	撤去用直管	→ —			
挿し× グルーピング 、リング	о —					

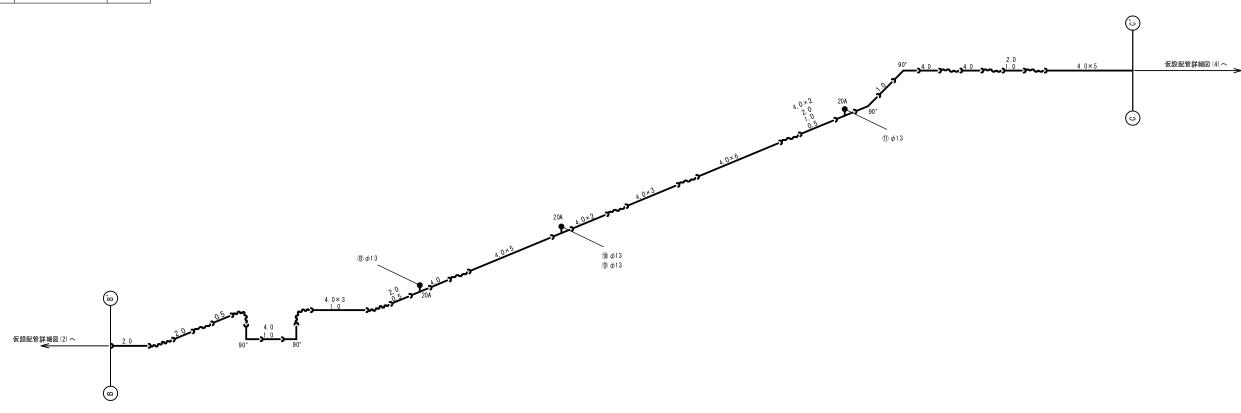


事業名	30一A46W 平成30年度 水道施設等耐震化事業				
工事名	高岡地区(第1 工区)管路更新工事				
施工箇所	京丹波町 高岡 地内				
図面名称	仮設配管詳細図(3)				
縮尺	Non Scale 図面番号 13 / 26				
京丹波町上下水道課					

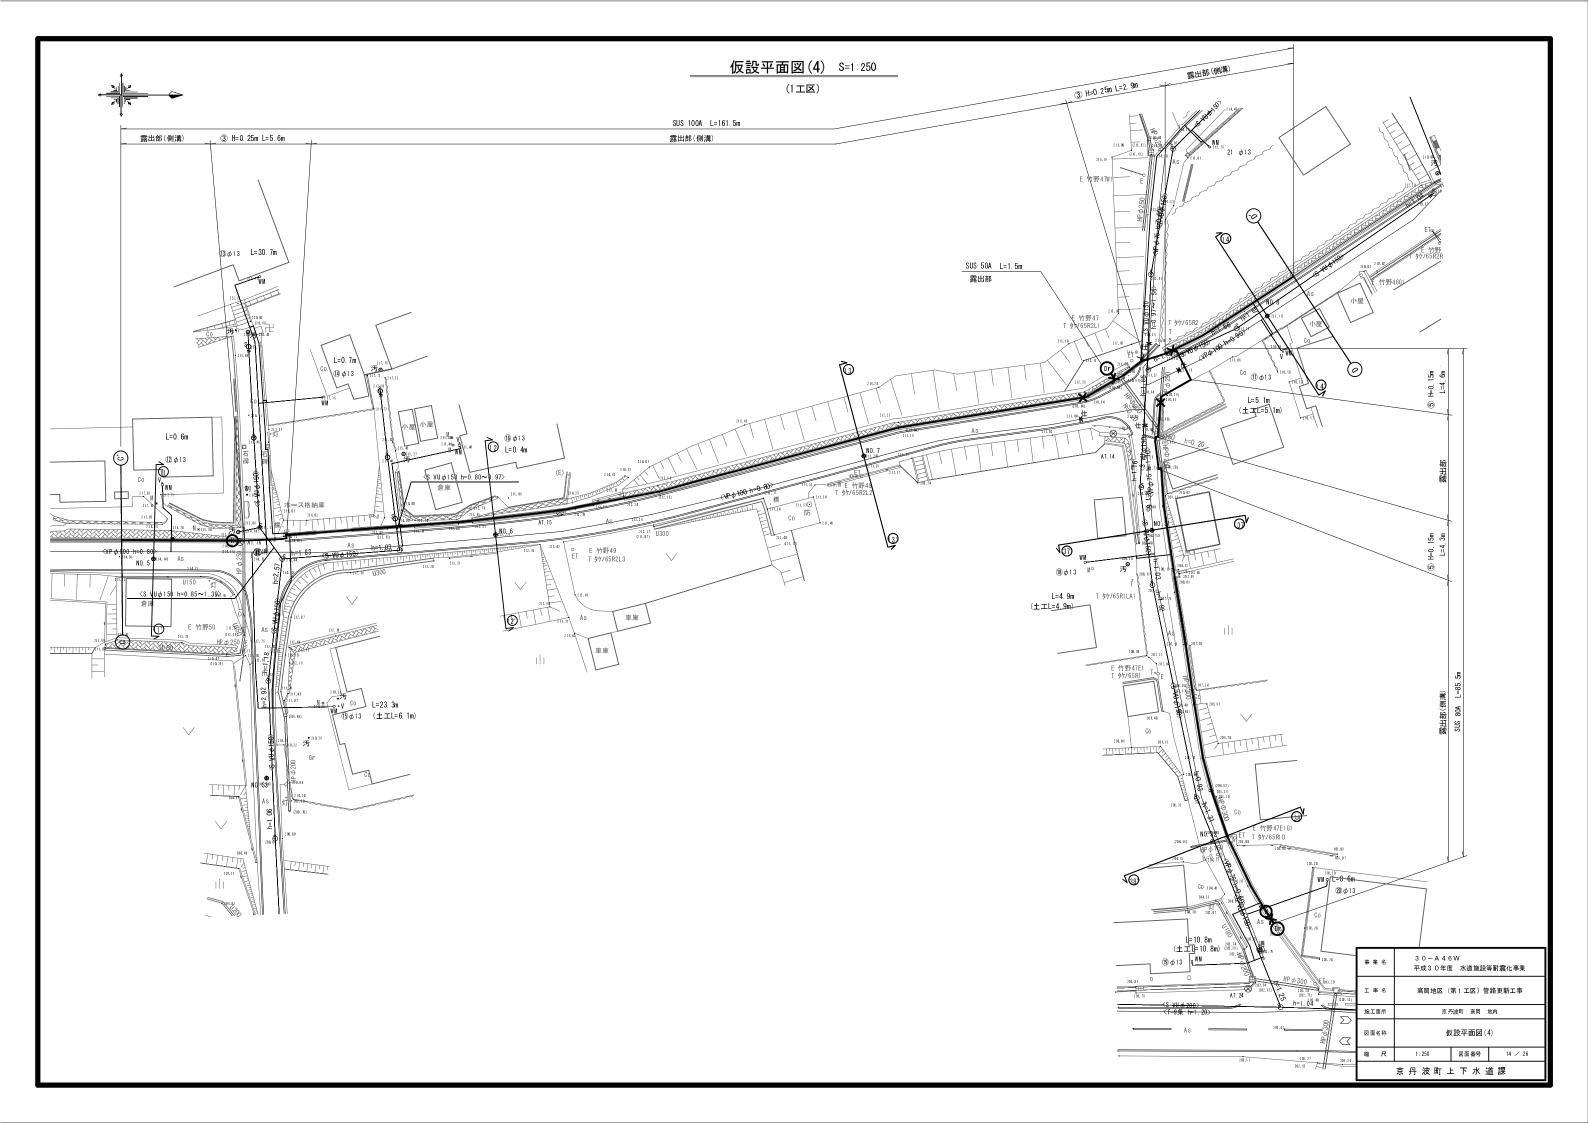


仮設配管詳細図(4) S=No Scale


SUSリース資材表記一覧						
資材名称	記号	記号 資材名称 記号				
直 管	>—	レジューサー	\rightarrow			
フレキ管	>~~	取り出し短管	→			
エルボ	لر	仮設消火栓	₩			
チ ー ズ	کر	W 政府 火 柱	٣			
バルブ	-WK	仮設空気弁	<u>@</u>			
受け × 受け	\mathcal{H}					
受け× グルービング 、リング)—0	撤去用直管)— —			
挿し× グルーピング 、リング	о —					

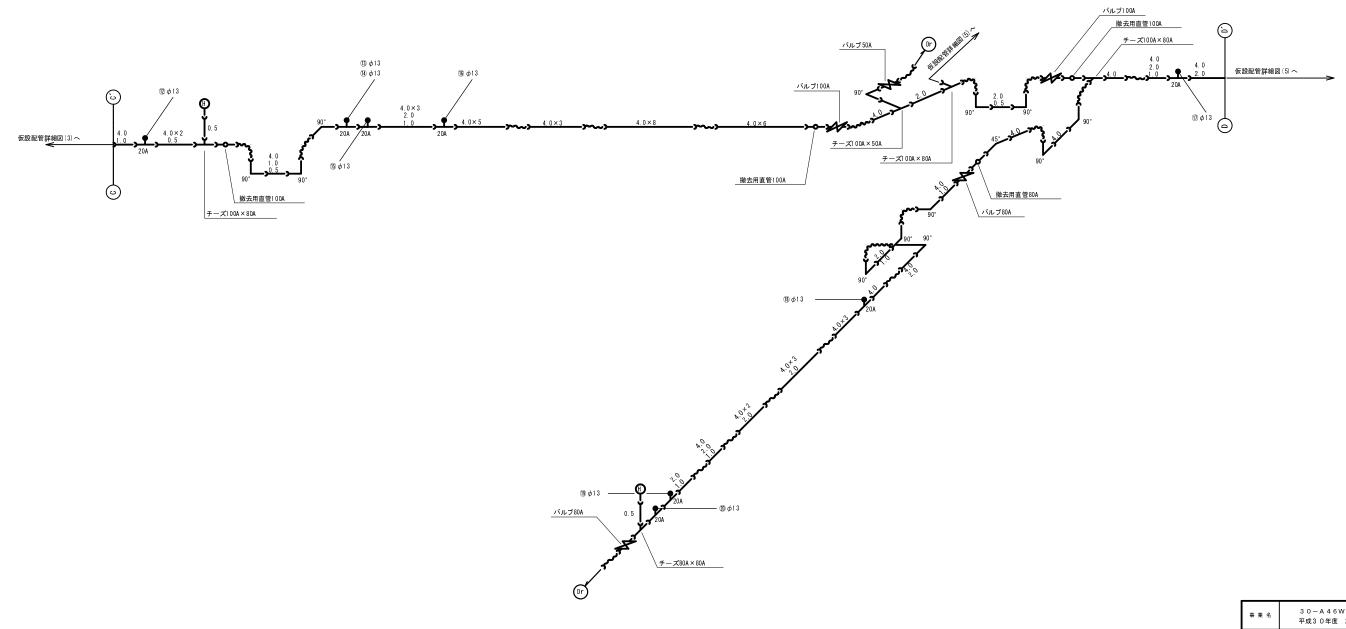

事業名	30-A46 平成30年度		等耐震化事業	
工事名	高岡地区(第1工区)管路更新工事			
施工箇所	施工箇所 京丹波町 高周 地内 図面名称 仮設配管詳細図(4)			
図面名称				
縮尺	Non Scale	図面番号	15 / 26	
京丹波町上下水道課				

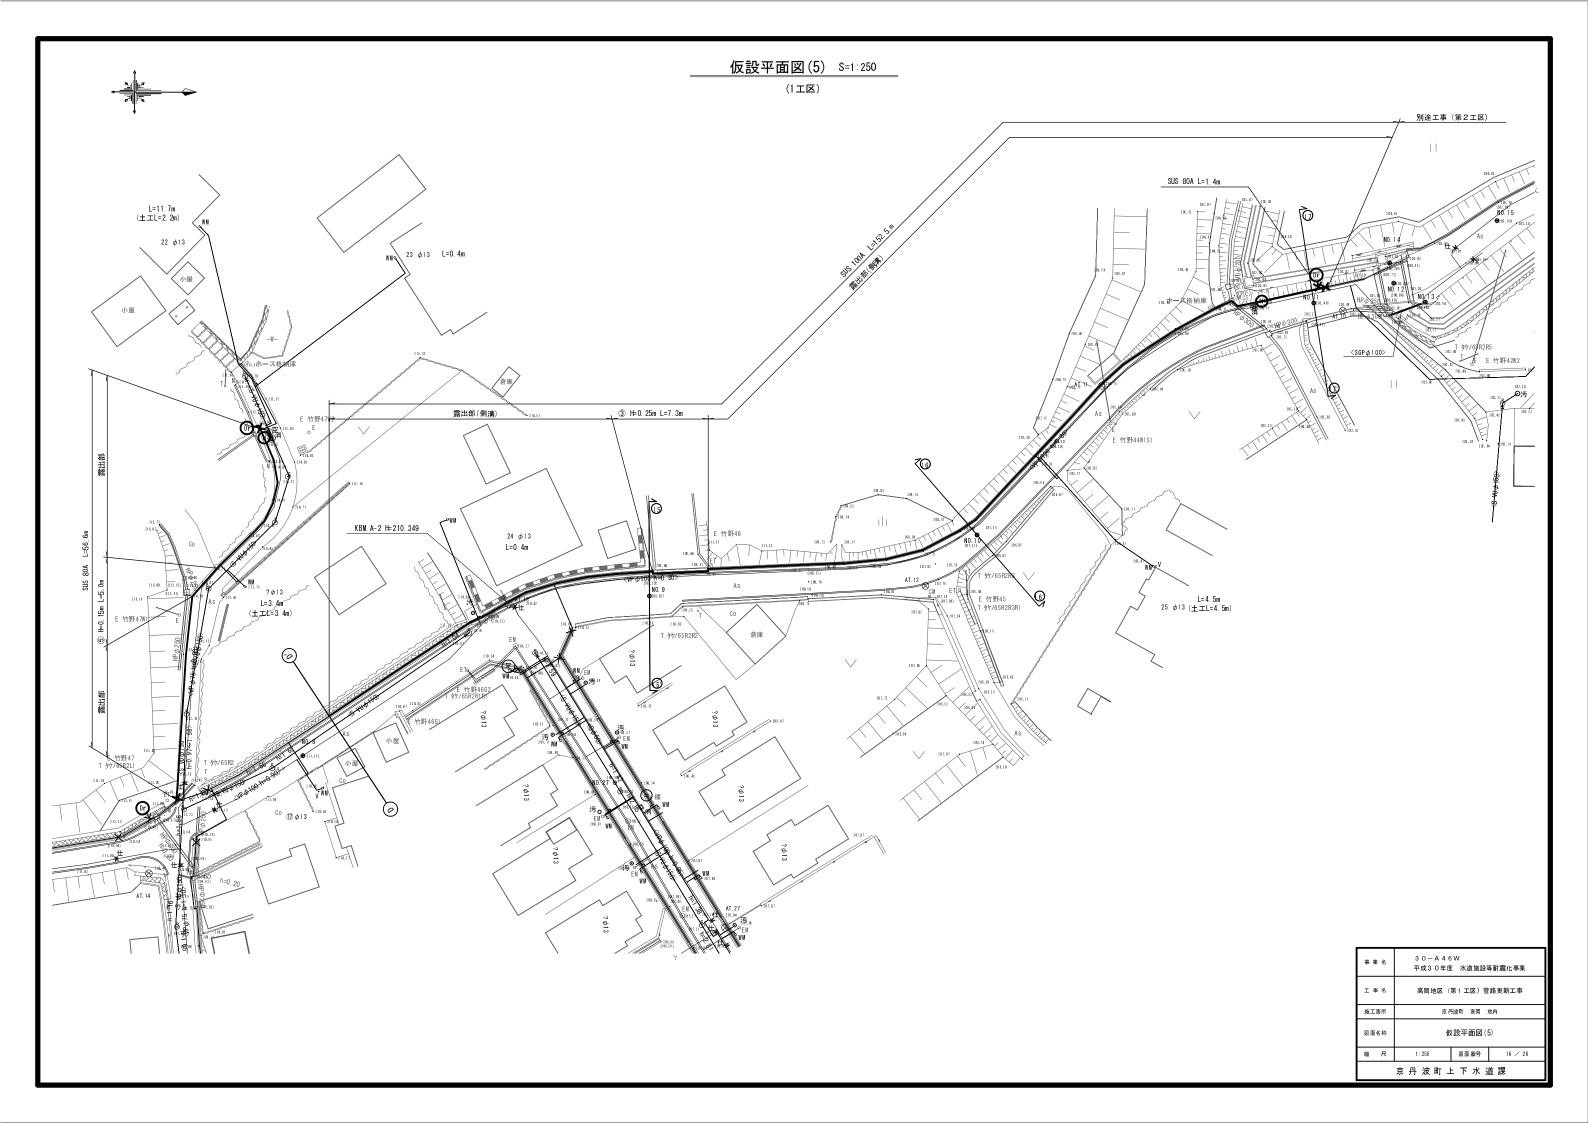


仮設配管詳細図(5) S=No Scale

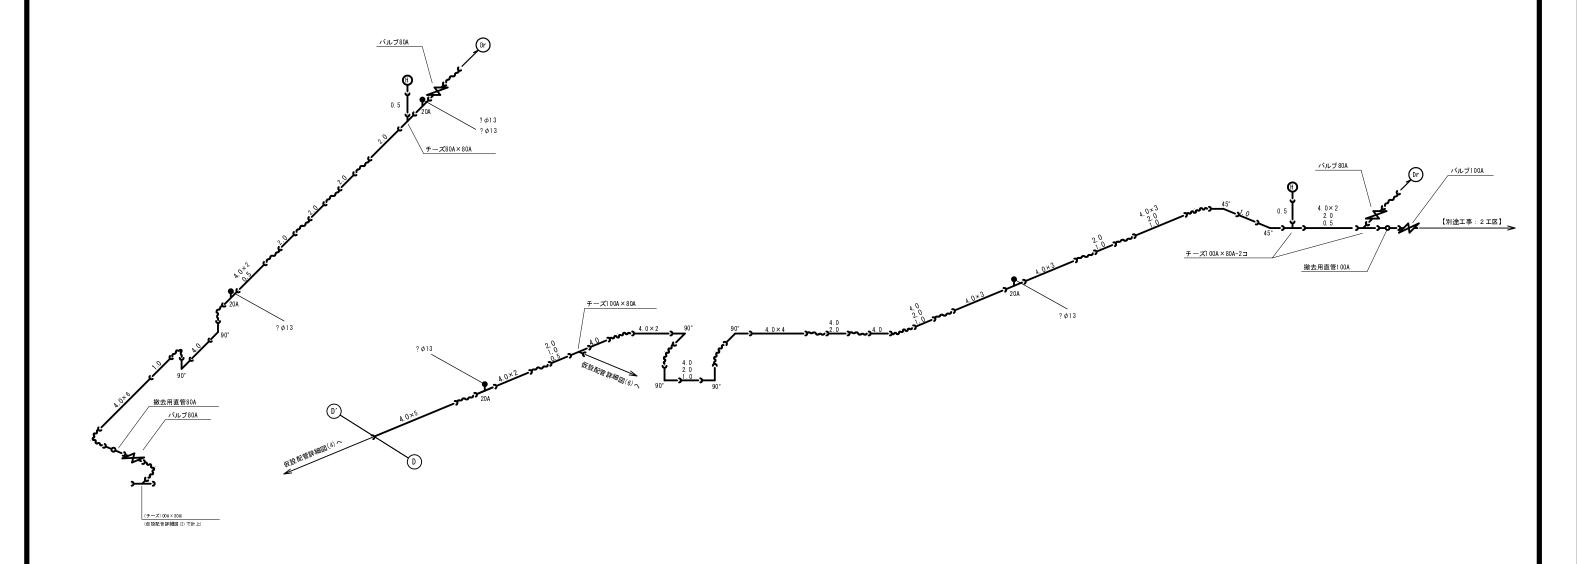


SUSリース資材表記一覧				
資材名称	記号	資材名称	記号	
直 管	>—	レジューサー	\rightarrow	
フレキ管	>~~	取り出し短管	→	
エルボ	لر	仮設消火栓	®	
チ ー ズ	کر	1次款/月久柱	٣	
バルブ	Ж	仮設空気弁	<u> </u>	
受け × 受け	Ж	1 仮設至気井		
受け× グルーピング 、リング)—0	撤去用直管)——	
挿し× グルーピング 、リング	<u>~</u>			


事 業 名 3 0 - A 4 6 W 平成 3 0 年度 水道施設等耐震化事業					
工事名	エ 事 名 高岡地区 (第1 工区) 管路更新工事 施工箇所 京丹波町 高岡 地内 図面名称 仮設配管詳細図 (5)				
施工箇所					
図面名称					
縮尺	Non Scale	図面番号	17 / 26		
京丹波町上下水道課					

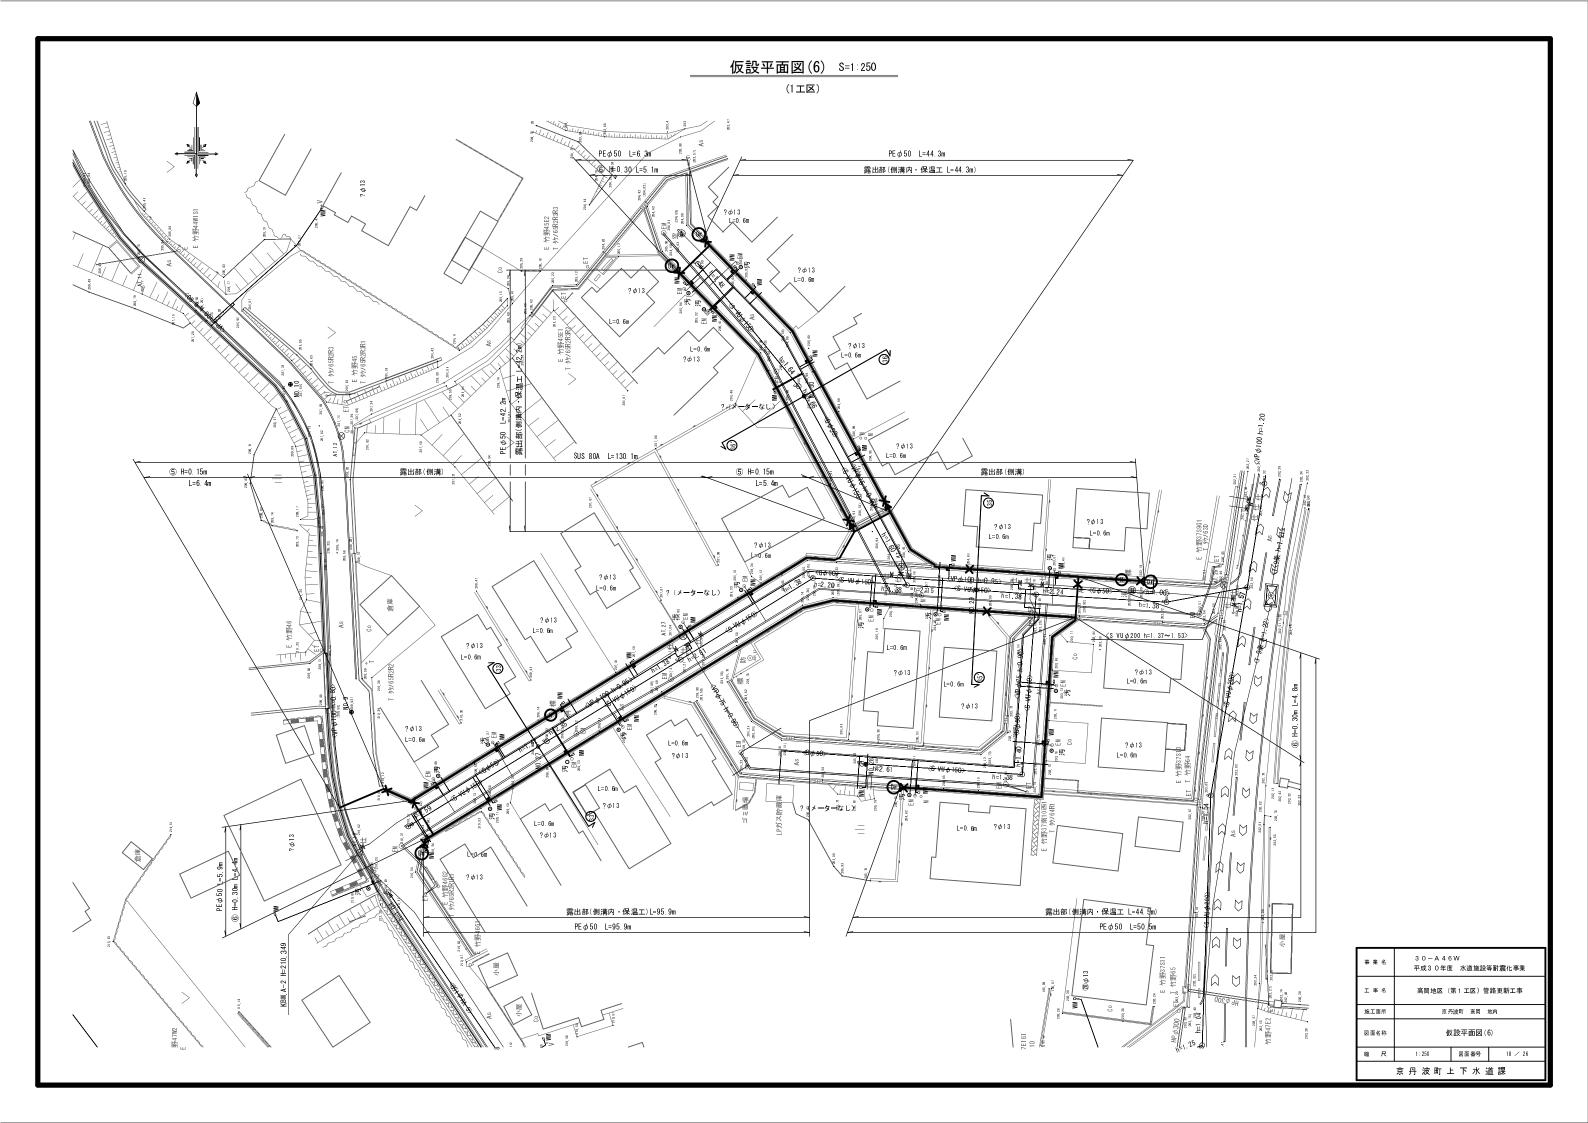


仮設配管詳細図(6) S=No Scale

(1工区)

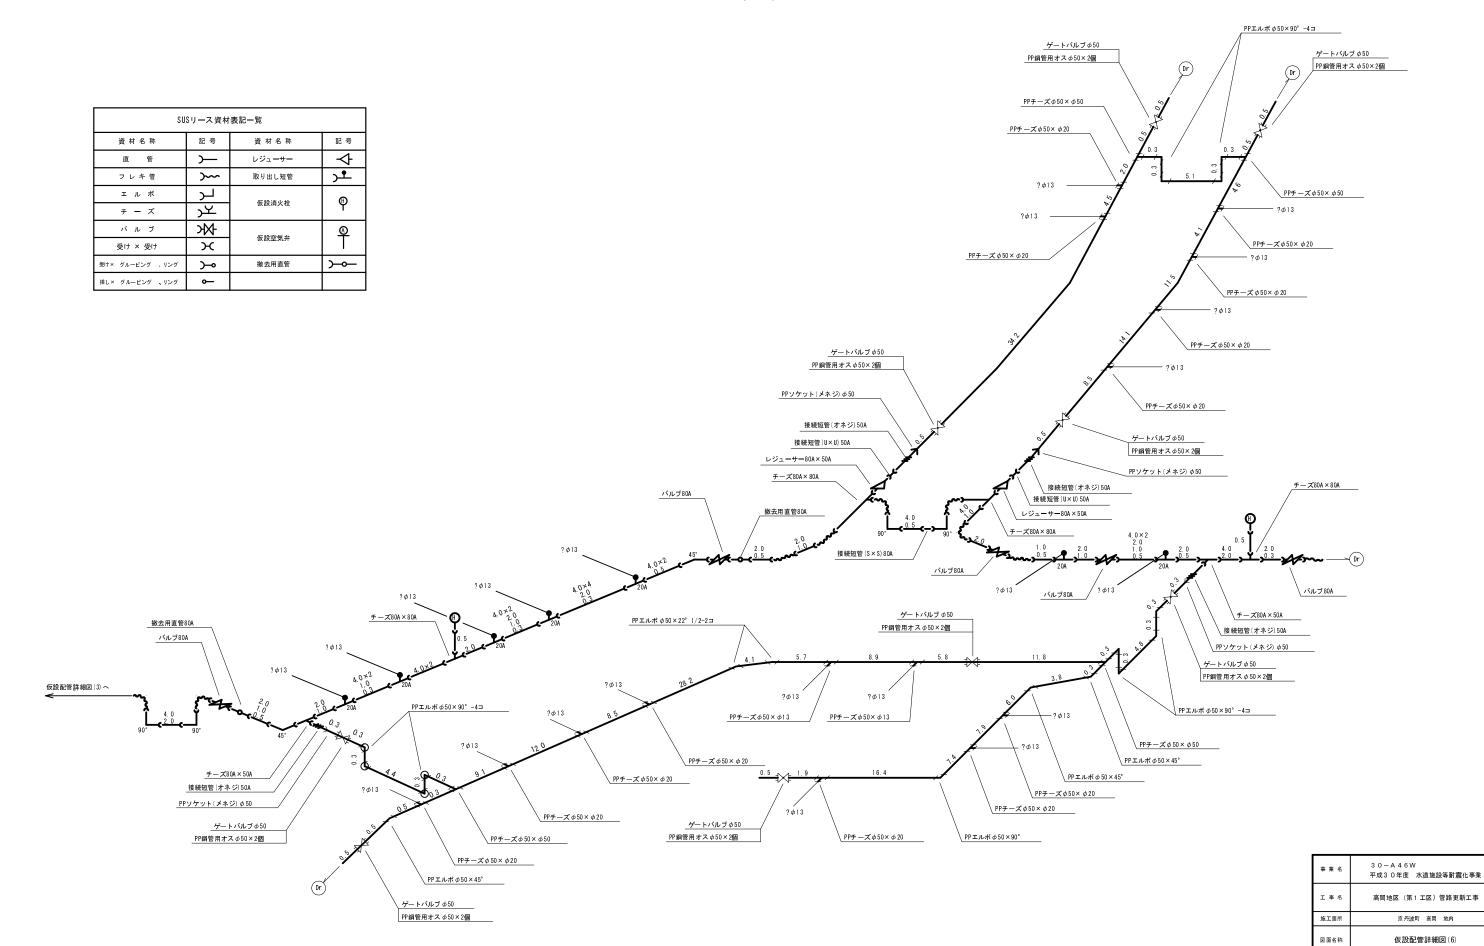


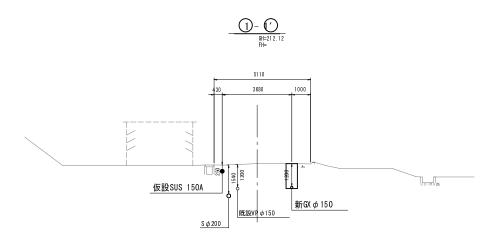


= 20 7. 0 0

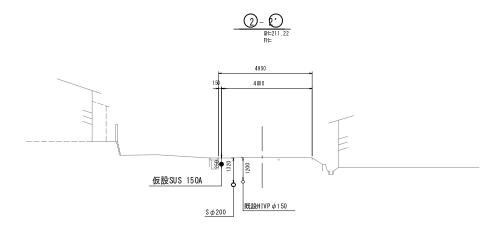


DL=206.00

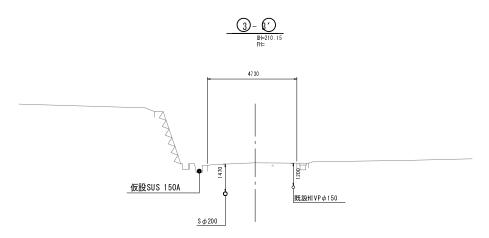


L-205.00

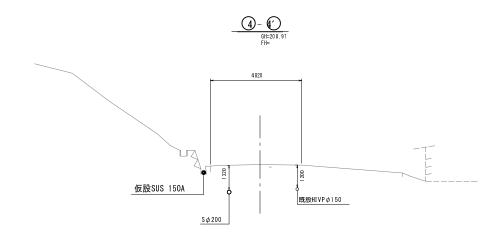

DI= 20.4 00

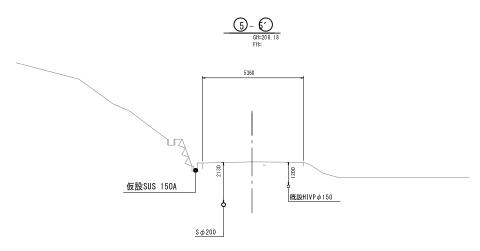

DL= 203.00

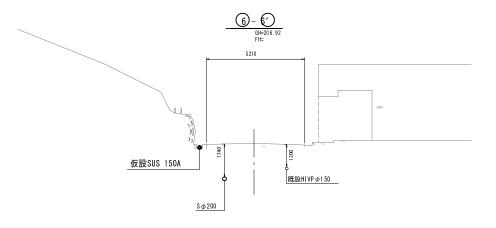


DI-201 00


※監督員の指示により、試掘を行い既設の水道管の 位置を確認し、工事を行うこと。


位直を確認し、工事を行うこと。					
事業名	30一A46W 平成30年度 水道施設等耐震化事業				
工事名	高岡地区(第1工区)管路更新工事				
施工箇所	京 丹波町 高岡 地内				
図面名称 横断面図(1)					
縮尺	1:100	図面番号	20 / 26		
京丹波町上下水道課					

横断面図(2) S=1:100


(1工区)

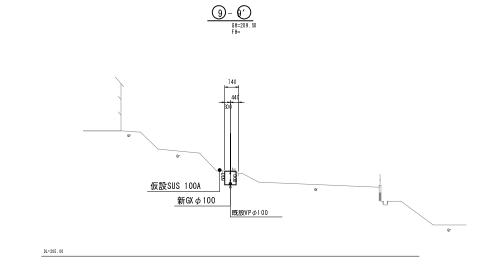

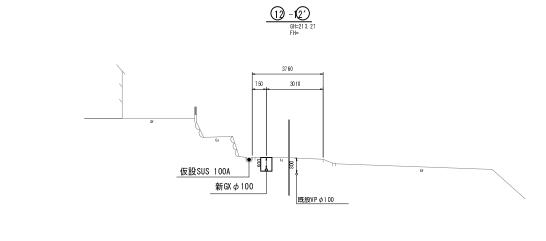


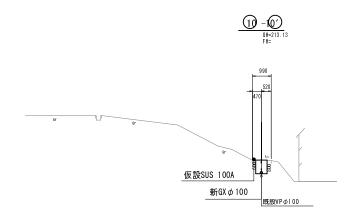


DL=208.00

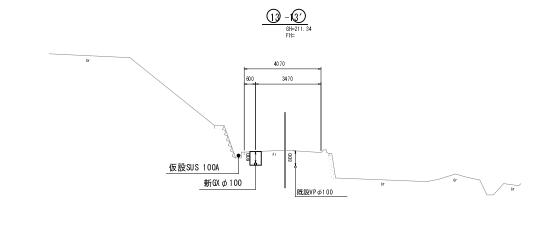

D L= 20 6. 00

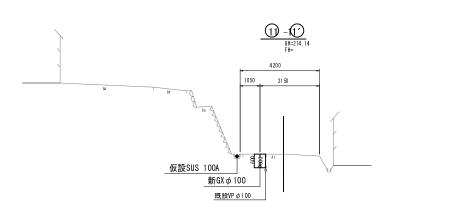

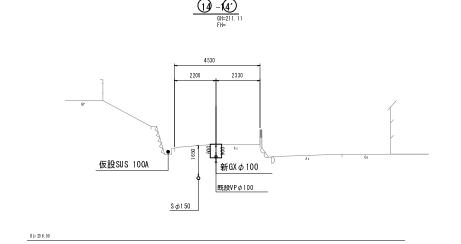



L=208.00


※監督員の指示により、試掘を行い既設の水道管の 位置を確認し、工事を行うこと。

事業名	30-A46W 平成30年度 水道施設等耐震化事業			
工事名	高岡地区(第1工区)管路更新工事			
施工箇所	京丹波町 高岡 地内			
図面名称 横断面図(2)				
縮尺	1:100	図面番号	21 / 26	
京丹波町上下水道課				




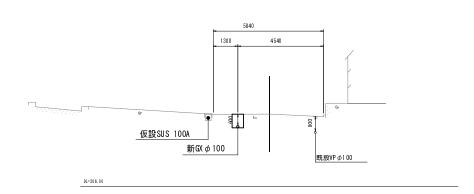


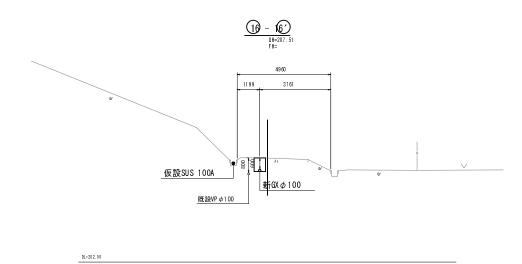


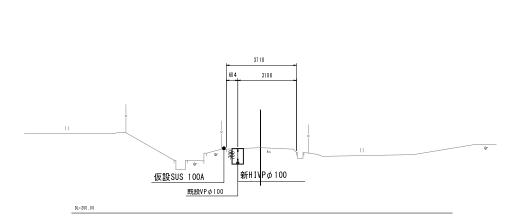



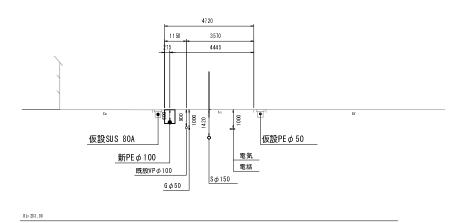

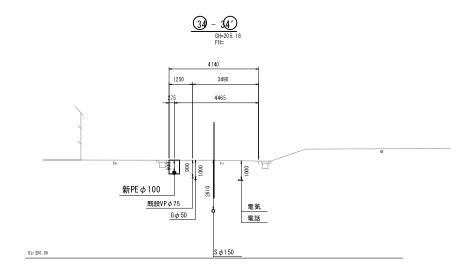


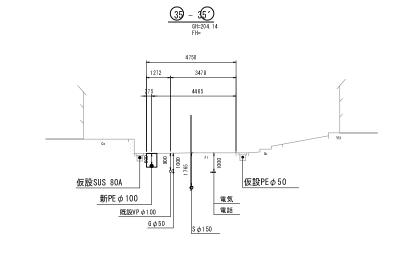


DL=197.00

※監督員の指示により、試掘を行い既設の水道管の


位置を確	位置を確認し、工事を行うこと。				
事業名	事業名 30-A46W 平成30年度 水道施設等耐震化事業 工事名 高岡地区(第1工区)管路更新工事				
工事名					
施工箇所	京丹波町 高岡 地内				
図面名称	横断面図(3)				
縮尺	1:100 図面番号 22 / 26				
京丹波町上下水道課					

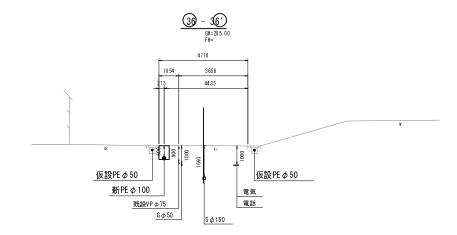

01=198 00

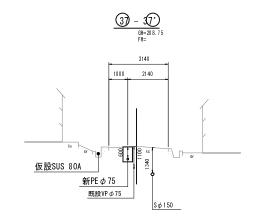


0 L= 203.00

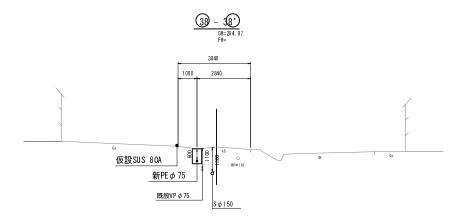


1=198.00


※監督員の指示により、試掘を行い既設の水道管の


位置を確認し、工事を行うこと。				
事業名	平成30年度 水道施設等耐震化事業 事名 高岡地区(第1工区)管路更新工事			
工事名				
施工箇所				
図面名称	横断面図(4)			
縮尺	1:100 図面番号 23 / 26			
京丹波町上下水道課				

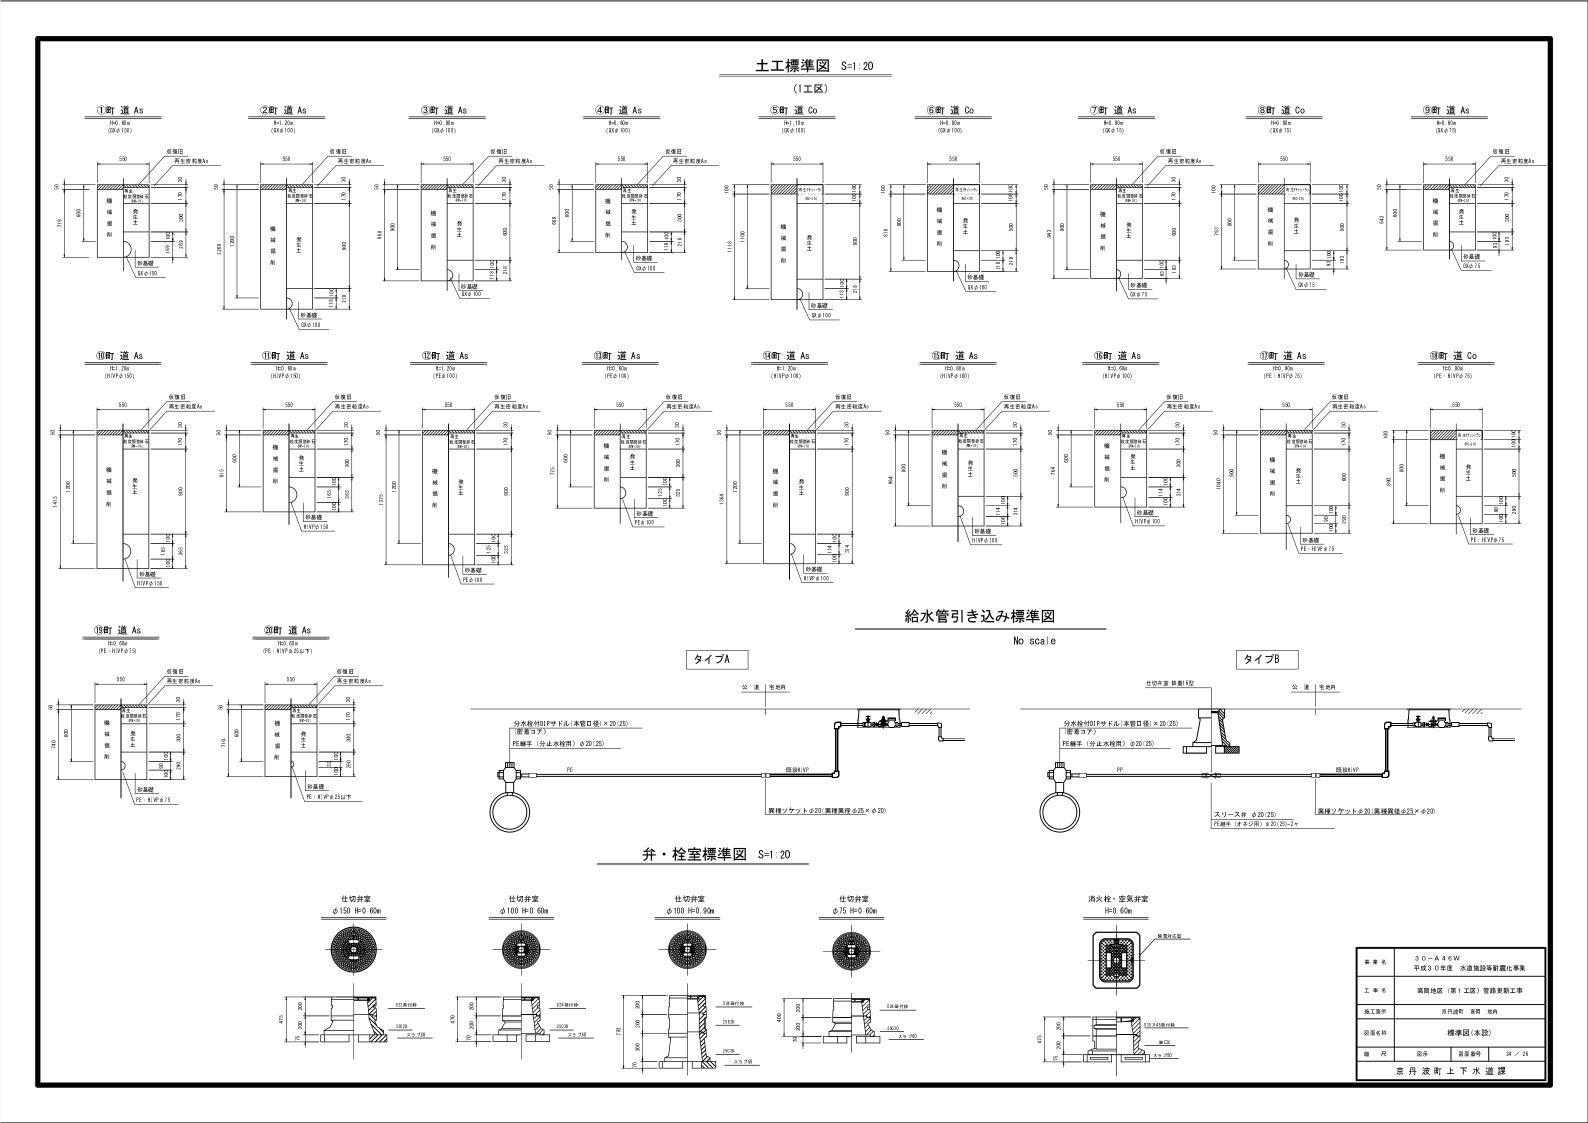


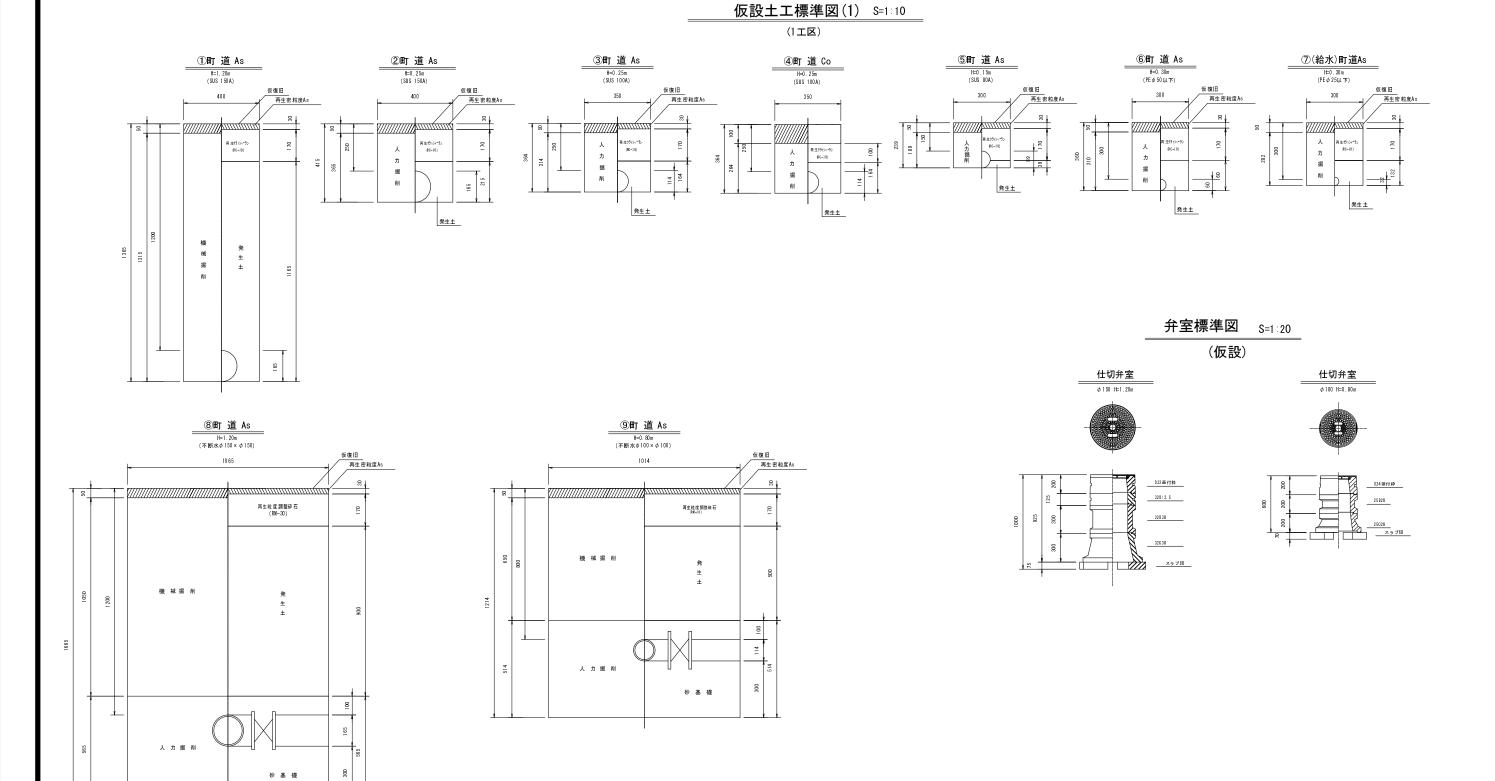

事業名	30-A46W 平成30年度 水道施設等耐震化事業			
工事名	高岡地区(第1工区)管路更新工事 京丹波町 高岡 地内			
施工箇所				
図面名称	図面名称 標準図(1)(仮設)		設)	
縮尺	図示	図面番号	25 / 26	
京丹波町上下水道課				

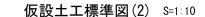

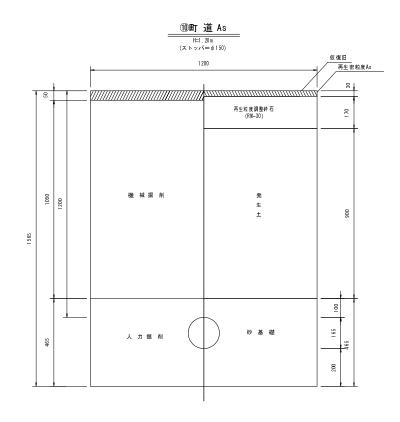

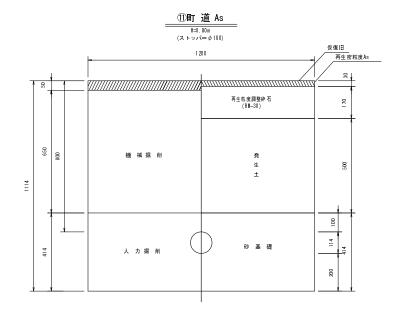

高岡地区(第1工区)管路更新工事

京丹波町 高岡 地内

標準図(2)(仮設)

京丹波町上下水道課

